



平面図 S=1:300

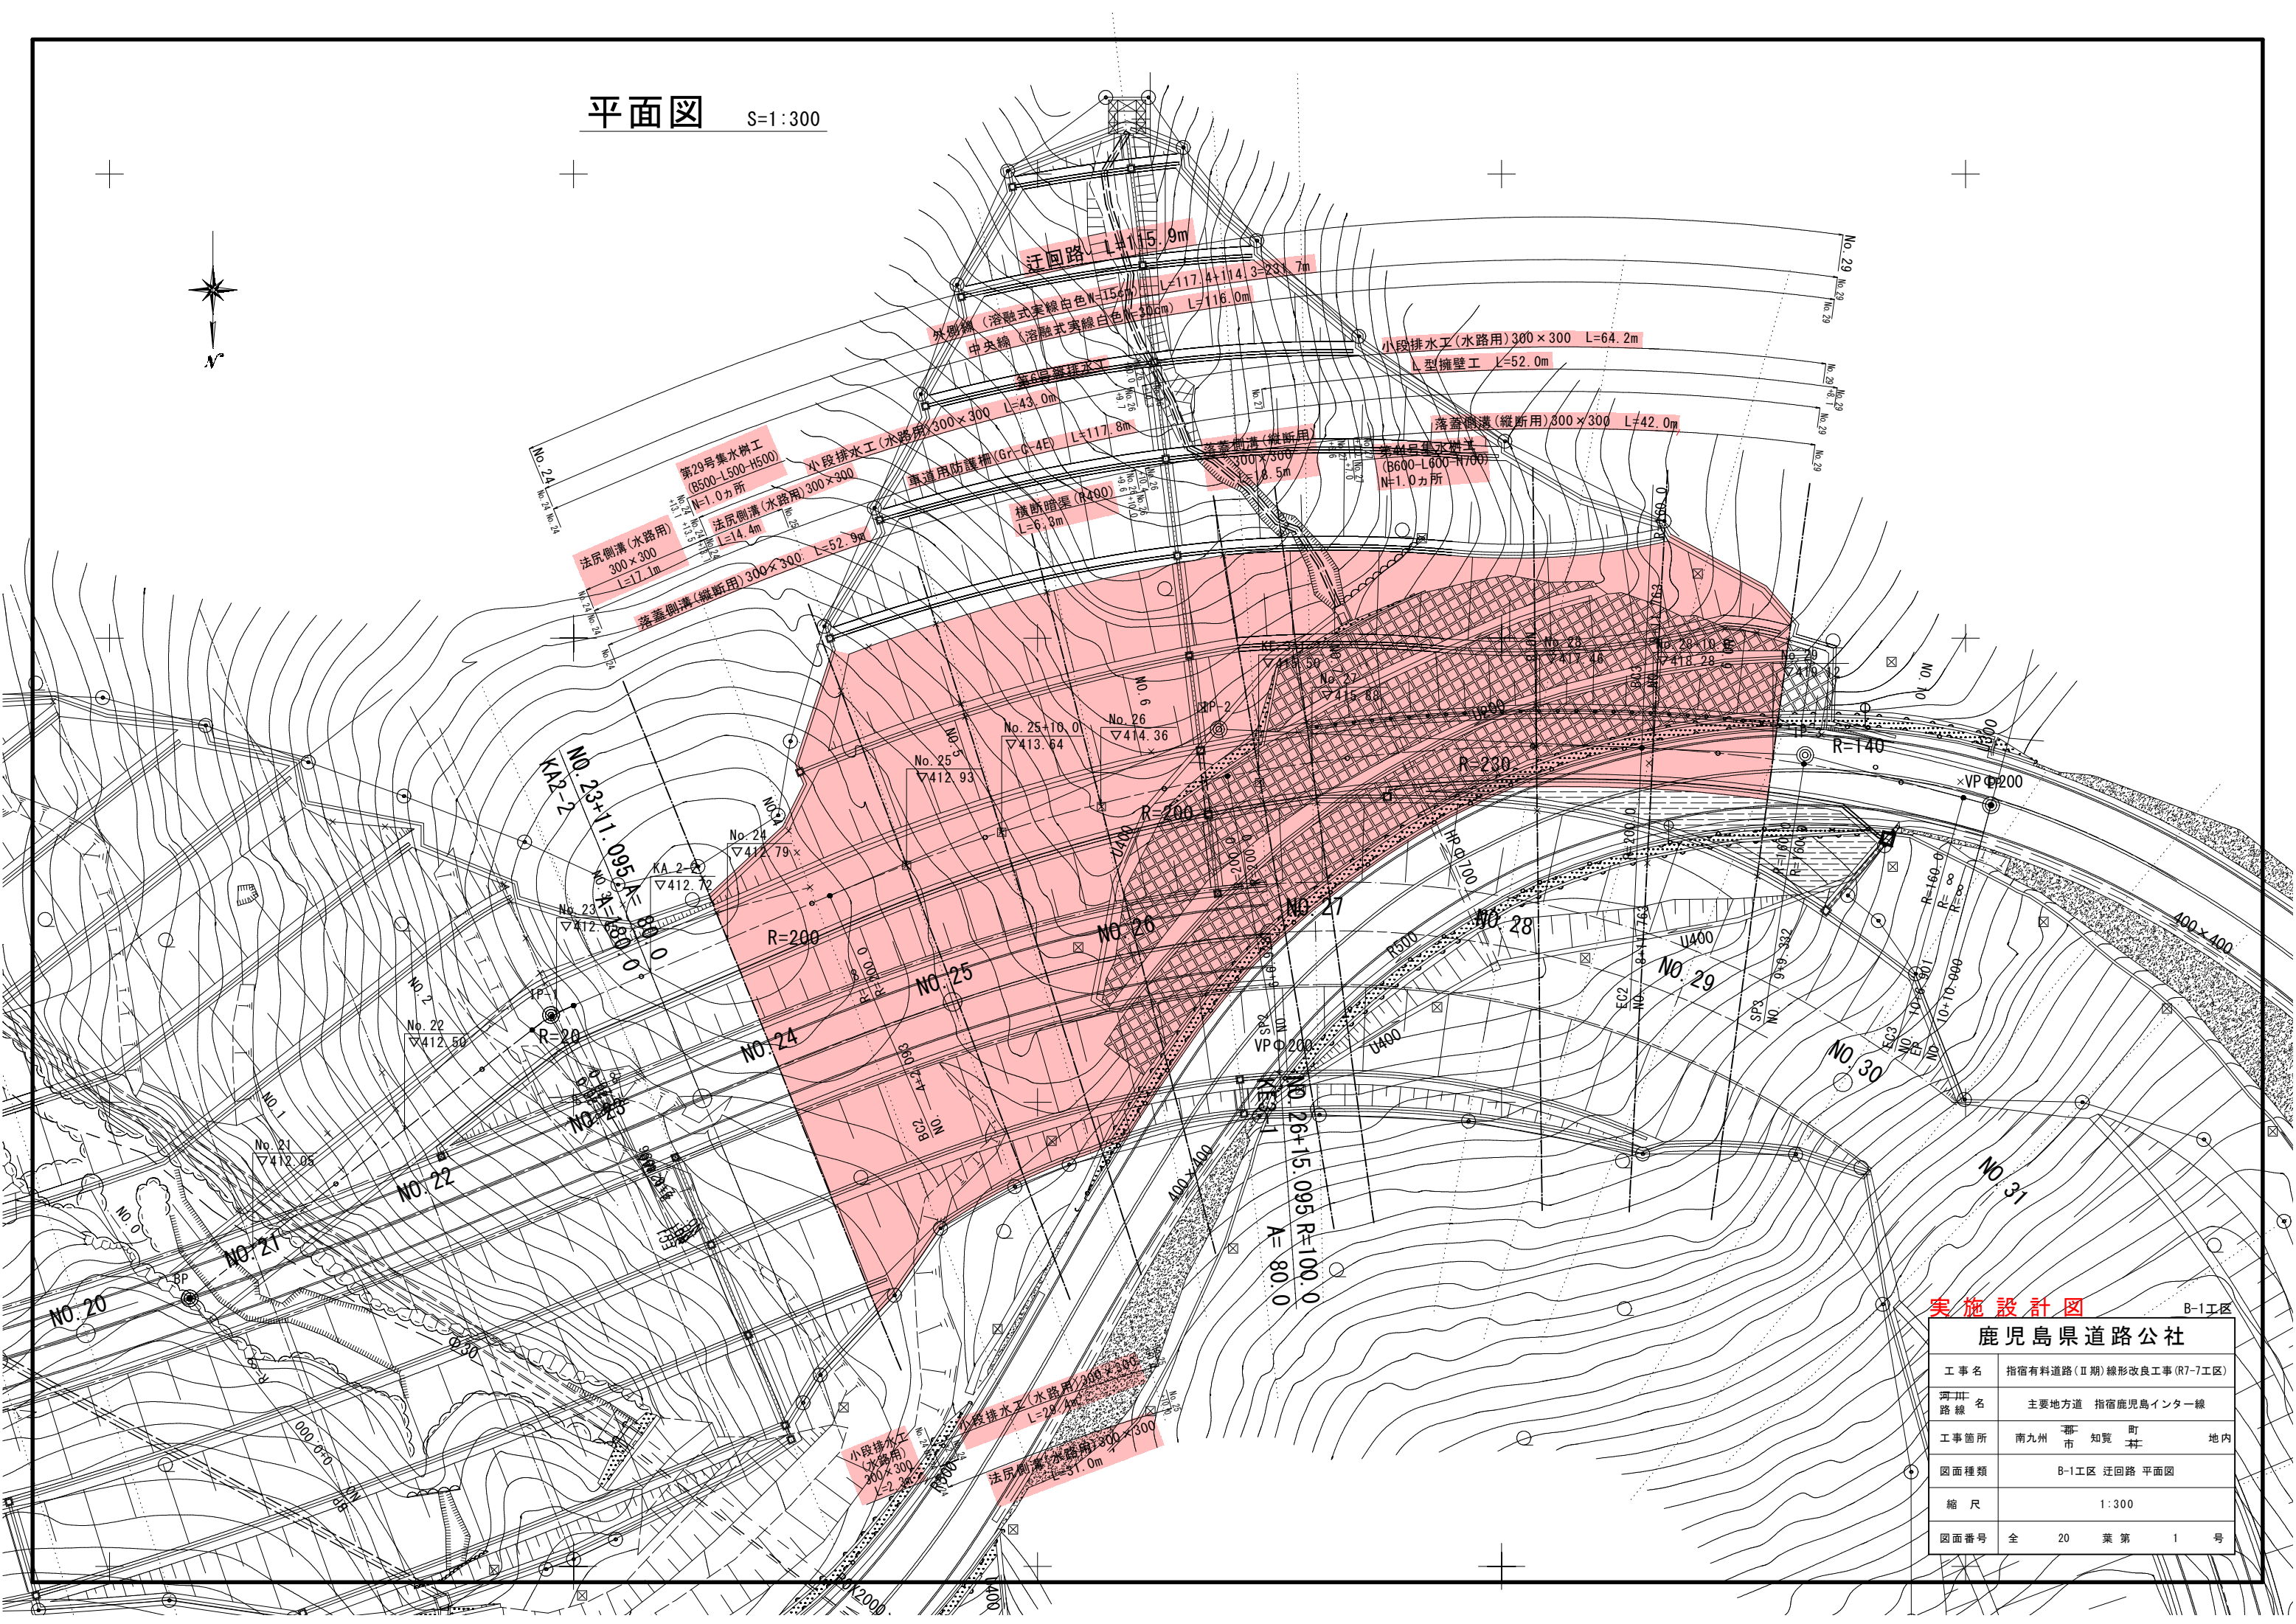

実施設計図			
鹿兒島県道路公社			
工事名	指宿有料道路(Ⅱ期)線形改良工事(R7-7工区)		
河川名	主要地方道 指宿鹿兒島インター線		
工事箇所	南九州	市 知覧	町 地内
図面種類	B-1工区 迂回路 平面図		
縮尺	1:300		
図面番号	全	20	葉 第 1 号

S=1 : 100


NO. 24		①切	②突貫	③取削	
切	人 力				
	片 切				
取	オーブン				
	人 力				
疾	機械	≦2.5	0.7		
	2台				
理	A.42%				
	①15%≦、≦1				
戻	②15%≦、≦4.8				
	③≦1、≦1	0.4			
埋戻コンクリート					
準備 整正		0.8			
運	車≦2.5	2.5/54%	4.5%		
	体	0.1	134.6		
路	路床				
	その他	土留土	鉄外	表土	客土
土					
法	切土	人 力			
	機械				
整	切土	人 力			
	機械	15.2			
形	埋戻土				
	切土	人 力			
法	切土	人 力			
	機械				
保	切土	人 力			
	機械				
護	切土	人 力			
	機械				
工	切土	人 力			
	機械				
機	切土	人 力			
	機械				
械	切土	人 力			
	機械				
工	切土	人 力			
	機械				
機	切土	人 力			
	機械				
械	切土	人 力			
	機械				

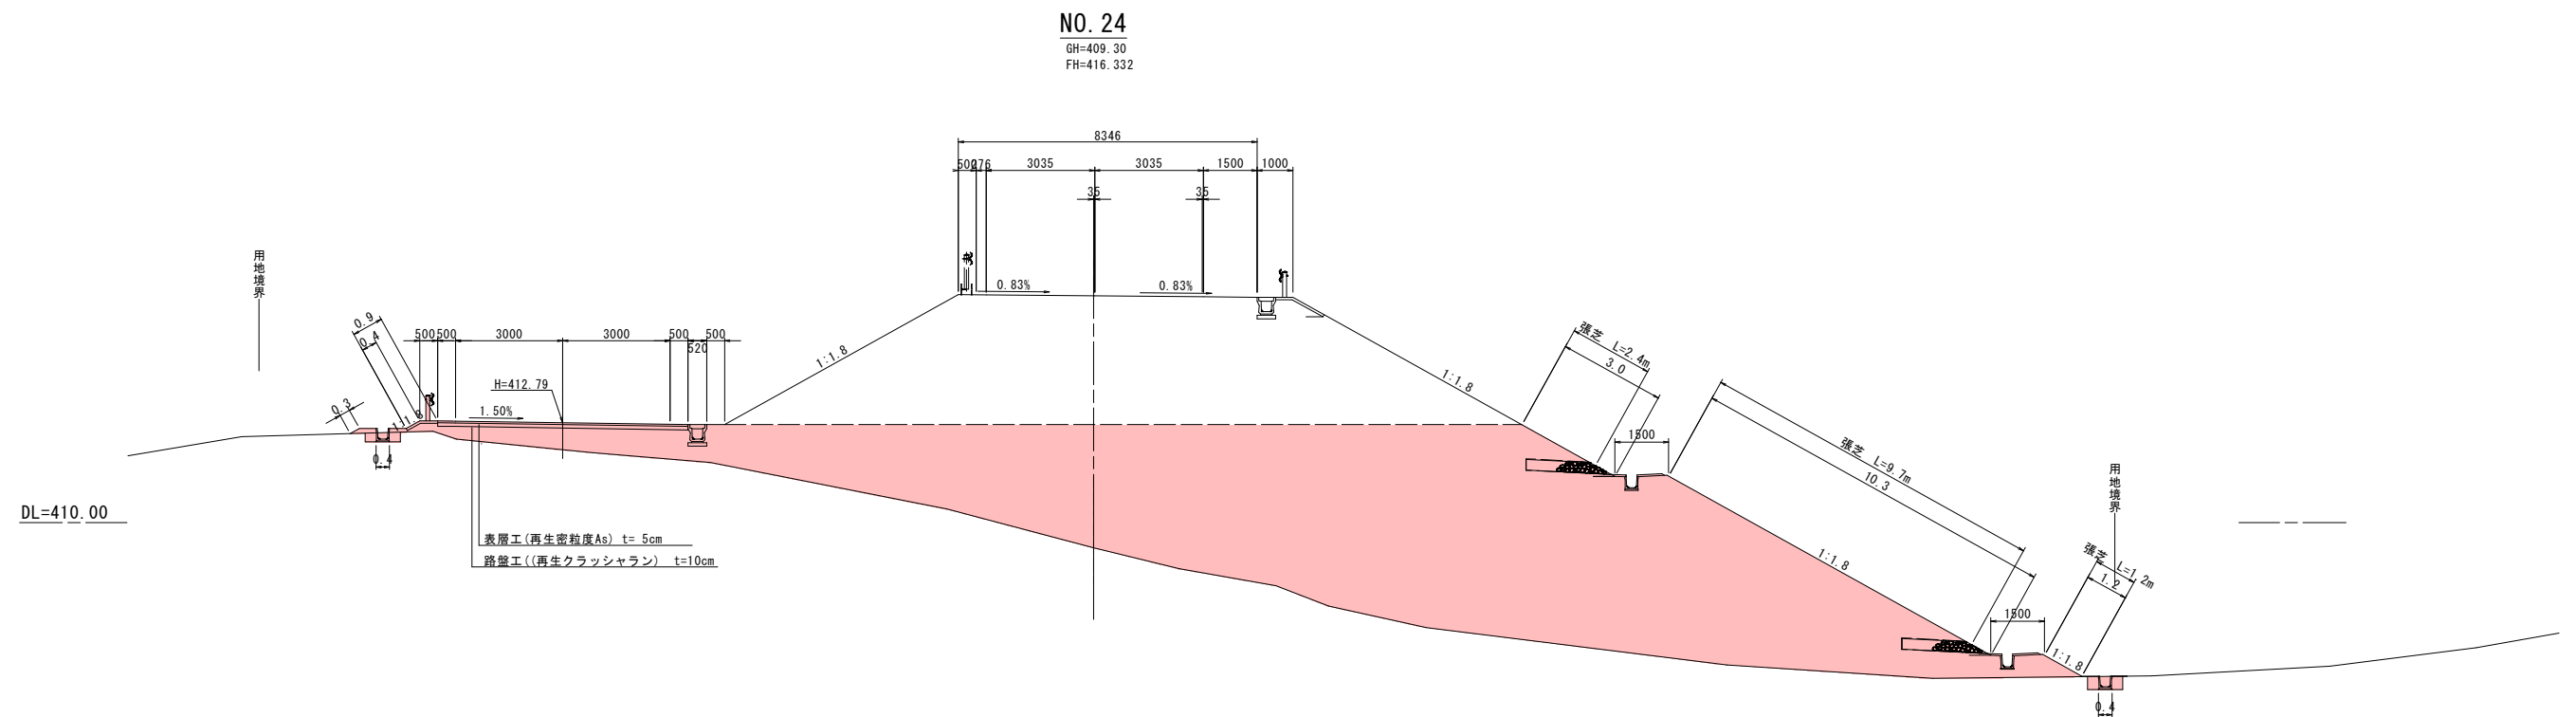

鹿児島県道路公社			
工事名	指宿有料道路(Ⅱ期)線形改良工事(R7-7工区)		
河川・ 路線名	主要地方道 指宿鹿児島インター線		
工事箇所	南九州 郡市	知覧 町	地内
図面種類	B-1工区 迂回路 横断図 (1/9)		
縮尺	1:100		
図面番号	全	20	葉第 3 号

S=1 : 100

NO. 25		①砂	②定置土	③数値：	
切取	人 力				
	片 切				
床 張	オーブン				
	機械	≦2.5	0.3		
埋 入	A.42B.				
	B.42B.≦1.5				
	C.12B.≦4.5≦1				
埋入コンクリート	砂	≦1.5	0.3		
	基礎 整 正	0.8			
土	砂	≦2.5	2.5≦4.5	4.5≦7.0	
	路 床	0.4		207.4	
	路 床				
	その他	土羽土	照 外	表 土	客 土
法面整形	切 土	人 力			
	機 械				
法面整形	埋 土	人 力			
	機 械		21.6		
法面整形	切 土	定置土			
	埋 土	定置土			
埋 入	コンクリート				
	埋 入	整 正	19.9		
埋 入	コンクリート	t=5cm	3.0	t=7cm	1.5
		≦1.4	1.45≦3	3.5≦4	
埋 入	管 道	①			
	幅広 小			7.00	
不 陸 整 正	舗装敷設 (As)				
	水平排水溝				
	水平排水溝		2.5		

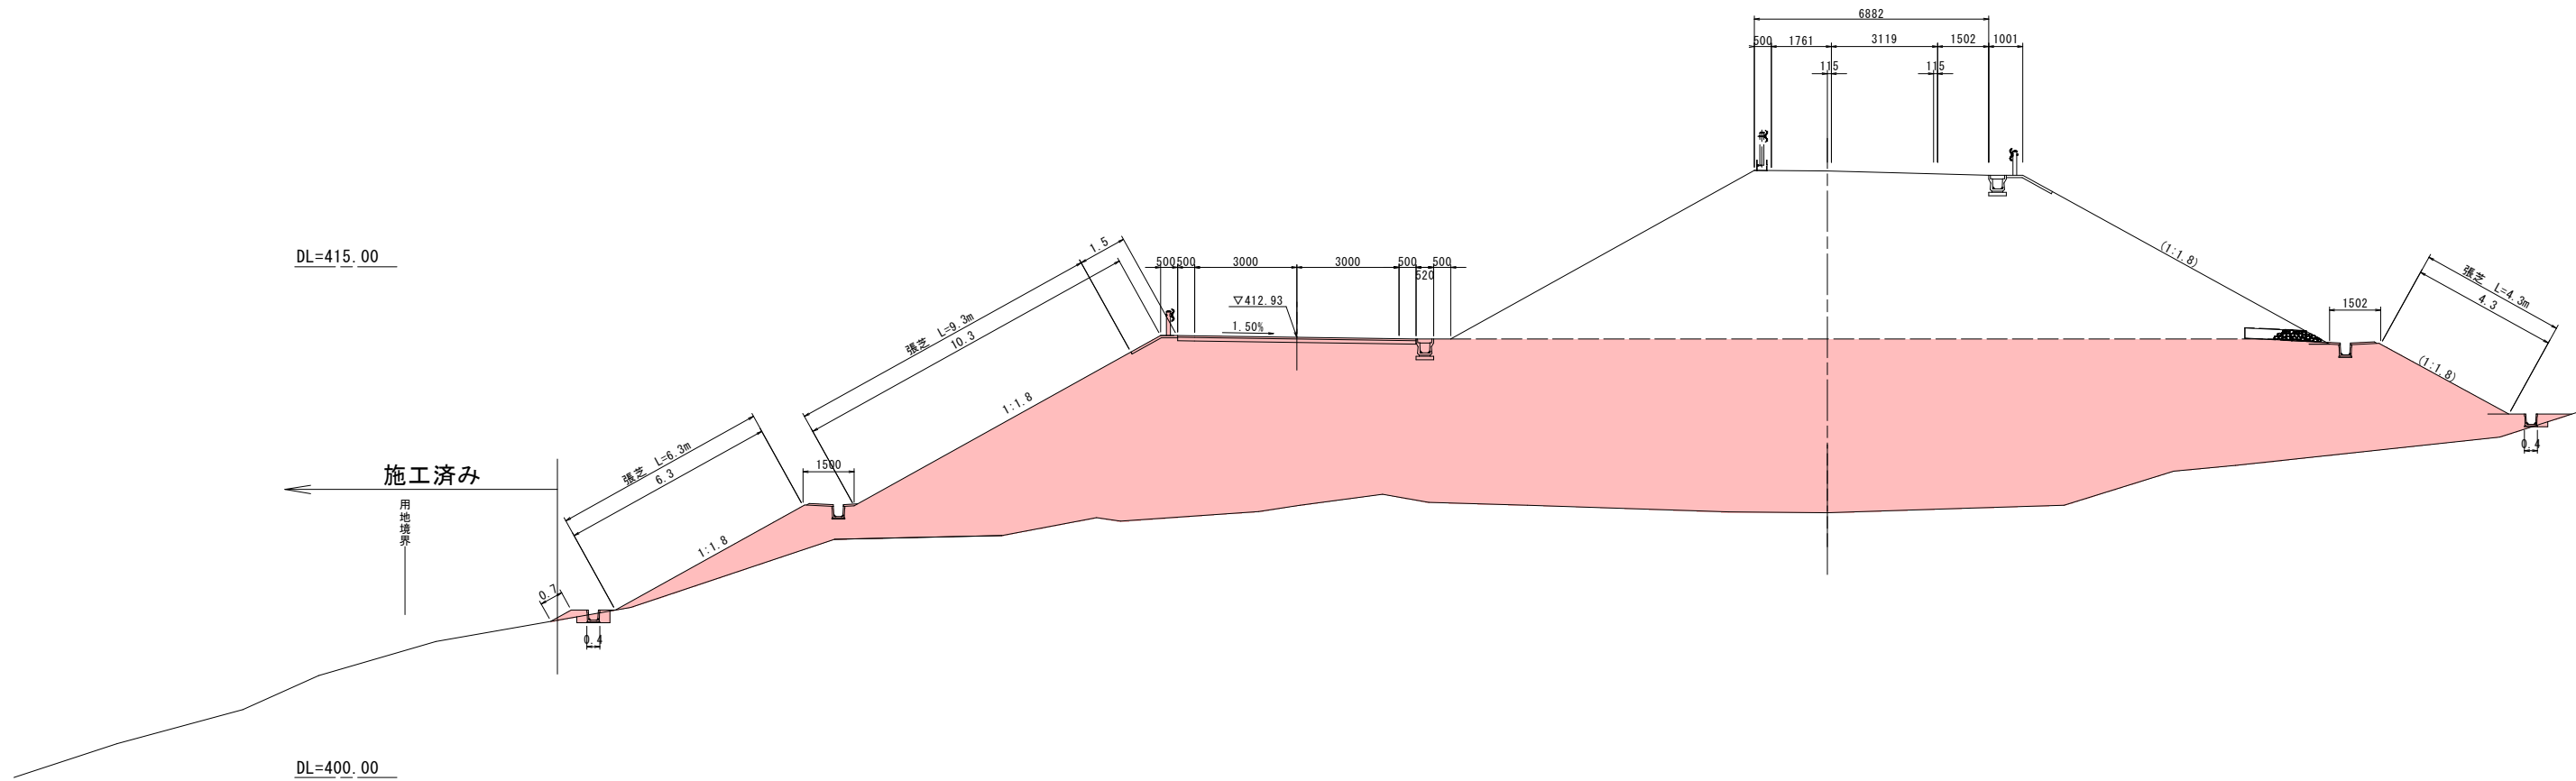


鹿児島県道路公社

工 事 名	指宿有料道路(Ⅱ期)線形改良工事(R7-7工区)
河川 路 線 名	主要地方道 指宿鹿兒島インター線
工事箇所	南九州 市 知 賀 町 地 内 市 本
図面種類	B-1工区 迂回路 横断面 (2/9)
縮 尺	1:100
図面番号	全 20 葉 第 4 号

S=1:100

NO. 25-10-00		①砂	②定置土	③数値:	
切	人 力				
取	片 切				
取	オーブン				
床	人 力				
張	機械	≦2.5	0.1		
		2.5m			
埋	A.42m				
埋	B.42m				
	C.42m	≦1.4			
	D.42m	≦4.8m			
	0.8m	≦1.8m	0.1		
埋戻コンクリート					
基	埋 戻 正	0.4			
礎	砂	≦2.5	2.5m	4.5m	
					386.2
路	路 床	0.1			
土	その他	土留土	照外	表土	客土
法	切 土	人 力			
造	機 械	0.5			
型	切 土	人 力			
	機 械	23.9			
法	切 土	定置土			
造	機 械	定置土			
型	コンクリート	コンクリート			
埋	土 留 戻	21.9			
	コンクリート	t=5cm	3.0	t=7cm	1.5
		≦1.4	1.45m	3.5m	
埋	埋 戻 小				
埋	埋 戻 大				
	埋 戻 ①				7.00
不 陸 置 正					
舗装敷取(Ao)					
水平排水溝					
水平排水水					
2.5					

GH=405.76
FH=418.507

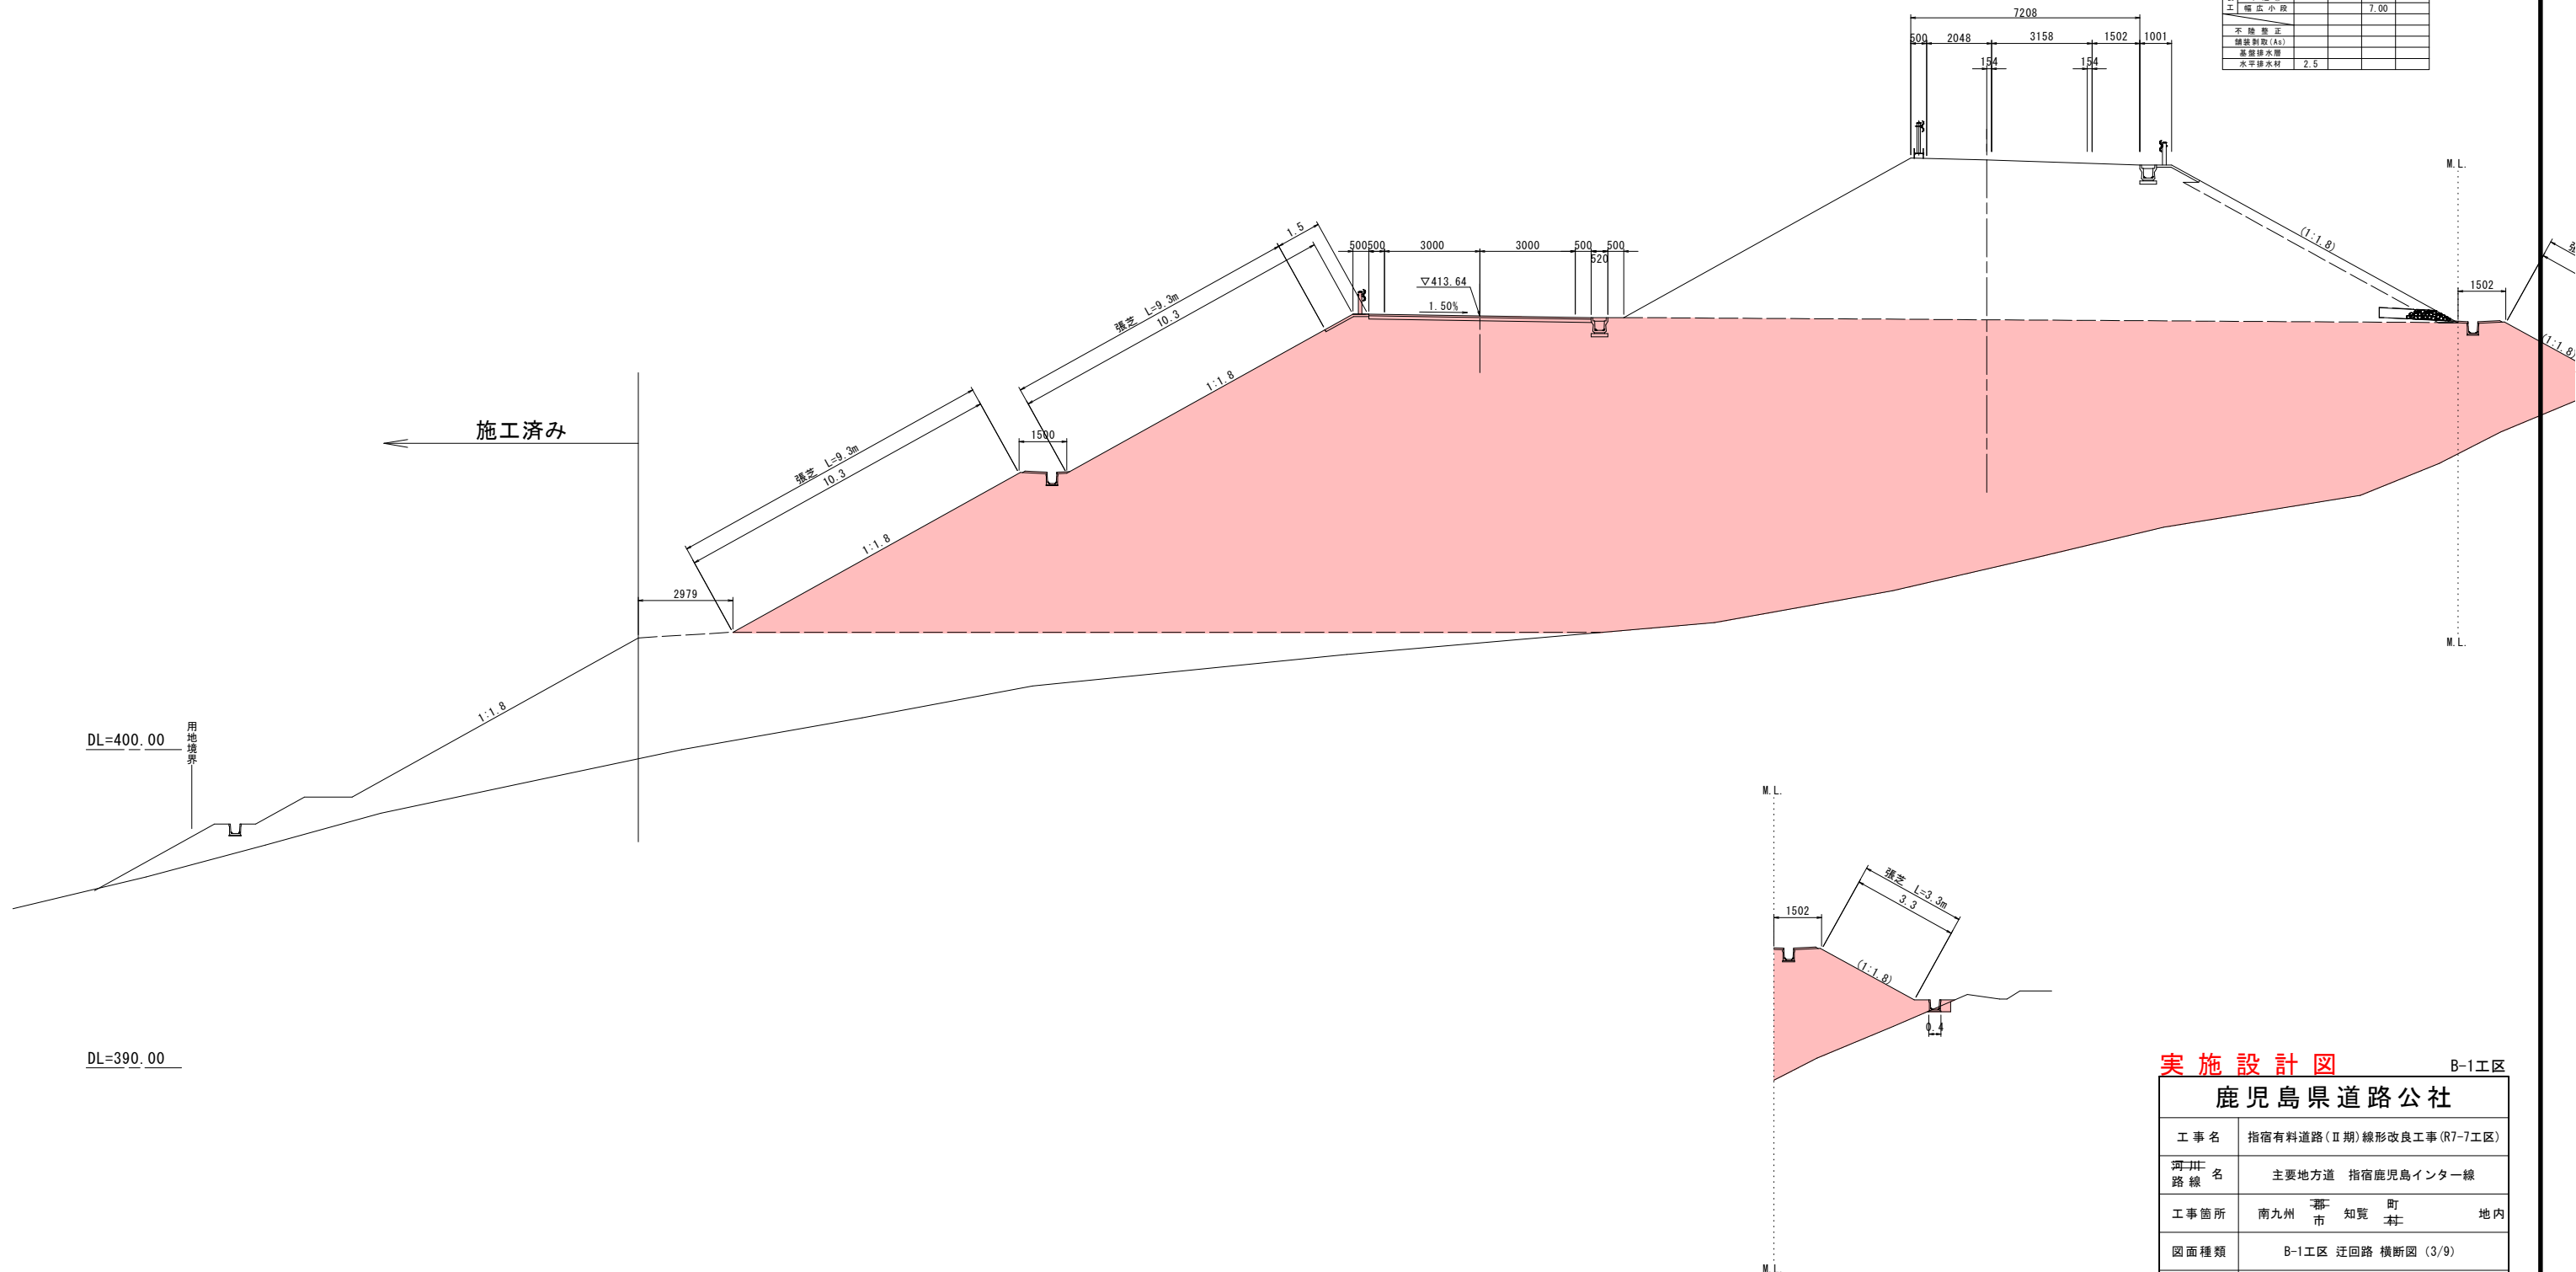


鹿児島県道路公社

工 事 名	指宿有料道路(Ⅱ期)線形改良工事(R7-7工区)		
河川・ 路 線 名	主要地方道 指宿鹿兒島インター線		
工事箇所	南九州 都 市	知 覧 町 本 村	地 内
図面種類	B-1工区 迂回路 横断図 (3/9)		
縮 尺	1:100		
図面番号	全	20	葉 第 5 号

S=1:100

GH=406.04
FH=419.258

<div>  B-1 工区 </div>	
鹿児島県道路公社	
工事名	指宿有料道路(Ⅱ期)線形改良工事(R7-7工区)
河井 路線	主要地方道 指宿鹿児島インター線
工事箇所	南九州 市 知覧 町 村 地内
図面種類	B-1工区 迂回路 横断面(4/9)
縮尺	1:100
図面番号	全 20 葉 第 6 号

S=1 : 100

[illegible]

Plan view of the bridge structure. The bridge deck width is 8599. The piers are 252 wide. The approach roads have a 1:1.8 slope. The bridge is located at a distance of 410.00 units from the existing road (現道). The plan view shows the bridge deck, piers, and approach roads. The bridge is located at a distance of 410.00 units from the existing road (現道).

鹿児島県道路公社

工 事 名	指宿有料道路(Ⅱ期)線形改良工事(R7-7工区)		
道 路 線 名	主要地方道 指宿鹿兒島インター線		
工事箇所	南九州	都 市 知 覧 町 市 本	地 内
図面種類	B-1工区 迂回路 横断面 (5/9)		
縮 尺	1:100		
図面番号	全	20	葉 第 7 号

B-1工区 迂回路 横断図(6/9)
-迂回路横断方向-

S=1:100


NO. 27

GH=414.76
FH=420.782

NO. 27		1.5	2.5	3.5	4.5
切	人				
取	力				
	オープン				
床	人				
掘	力				
	2.5				
埋	A:4.5				
	B:4.5				
	C:1.5				
	D:1.5				
	E:1.5				
	F:1.5				
	G:1.5				
	H:1.5				
	I:1.5				
	J:1.5				
	K:1.5				
	L:1.5				
	M:1.5				
	N:1.5				
	O:1.5				
	P:1.5				
	Q:1.5				
	R:1.5				
	S:1.5				
	T:1.5				
	U:1.5				
	V:1.5				
	W:1.5				
	X:1.5				
	Y:1.5				
	Z:1.5				
	AA:1.5				
	AB:1.5				
	AC:1.5				
	AD:1.5				
	AE:1.5				
	AF:1.5				
	AG:1.5				
	AH:1.5				
	AI:1.5				
	AJ:1.5				
	AK:1.5				
	AL:1.5				
	AM:1.5				
	AN:1.5				
	AO:1.5				
	AP:1.5				
	AQ:1.5				
	AR:1.5				
	AS:1.5				
	AT:1.5				
	AU:1.5				
	AV:1.5				
	AW:1.5				
	AX:1.5				
	AY:1.5				
	AZ:1.5				
	BA:1.5				
	BB:1.5				
	BC:1.5				
	BD:1.5				
	BE:1.5				
	BF:1.5				
	BG:1.5				
	BH:1.5				
	BI:1.5				
	BJ:1.5				
	BK:1.5				
	BL:1.5				
	BM:1.5				
	BN:1.5				
	BO:1.5				
	BP:1.5				
	BQ:1.5				
	BR:1.5				
	BS:1.5				
	BT:1.5				
	BU:1.5				
	BV:1.5				
	BW:1.5				
	BX:1.5				
	BY:1.5				
	BZ:1.5				
	CA:1.5				
	CB:1.5				
	CC:1.5				
	CD:1.5				
	CE:1.5				
	CF:1.5				
	CG:1.5				
	CH:1.5				
	CI:1.5				
	CJ:1.5				
	CK:1.5				
	CL:1.5				
	CM:1.5				
	CN:1.5				
	CO:1.5				
	CP:1.5				
	CQ:1.5				
	CR:1.5				
	CS:1.5				
	CT:1.5				
	CU:1.5				
	CV:1.5				
	CW:1.5				
	CX:1.5				
	CY:1.5				
	CZ:1.5				
	DA:1.5				
	DB:1.5				
	DC:1.5				
	DD:1.5				
	DE:1.5				
	DF:1.5				
	DG:1.5				
	DH:1.5				
	DI:1.5				
	DJ:1.5				
	DK:1.5				
	DL:1.5				
	DM:1.5				
	DN:1.5				
	DO:1.5				
	DP:1.5				
	DQ:1.5				
	DR:1.5				
	DS:1.5				
	DT:1.5				
	DU:1.5				
	DV:1.5				
	DW:1.5				
	DX:1.5				
	DY:1.5				
	DZ:1.5				
	EA:1.5				
	EB:1.5				
	EC:1.5				
	ED:1.5				
	EE:1.5				
	EF:1.5				
	EG:1.5				
	EH:1.5				
	EI:1.5				
	EJ:1.5				
	EK:1.5				
	EL:1.5				
	EM:1.5				
	EN:1.5				
	EO:1.5				
	EP:1.5				
	EQ:1.5				
	ER:1.5				
	ES:1.5				
	ET:1.5				
	EU:1.5				
	EV:1.5				
	EW:1.5				
	EX:1.5				
	EY:1.5				
	EZ:1.5				
	FA:1.5				
	FB:1.5				
	FC:1.5				
	FD:1.5				
	FE:1.5				
	FF:1.5				
	FG:1.5				
	FH:1.5				
	FI:1.5				
	FJ:1.5				
	FK:1.5				
	FL:1.5				
	FM:1.5				
	FN:1.5				
	FO:1.5				
	FP:1.5				
	FQ:1.5				
	FR:1.5				
	FS:1.5				
	FT:1.5				
	FU:1.5				
	FV:1.5				
	FW:1.5				
	FX:1.5				
	FY:1.5				
	FZ:1.5				
	GA:1.5				
	GB:1.5				
	GC:1.5				
	GD:1.5				
	GE:1.5				
	GF:1.5				
	GG:1.5				
	GH:1.5				
	GI:1.5				
	GJ:1.5				
	GK:1.5				
	GL:1.5				
	GM:1.5				
	GN:1.5				
	GO:1.5				
	GP:1.5				
	GQ:1.5				
	GR:1.5				
	GS:1.5				
	GT:1.5				
	GU:1.5				
	GV:1.5				
	GW:1.5				
	GX:1.5				
	GY:1.5				
	GZ:1.5				
	HA:1.5				
	HB:1.5				
	HC:1.5				
	HD:1.5				
	HE:1.5				
	HF:1.5				
	HG:1.5				
	HH:1.5				
	HI:1.5				
	HJ:1.5				
	HK:1.5				
	HL:1.5				
	HM:1.5				
	HN:1.5				
	HO:1.5				
	HP:1.5				
	HQ:1.5				
	HR:1.5				
	HS:1.5				
	HT:1.5				
	HU:1.5				
	HV:1.5				
	HW:1.5				
	HX:1.5				
	HY:1.5				
	HZ:1.5				
	IA:1.5				
	IB:1.5				
	IC:1.5				
	ID:1.5				
	IE:1.5				
	IF:1.5				
	IG:1.5				
	IH:1.5				
	II:1.5				
	IJ:1.5				
	IK:1.5				
	IL:1.5				
	IM:1.5				
	IN:1.5				
	IO:1.5				
	IP:1.5				
	IQ:1.5				
	IR:1.5				
	IS:1.5				
	IT:1.5				
	IU:1.5				
	IV:1.5				
	IW:1.5				
	IX:1.5				
	IY:1.5				
	IZ:1.5				
	JA:1.5				
	JB:1.5				
	JC:1.5				
	JD:1.5				
	JE:1.5				
	JF:1.5				
	JG:1.5				
	JH:1.5				
	JI:1.5				
	JJ:1.5				
	JK:1.5				
	JL:1.5				
	JM:1.5				
	JN:1.5				
	JO:1.5				
	JP:1.5				
	JQ:1.5				
	JR:1.5				
	JS:1.5				
	JT:1.5				
	JU:1.5				
	JV:1.5				
	JW:1.5				
	JX:1.5				
	JY:1.5				
	JZ:1.5				
	KA:1.5				
	KB:1.5				
	KC:1.5				
	KD:1.5				
	KE:1.5				
	KF:1.5				
	KG:1.5				
	KH:1.5				
	KI:1.5				
	KJ:1.5				
	KK:1.5				
	KL:1.5				
	KM:1.5				
	KN:1.5				
	KO:1.5				
	KP:1.5				
	KQ:1.5				
	KR:1.5				
	KS:1.5				
	KT:1.5				
	KU:1.5				
	KV:1.5				
	KW:1.5				
	KX:1.5				
	KY:1.5				
	KZ:1.5				
	LA:1.5				
	LB:1.5				
	LC:1.5				
	LD:1.5				
	LE:1.5				
	LF:1.5				
	LG:1.5				
	LH:1.5				
	LI:1.5				
	LJ:1.5				
	LK:1.5				
	LL:1.5				
	LM:1.5				
	LN:1.5				
	LO:1.5				
	LP:1.5				
	LQ:1.5				
	LR:1.5				
	LS:1.5				
	LT:1.5				
	LU:1.5				
	LV:1.5				
	LW:1.5				
	LX:1.5				
	LY:1.5				
	LZ:1.5				
	MA:1.5				
	MB:1.5				
	MC:1.5				
	MD:1.5				
	ME:1.5				
	MF:1.5				
	MG:1.5				
	MH:1.5				
	MI:1.5				
	MJ:1.5				
	MK:1.5				
	ML:1.5				
	MM:1.5				

S=1 : 100


NO. 28
GH=411.84
FH=422.308

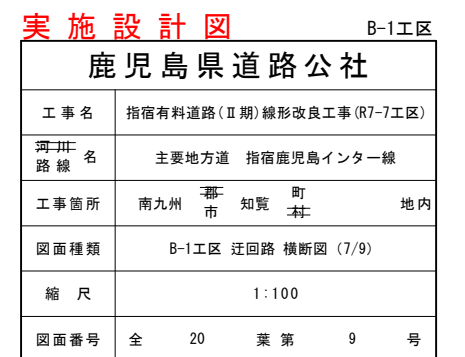

S=1 : 100

GH=
FH=

NO. 28/10.0		①砂	②定置土	③数値:	
切	人				
取	片				
	オーブン	0.1			
床	人				
	機	≦2.5	0.4		
	25車				
埋	A42車				
	≦42車	≦1			
	≦12車	≦4車			
	≦3車	≦1車	0.2		
埋戻コンクリート					
基準値正		4.0			
	≦2.5	2.5車	4車		
	路	1.0		56.7	
	路				
土	その他	土羽土	照外	表土	客土
法	切	人			
造	機				
型	土	人			
	機				
	機	20.6			
法	切	定置土			
造	機	≦2.5車			
型	コンクリート				
埋	土	機	18.7		
	コンクリート	t=5cm	1.5	t=7cm	
		≦1.4	1.45車	3.5車	
埋	普通土				
埋	幅広小			7.00	
不陸型正					
舗装敷取(Ao)					
基準排水機					
水平排水機					

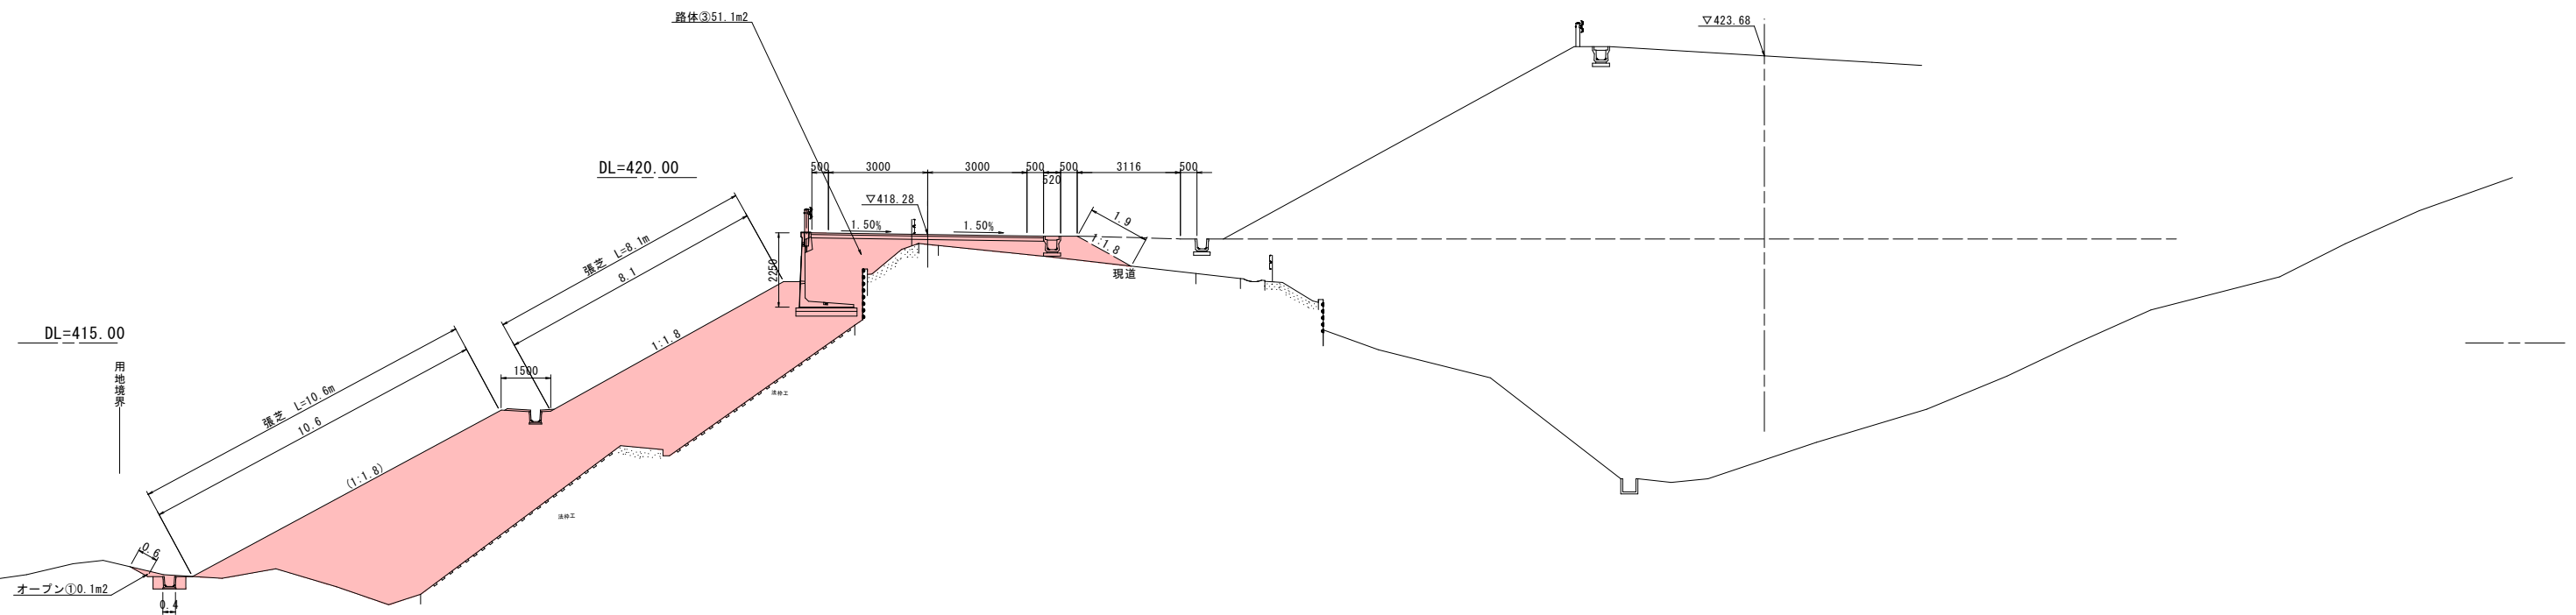

鹿児島県道路公社

工 事 名	指宿有料道路(Ⅱ期)線形改良工事(R7-7工区)
河川 路 線 名	主要地方道 指宿鹿兒島インター線
工事箇所	南九州 市 知 賀 町 地 内 市 本
図面種類	B-1工区 迂回路 横断面 (8/9)
縮 尺	1:100
図面番号	全 20 葉 第 10 号

S=1:100

	No. 29	①砂	②定置土	③数値:	
切取	人カ				
	片切	10.0			
床底	オーブン	1.0			
	機械	≦2.7	0.4		
埋戻	A42B.		3.1		
	B42B. ≦C1				
	C12B. ≦A4M.1	1.4			
	≦A4M.1 ≦C1	0.6			
	埋戻コンクリート				
基礎	掘正	4.0			
	躯体	K≦2.5	2.5B≦4	4.5B	
路床	路面	3.9	6.9	1.4	
	その他	土羽土	照外	表土	客土
法面整形	切土	人カ			
	機械				
築土	人カ				
	機械	11.5			
法面掘削	切土	必要時			
	必要時	必要時			
掘土	コンクリート				
	掘直	9.7			
掘削工	コンクリート	t=5cm		t=7cm	
		≦1.4	1.45B≦3	3.5B	
補強工	垂直道			7.00	
	補強小				
不陸整正	舗装敷設 (As)				
	水平排水水				
	水平排水水				

[illegible]


鹿児島県道路公社

鹿児島県道路公社			
工事名	指宿有料道路(Ⅱ期)線形改良工事(R7-7工区)		
河川・路線名	主要地方道 指宿鹿児島インター線		
工事箇所	南九州 市	知覧 町	地内
図面種類	B-1工区 迂回路 横断面図(9/9)		
縮尺	1:100		
図面番号	全 20	葉 第	11 号

L型擁壁工 構造図


L型擁壁工 展開図

S=1:100 (A1)
S=1:200 (A3)

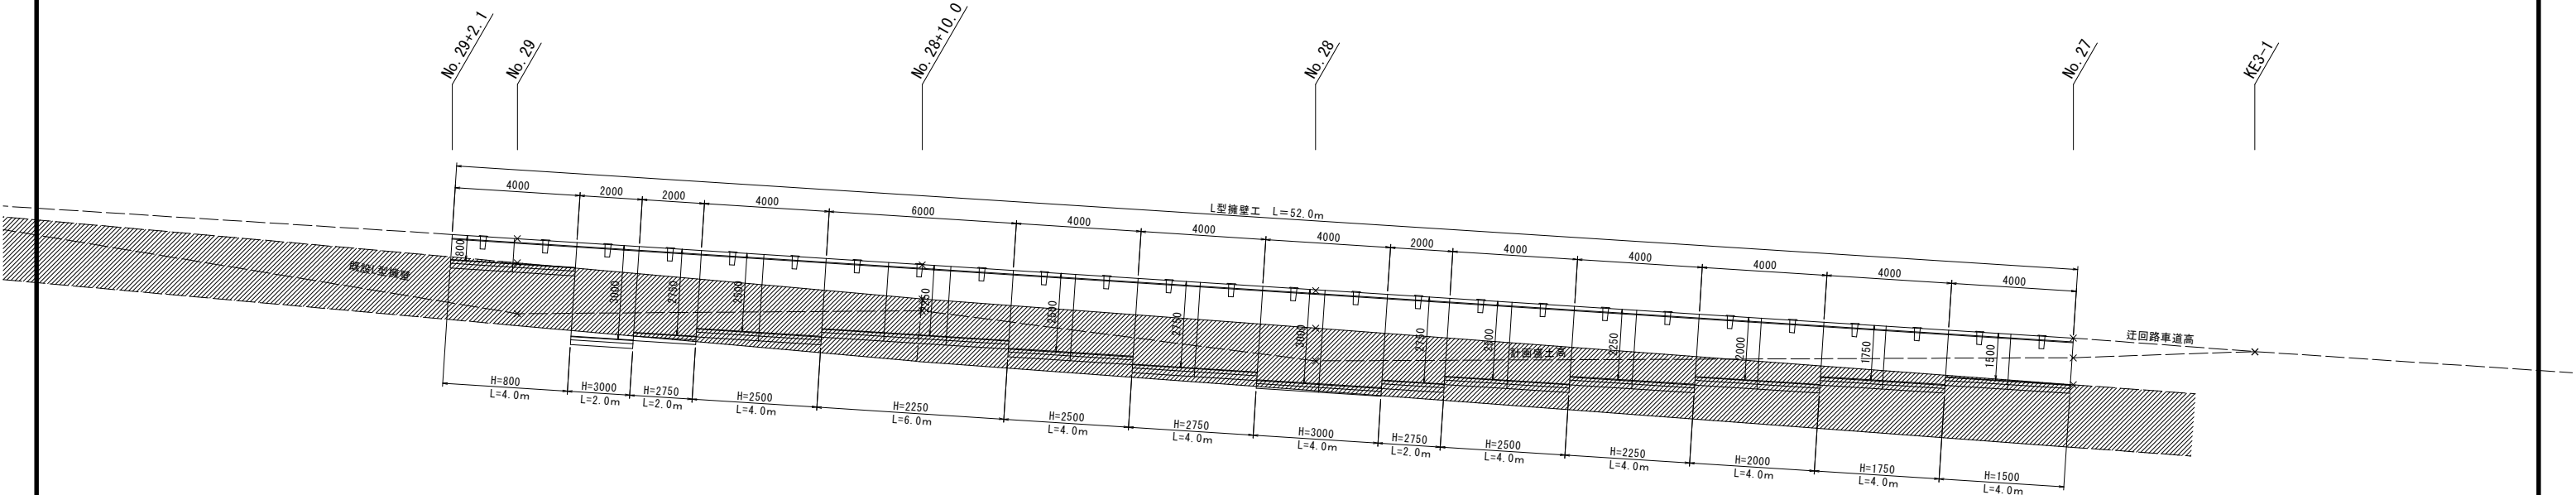


DL=410.00

Gr・L型擁壁標準断面図 S=1:30
H=800

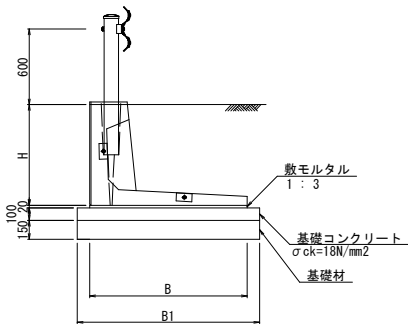

Gr・L型擁壁標準断面図 S=1:30
H=1000~4000

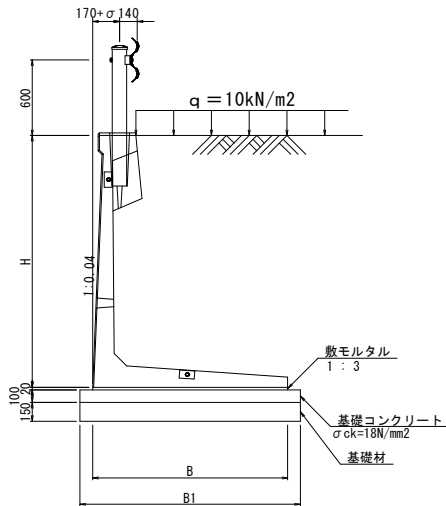

標準敷設材料表 擁壁5基当り (10m当り)

呼 称	基 礎 工				
	B寸法 (mm)	B1寸法 (mm)	敷モルタル (m3)	基礎コンクリート (m3)	基礎材 (m2)
800	1250	1450	0.25	1.45	14.5
1500	1350	1550	0.27	1.55	15.5
1750	1400	1600	0.28	1.60	16.0
2000	1550	1750	0.31	1.75	17.5
2250	1650	1850	0.33	1.85	18.5
2500	1800	2000	0.36	2.00	20.0
2750	1950	2150	0.39	2.15	21.5
3000	2100	2300	0.42	2.30	23.0

L型擁壁工数量表


		1ヶ所当り	
種 別	摘 要	計 算 式	数 量 単位
車両用防護柵基礎 一体型L型擁壁	H= 800		4.00 m
	H= 1500		4.00 m
	H= 1750		4.00 m
	H= 2000		4.00 m
	H= 2250		10.00 m
	H= 2500		12.00 m
	H= 2750		8.00 m
	H= 3000		6.00 m
基礎材	RC-40 t=150mm	$1.45 \times 4.00 + 1.55 \times 4.00 + 1.60 \times 4.00 + 1.75 \times 4.00 + 1.85 \times 10.00 + 2.00 \times 12.00 + 2.15 \times 8.00 + 2.30 \times 6.00$	98.9 m2
基礎コンクリート型枠	損 料	$0.100 \times 2 \times (4.00 + 4.00 + 4.00 + 4.00 + 10.00 + 12.00 + 8.00 + 6.00)$	10.4 m2
基礎コンクリート	$\sigma_{ck}=18N/mm^2$	$(1.45 \times 4.00 + 1.55 \times 4.00 + 1.60 \times 4.00 + 1.75 \times 4.00 + 1.85 \times 10.00 + 2.00 \times 12.00 + 2.15 \times 8.00 + 2.30 \times 6.00) \times 0.100$	9.89 m3
敷モルタル		$0.025 \times 4.00 + 0.027 \times 4.00 + 0.028 \times 4.00 + 0.031 \times 4.00 + 0.033 \times 10.00 + 0.036 \times 12.00 + 0.039 \times 8.00 + 0.042 \times 6.00$	1.77 m3
基面整正		基礎材数量と同じ	98.9 m2

実施設計図

B-1工区


鹿児島県道路公社			
工 事 名	指宿有料道路(Ⅱ期)線形改良工事(R7~7工区)		
河川 路 線 名	主要地方道 指宿鹿児島インター線		
工事箇所	南九州 市	知覧 町	地内
図面種類	B-1工区 迂回路 構造図		
縮 尺	図示		
図面番号	全	20	葉 第 12 号

小構造物図（その1）

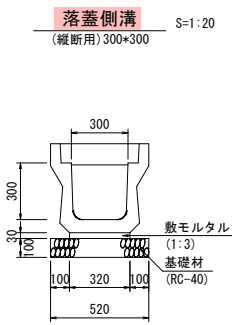


数量表 10.0m当り

工 程	規 格	計 算 式	数 量	単 位
側溝	300*300*2000 W=366kg		10.00	m
基礎材	RC-40 t=100mm	0.520×10.000	5.20	m ²
敷モルタル	1:3	$0.030 \times 0.320 \times 10.000$	0.10	m ³
蓋版	W=50kg L=497mm	$10.000 / 0.500$	20.00	枚

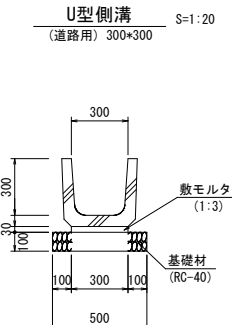


数量表 10.0m当り

工 程	規 格	計 算 式	数 量	単 位
側溝	道路用 300*300		10.00	m
基礎材	RC-40 t=100mm	0.500×10.000	5.00	m ²
敷モルタル	1:3	$0.030 \times 0.300 \times 10.000$	0.09	m ³

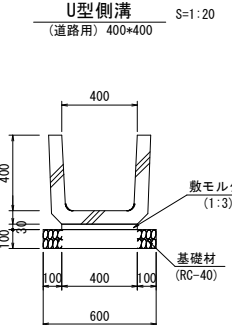


数量表 10.0m当り

工 程	規 格	計 算 式	数 量	単 位
側溝	道路用 400*400		10.00	m
基礎材	RC-40 t=100mm	0.600×10.000	6.00	m ²
敷モルタル	1:3	$0.030 \times 0.400 \times 10.000$	0.12	m ³

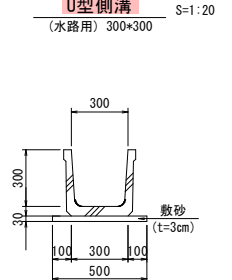


数量表 10.0m当り

工 程	規 格	計 算 式	数 量	単 位
側溝	水路用 300*300		10.00	m
敷砂	t=30mm	$0.030 \times 0.500 \times 10.000$	0.15	m ²

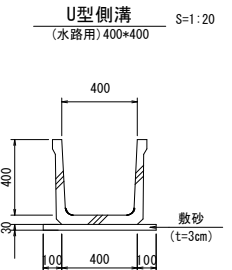


数量表 10.0m当り

工 程	規 格	計 算 式	数 量	単 位
側溝	水路用 400*400		10.00	m
敷砂	t=30mm	$0.030 \times 0.600 \times 10.000$	0.18	m ²

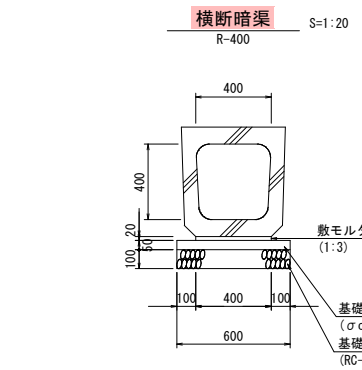


数量表 10.0m当り

工 程	規 格	計 算 式	数 量	単 位
横断暗渠	400*400*2000 W=762kg		10.00	m
基礎材	RC-40 t=100mm	0.600×10.000	6.00	m ²
基礎コンクリート	$\sigma_{ck}=18N/mm^2$	$0.050 \times 0.600 \times 10.000$	0.30	m ³
基礎型枠		$0.050 \times 10.000 \times 2$	1.00	m ²
敷モルタル	1:3	$0.020 \times 0.400 \times 10.000$	0.08	m ³

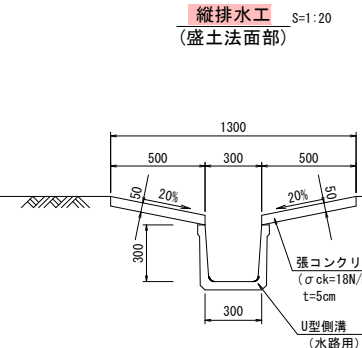

数量表 10.0m当り


工 程	規 格	計 算 式	数 量	単 位
側溝	水路用 300*300		10.00	m
張コンクリート	$\sigma_{ck}=18N/mm^2$	$0.500 \times 0.050 \times 2 \times 10.000$	0.50	m ³
型枠		$0.050 \times 2 \times 10.000$	1.00	m ²

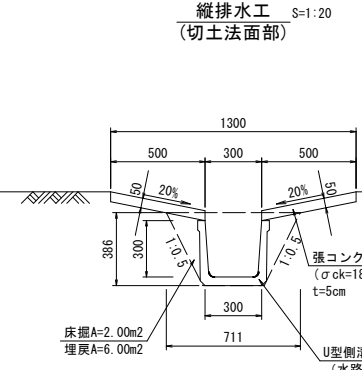

数量表 10.0m当り


工 程	規 格	計 算 式	数 量	単 位
側溝	水路用 300*300		10.00	m
張コンクリート	$\sigma_{ck}=18N/mm^2$	$0.500 \times 0.050 \times 2 \times 10.000$	0.50	m ³
型枠		$0.050 \times 2 \times 10.000$	1.00	m ²

L型水路 S=1:20
1500*1500

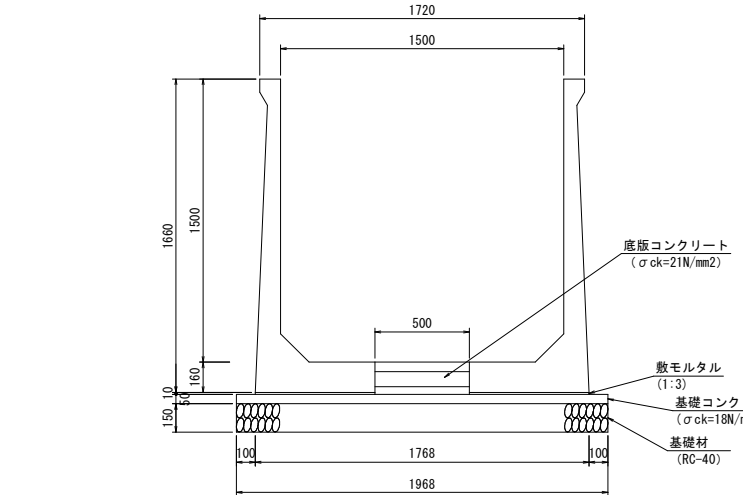


数量表 (H=1500) 10.0m当り

工 程	規 格	計 算 式	数 量	単 位
KCフルームIII型	H=1500	L=2000 W=1290kg	20.00	m
底版コンクリート	$\sigma_{ck}=21N/mm^2$	$(0.160 \times 0.010) \times 0.500 \times 10.000$	0.85	m ³
鉄 筋	SD345 D13	$0.500 \times 130.000 \times 0.995$	64.68	kg
	SD345 D13	$10.000 \times 2 \times 0.995$	19.90	kg
基礎材	RC-40 t=150mm	1.968×10.000	19.68	m ²
基礎コンクリート	$\sigma_{ck}=18N/mm^2$	$0.050 \times 1.968 \times 10.000$	0.98	m ³
同上型枠		$0.050 \times 10.000 \times 2$	1.00	m ²
敷モルタル	1:3	$0.634 \times 0.010 \times 10.000 \times 2$	0.13	m ³
目地材		$(0.160 \times 0.010) \times 0.500$	0.09	m ²

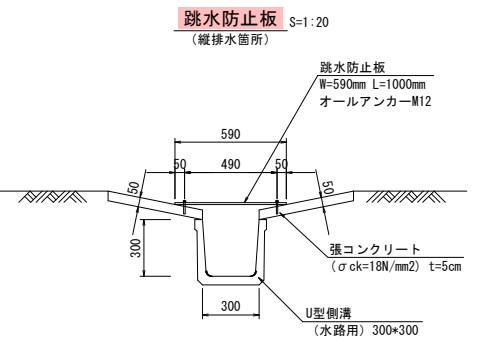


数量表 1.0m当り

工 程	規 格	計 算 式	数 量	単 位
跳水防止板	W=590mm L=1000mm		1.00	m
オールアンカー	M12		6.00	本

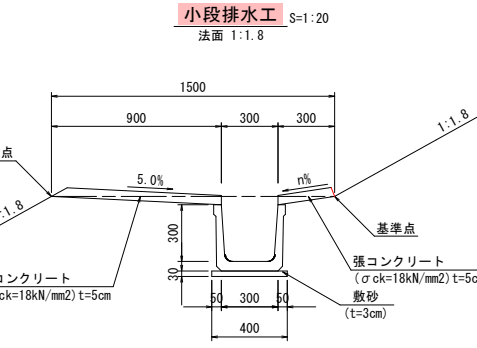

数量表 10.0m当り

工 程	規 格	計 算 式	数 量	単 位
側溝	水路用 300*300		10.00	m
敷砂	t=30mm	$0.400 \times 0.030 \times 10.000$	0.12	m ³
張コンクリート	$\sigma_{ck}=18N/mm^2$	$(0.900 \times 0.300) \times 0.050 \times 10.000$	0.60	m ³
型枠		$0.050 \times 2 \times 10.000$	1.00	m ²

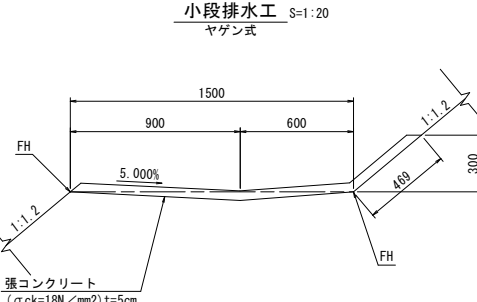

数量表 10.0m当り







工 程	規 格	計 算 式	数 量	単 位
張コンクリート	$\sigma_{ck}=18N/mm^2$	$(1.000 \times 0.469) \times 0.050 \times 10.000$	0.73	m ³

実施設計図 B-1工区

鹿児島県道路公社


工 事 名	指宿有料道路(Ⅱ期)線形改良工事(R7-7工区)
河 川 路 線 名	主要地方道 指宿鹿児島インター線
工事箇所	南九州 市 知覧 町 地内
図面種類	小構造物図(その1)
縮 尺	図示
図面番号	全 20 葉 第 13 号

小構造物図（その2）

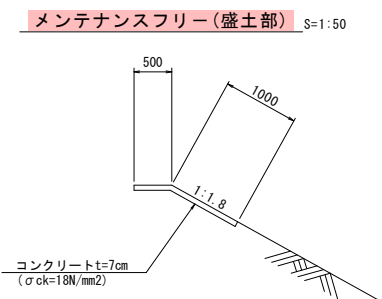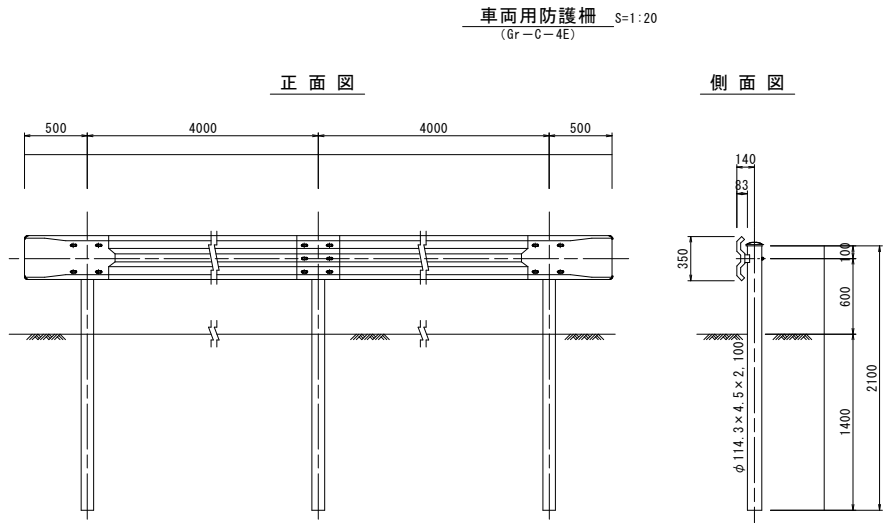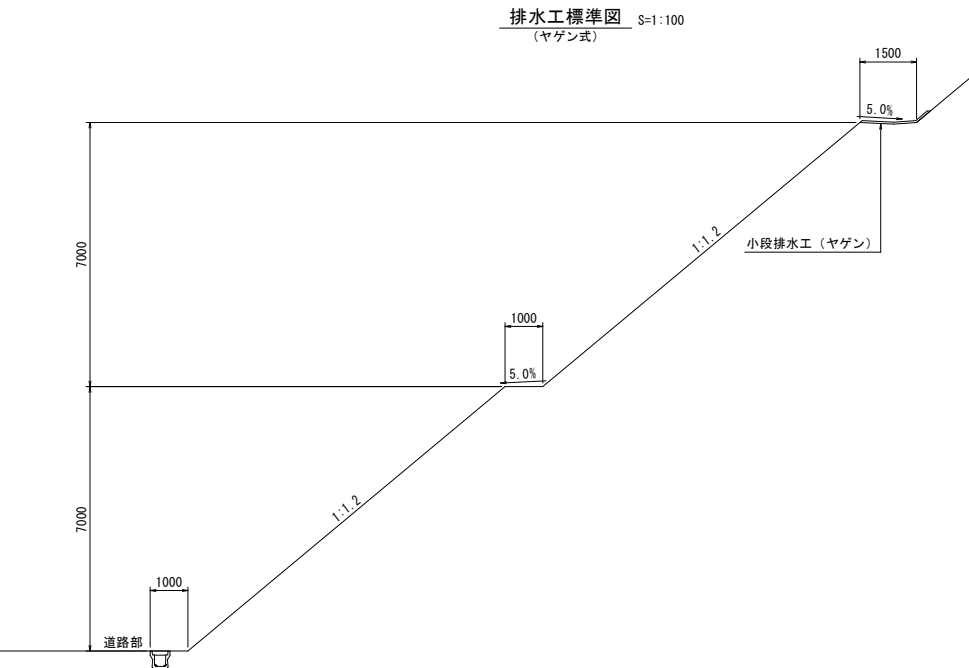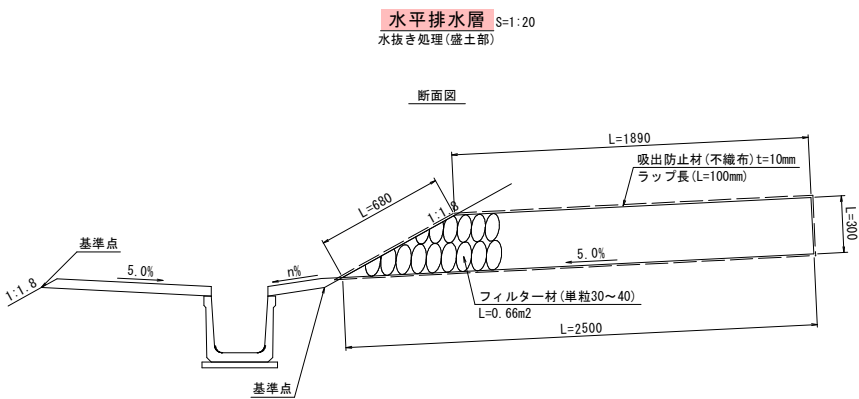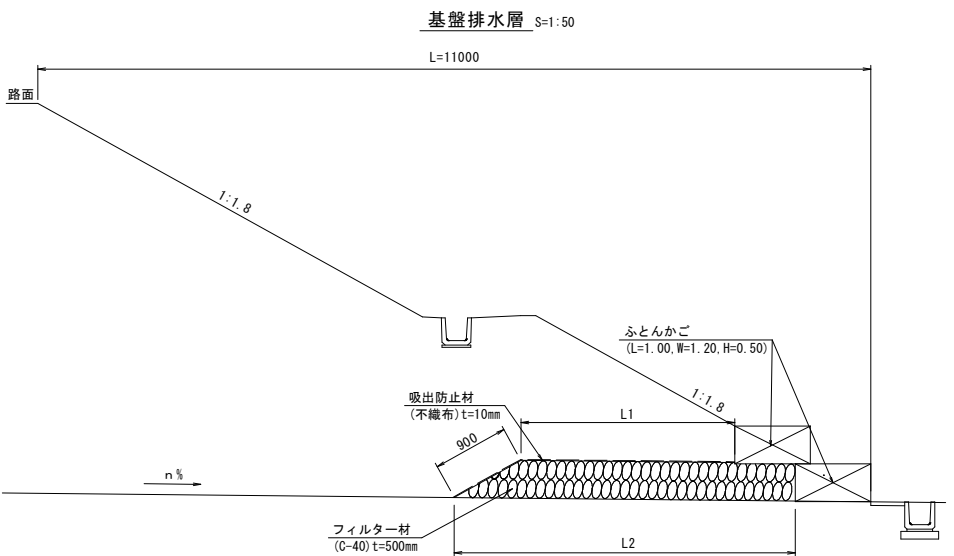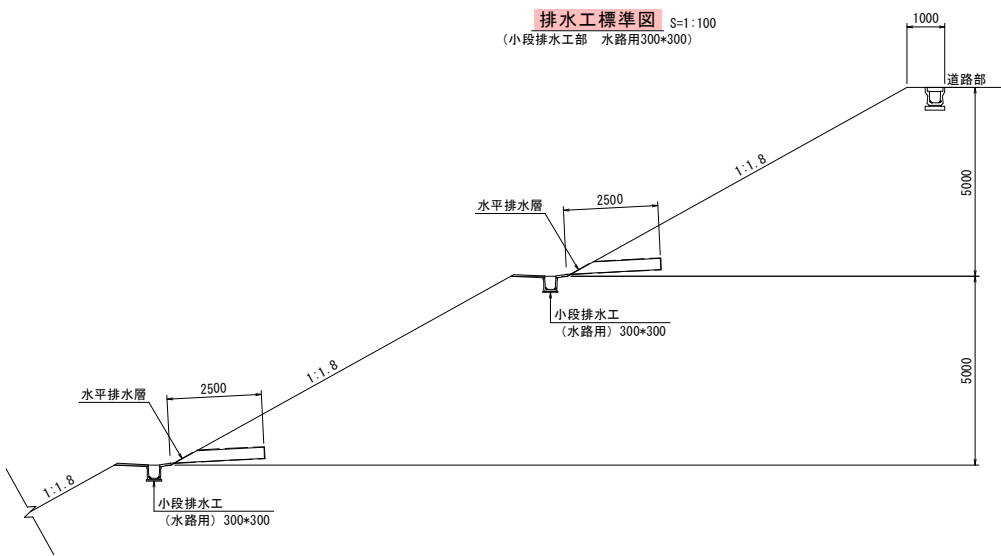

メンテナンスフリー(盛土部) 材料表 10.0m当り

種別	規格	計算式	数量	単位
コンクリート	$\sigma_{ck}=18N/mm^2$	$((0.50+1.00) \times 10.00) \times 0.07$	1.05	m ³
目地材	エラストイト t=10mm	$(0.50+1.00) \times 0.07$	0.11	m ³

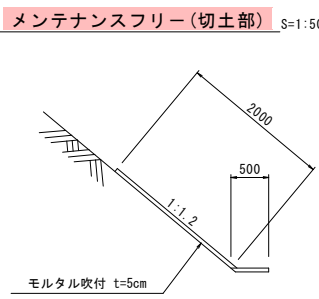

メンテナンスフリー(切土部) 材料表 10.0m当り



種別	規格	計算式	数量	単位
モルタル	$\sigma_{ck}=18N/mm^2$	$((0.50+2.00) \times 10.00) \times 0.05$	1.25	m ³
目地材	エラストイト t=10mm	$(0.50+2.00) \times 0.05$	0.13	m ³

実施設計図 B-1工区


鹿児島県道路公社			
工事名	指宿有料道路(Ⅱ期)線形改良工事(R7-7工区)		
河川名	主要地方道 指宿鹿児島インター線		
工事箇所	南九州	市	知覧町 地内
図面種類	小構造物図(その2)		
縮尺	図示		
図面番号	全	20	葉第 14 号

集水桝工（その3）



④B500-L500-H500 S=1:20
~~第4号集水树~~

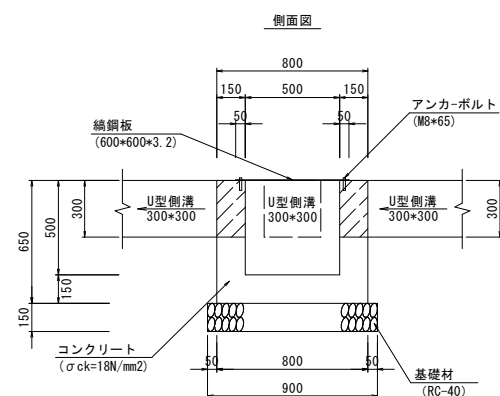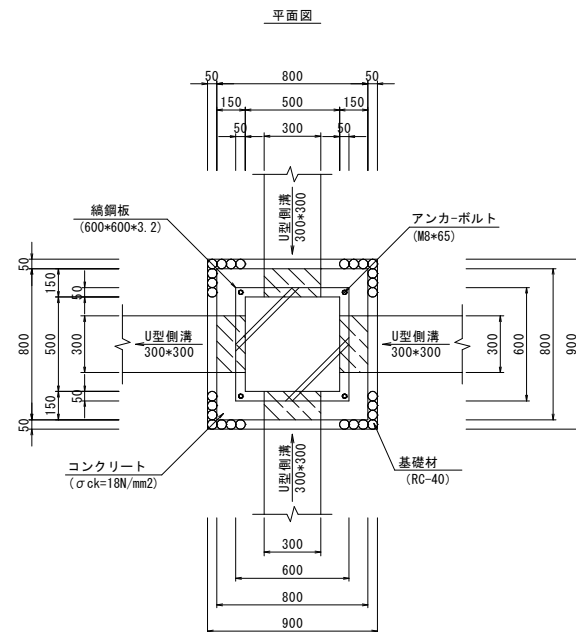


土工図

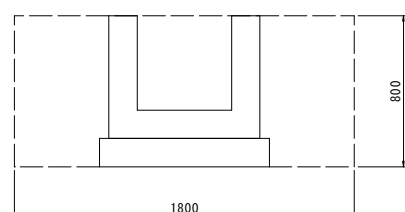

⑤B500-L500-H500 S=1:20
第5号集水树, 第7号集水树

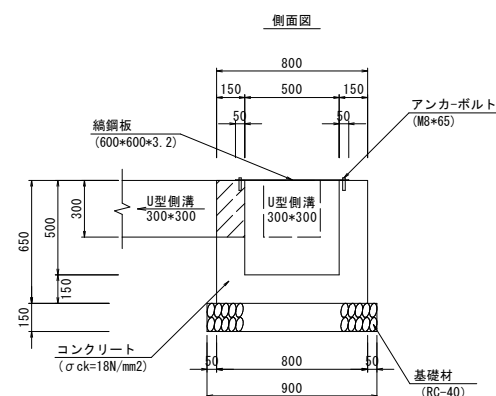
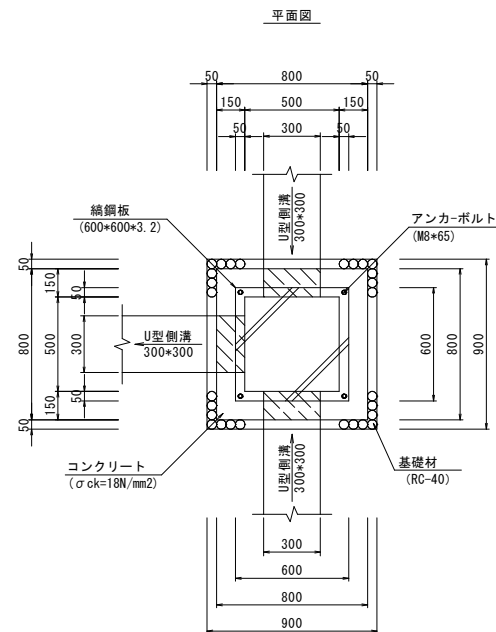


土工図

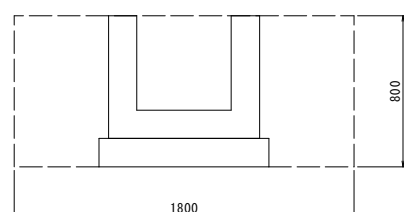


⑥B500-L500-H500 S=1:20
第 6号集水树,第19号集水树

第29号集水树, 第30号集水树
第31号集水树, 第32号集水树
第33号集水树, 第34号集水树

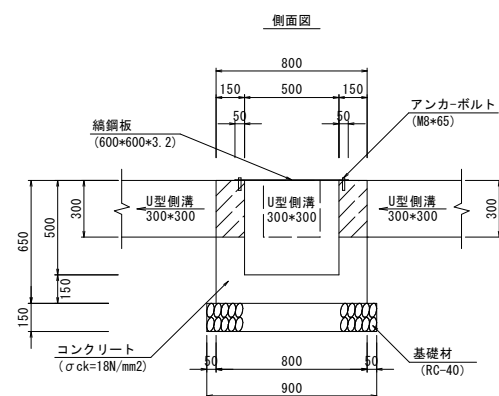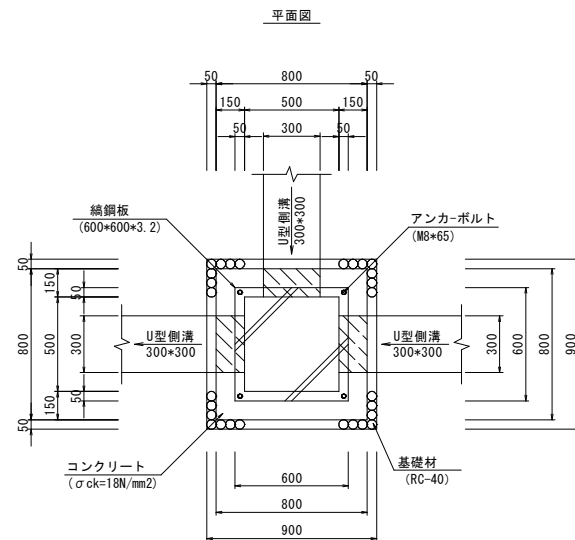

土工図

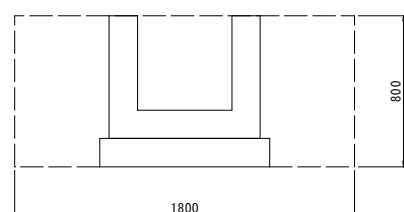

~~④B500 L500 H500 数量表~~

工種	規格		数量	単位
床掘	砂質土	1.80×1.80×0.80	= 2.59	2.6 m3
埋戻	最大埋戻幅 1m未満	2.59-(0.90+0.90+0.15+0.80+0.80+0.65)	= 2.05	2.1 m3
埋土	C=0.9	2.59-2.05/0.9	= 0.31	0.3 m3
基面整正		0.90/0.90	= 0.81	0.8 m2
基礎材	RC-40 t=15cm	0.90/0.90	= 0.81	0.8 m2
コンクリート	$\sigma_{ck}=18N/mm^2$	$0.80 \times 0.80 \times 0.65 - (0.50 \times 0.50 + 0.50 \times 0.30 + 0.30 \times 0.15 \times 4)$	= 0.24	0.2 m3
型枠	小型構造物	$(0.80 \times 0.50) \times 0.65 \times 4 - 0.30 \times 0.30 \times 2 \times 4$	= 2.66	2.7 m2
鉄鋼板	アンカーボルト M8×65	600×600×3.2		1.0 枚

~~⑤-B500-L500-H500 数量表~~

工種	規格		数量	単位
床 掘	砂質土	1.80*1.80*0.80	= 2.59	2.6 m3
埋 戻	最大埋戻幅 1m未満	2.59~(0.90+0.90+0.15+0.80+0.80+0.65)	= 2.05	2.1 m3
堆 土	C=0.9	2.59-2.05/0.9	= 0.31	0.3 m3
基面整正		0.90*0.90	= 0.81	0.8 m2
基礎材	RC-40 t=15cm	0.90*0.90	= 0.81	0.8 m2
コンクリート	$\sigma_{ck}=18N/mm^2$	0.80*0.80*0.65~(0.50+0.50+0.50+0.30+0.30*15*3)	= 0.25	0.3 m3
型 枠	小型構造物	(0.80+0.50)*0.65*4-0.30*0.30*2*3	= 2.84	2.8 m2
鉄鋼板	アンカーボルト (M8*65)	600*600*3.2		1.0 枚

⑥B500-L500-H500 数量表

工程	規格		数量	単位
床 掘	砂質土	1.80*1.80*0.80	= 2.59	2.6 m3
埋 戻	最大埋戻幅 1m未満	2.59-(0.90+0.90+0.15+0.80+0.80*0.65)	= 2.05	2.1 m3
残 土	C=0.9	2.59-2.05/0.9	= 0.31	0.3 m3
基面整正		0.90*0.90	= 0.81	0.8 m2
基礎材	RC-40 t=15cm	0.90*0.90	= 0.81	0.8 m2
コンクリート	$\sigma_{ck}=18N/mm^2$	0.80*0.80*0.65-(0.50+0.50+0.50+0.30+0.30*0.15*3)	= 0.25	0.3 m3
型 枠	小型構造物	(0.80+0.50)*0.65*4-0.30*0.30*2*3	= 2.84	2.8 m2
鉄鋼板	アンカーボルト M8*65	600*600*3.2		1.0 枚


実施設計図

3-1工区


鹿児島県道路公社			
工事名	指宿有料道路(Ⅱ期)線形改良工事(R7-7工区)		
河川・ 路線名	主要地方道 指宿鹿児島インター線		
工事箇所	南九州 郡市	知覧 町	地内
図面種類	集水樹工(その3)		
縮尺	図示		
図面番号	全	20	葉第 15 号

第6号縦排水工 その1
(N0.26+10.0 : 左)
(一次施工)

平面図 S=1:200


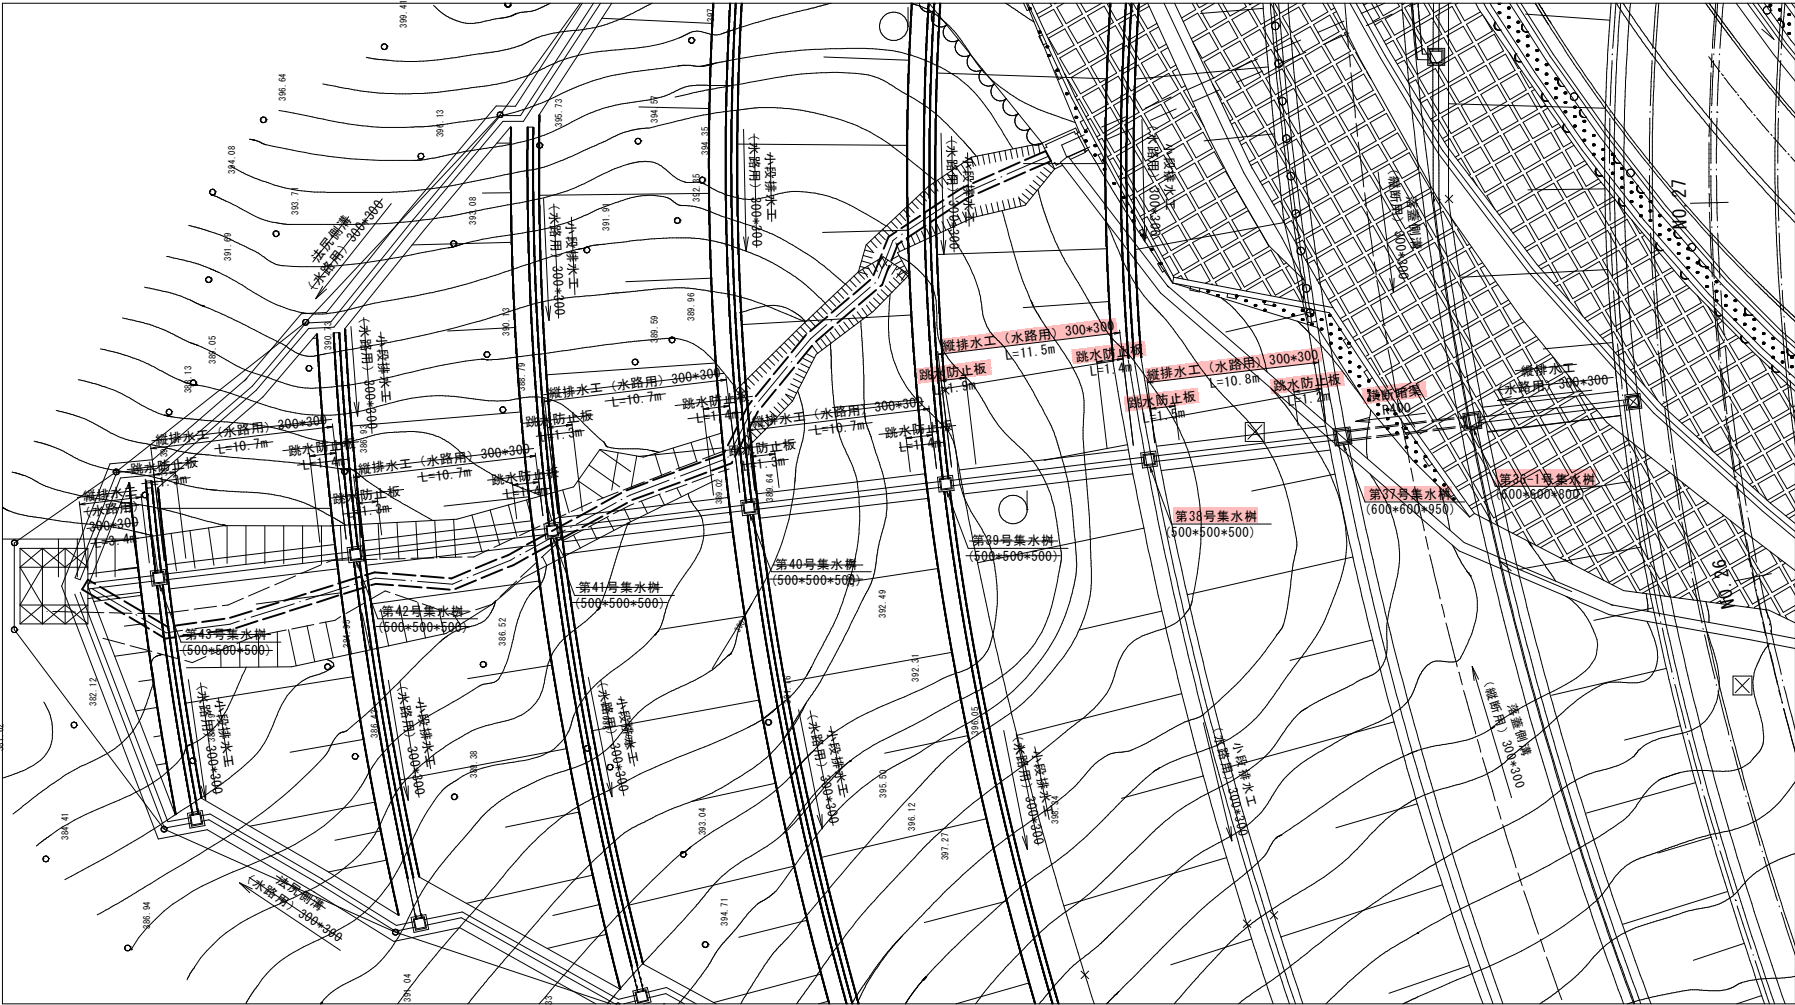


縦排水工 S=1:20
(盛土法面部)

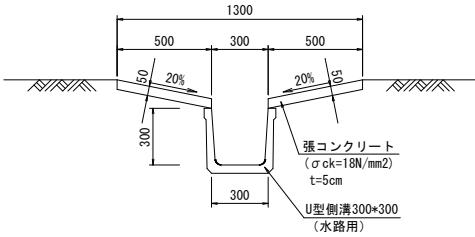

数量表		10.0m当り		
工 程	規 格	計 算 式	数 量	単 位
側溝	水路用 300*300		10.00	m
張コンクリート	σ ck=18N/mm2	0.500*0.050*2*10.000	0.50	m3
型枠		0.050*2*10.000	1.00	m2

跳水防止板 S=1:20
(縦排水箇所)

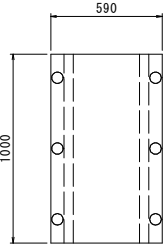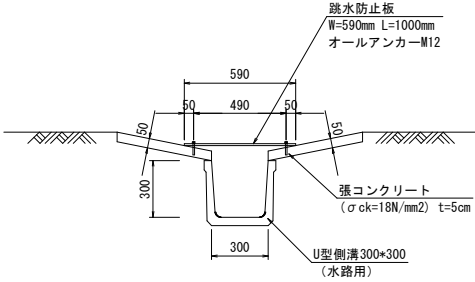


数量表		1.0m当り		
工 程	規 格	計 算 式	数 量	単 位
跳水防止板	W=590mm L=1000mm		1.00	m
オールアンカー	M12		6.00	本

6号縦排水工数量総括		
縦排水工（水路用）300*300	L=11.5+10.8	22.3m
跳水防止板	L=1.9+1.4+1.5+1.2	6.0m
第36-1号集水樹	600*600*800	1.0ヶ所
第37号集水樹	600*600*950	1.0ヶ所
第38号集水樹	500*500*500	1.0ヶ所
第39号集水樹	500*500*500	1.0ヶ所
第40号集水樹	500*500*500	1.0ヶ所
第41号集水樹	500*500*500	1.0ヶ所
第42号集水樹	500*500*500	1.0ヶ所
第43号集水樹	500*500*500	1.0ヶ所


実施設計図		B-1工区
鹿児島県道路公社		
工 事 名	指宿有料道路（Ⅱ期）線形改良工事（R7-7工区）	
河川 路 線 名	主要地方道 指宿鹿児島インター線	
工事箇所	南九州 市 知覧 町 地内	
図面種類	第6号縦排水工 その1	
縮 尺	図 示	
図面番号	全 20 葉 第 17 号	

断面图 S=1:100

GH=414.08
FH=420.019

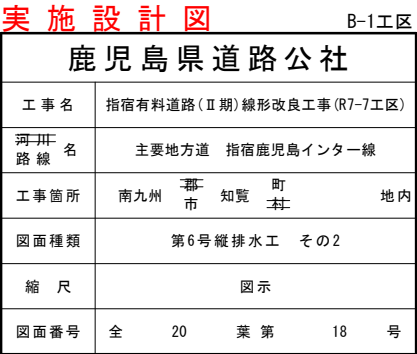



第6号縦排水工 その3
(N0. 26+10.0 : 左)

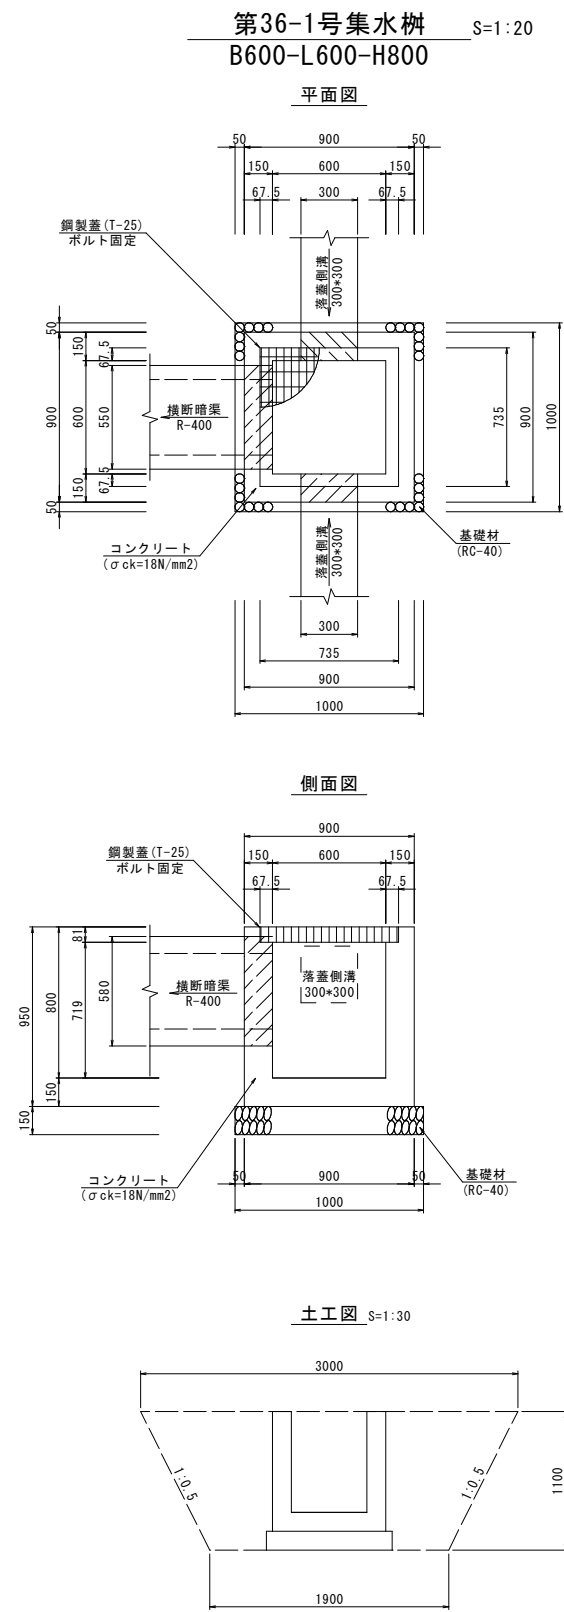

第36-1号集水樹 数量表		1.0ヶ所当り	
工程	規格	数量	単位
床 掘	砂質土	1.10*(1.90+1.90+3.00+3.00)*1/2	= 6.94
埋 戻	最大埋戻幅 1m以上4m未満	6.94-(1.00+1.00+0.15+0.90+0.90+0.95)	= 6.02
残 土	C=0.9	6.94-6.02/0.9	= 0.25
基面整正		1.00+1.00	= 1.00
基礎材	RC-40 t=15cm	1.00+1.00	= 1.00
コンクリート	σck=18N/mm2	0.90+0.90+0.95-(0.735+0.735+0.081+0.60+0.60+0.719+ 0.30+0.30+0.15+2+0.55+0.58+0.15)	= 0.39
型 枠	小型構造物	(0.90+0.60)*0.95+4-0.30+0.30+2+2-0.55+0.58+2	= 4.70
鋼製蓋	T-25 ボルト固定	本体 713*713*75 受枠 735*735*81 総重量 69.7kg/set	1.0 枚

実 施 設 計 図		B-1工区	
鹿児島県道路公社			
工 事 名	指宿有料道路(Ⅱ期)線形改良工事(R7-7工区)		
河川路線名	主要地方道 指宿鹿児島インター線		
工事箇所	南九州 市 知 覧 町 地内		
図面種類	第6号縦排水工 その3		
縮 尺	図 示		
図面番号	全 20 葉 第 19 号		

第6号縦排水工 その4
(N0. 26+10.0 : 左)



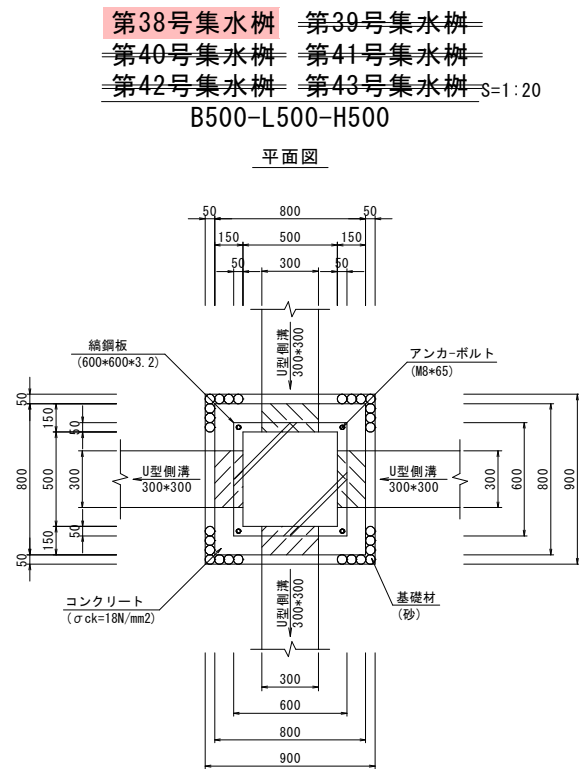
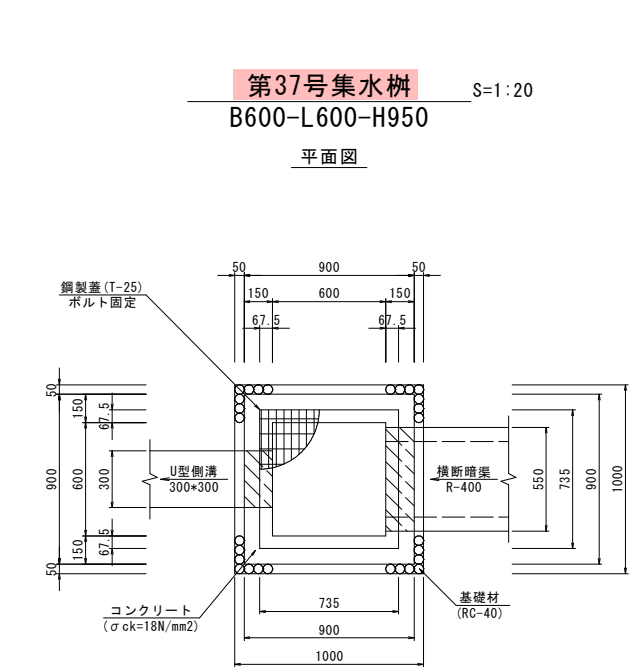


第37号集水樹 数量表

		1.0ヶ所当り	
工程	規格	数量	単位
床 掘	砂質土	1.25*(1.90+1.90+3.15+3.15)*1/2	= 8.46
埋 戻	最大埋戻幅 1m以上4m未満	8.46-(1.00+1.00+0.15+0.90+0.90+1.10)	= 7.42
残 土	C=0.9	8.46-7.42/0.9	= 0.22
基面整正		1.00+1.00	= 1.00
基礎材	RC-40 t=15cm	1.00+1.00	= 1.00
コンクリート	σck=18N/mm2	0.90+0.90+1.10-(0.735+0.735+0.081+0.60+0.60+0.869+0.30+0.30+0.15+0.55+0.58+0.15)	= 0.47
型 枠	小型構造物	(0.90+0.60)*1.10+4-0.55+0.58+2-0.30+0.30+2	= 5.78
鋼製蓋	T-25 ボルト固定	本体 713*713*75 受枠 735*735*81 総重量 69.7kg/set	1.0 枚

第38・39・40・41・42・43号集水樹 数量表

		1.0ヶ所当り	
工程	規格	数量	単位
床 掘	砂質土	1.80+1.80+0.68	= 2.20
埋 戻	最大埋戻幅 1m未満	2.20-(0.90+0.90+0.03+0.80+0.80+0.65)	= 1.76
残 土	C=0.9	2.20-1.76/0.9	= 0.24
基面整正		0.90+0.90	= 0.81
基礎材	砂 t=3cm	0.90+0.90	= 0.81
コンクリート	σck=18N/mm2	0.80+0.80+0.65-(0.50+0.50+0.50+0.30+0.30+0.15+4)	= 0.24
型 枠	小型構造物	(0.80+0.50)*0.65+4-0.30+0.30+2+4	= 2.66
鋼製蓋	アンカーボルト (M8x65)	600*600*3.2	1.0 枚

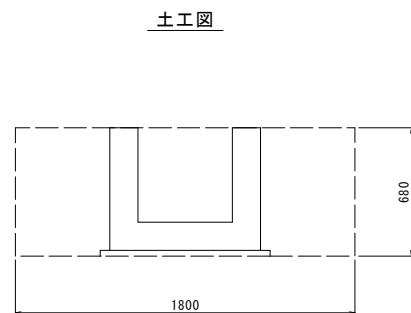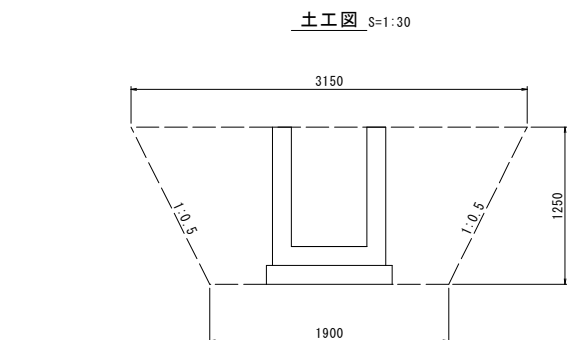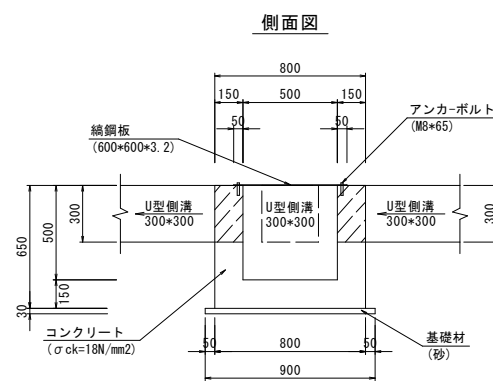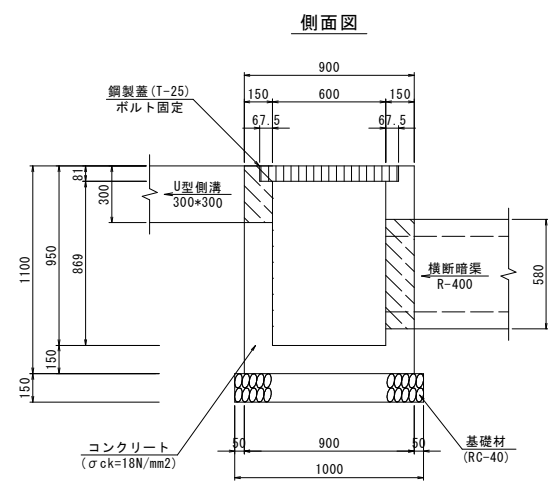

実施設計図 B-1工区

鹿児島県道路公社	
工 事 名	指宿有料道路(Ⅱ期)線形改良工事(R7-7工区)
河 川 路 線 名	主要地方道 指宿鹿児島インター線
工事箇所	南九州 市 知 覧 町 地内
図面種類	第6号縦排水工 その4
縮 尺	図 示
図面番号	全 20 葉 第 20 号