



S=1:100NO. 31 (No. 4+18. 8)

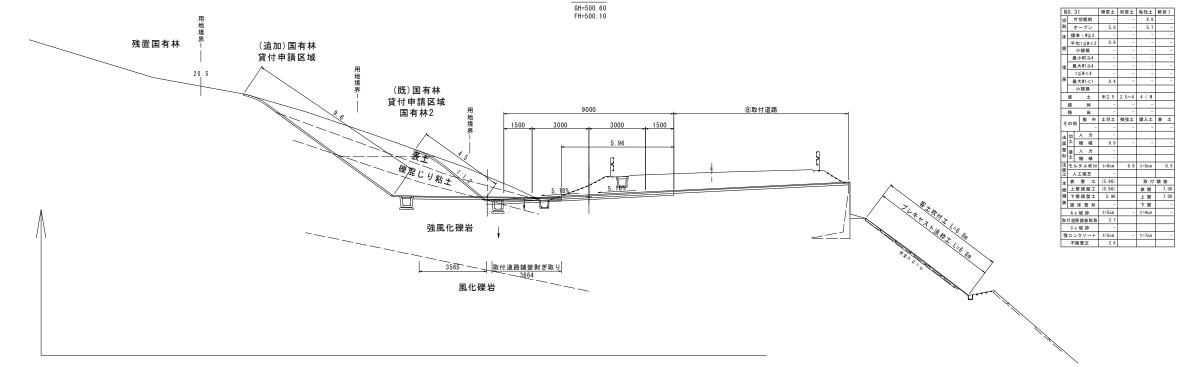

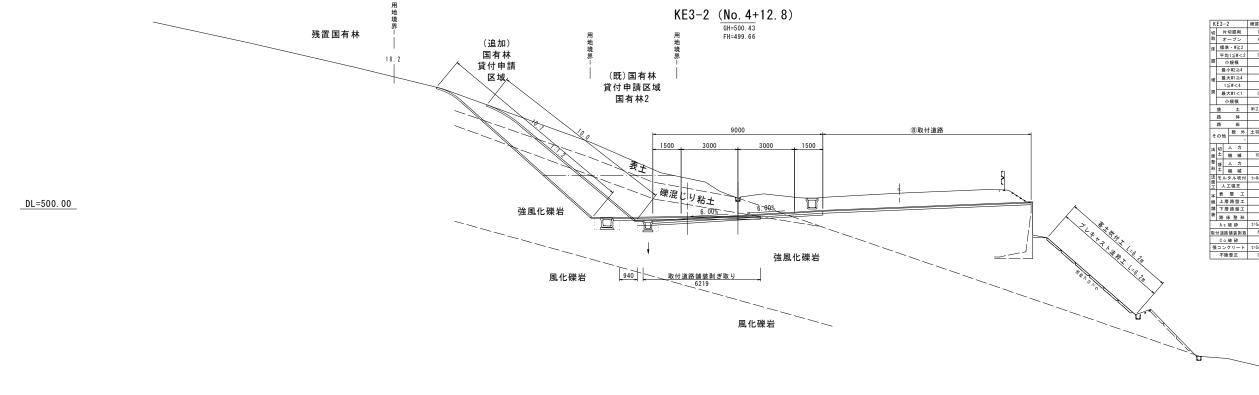



DL=500.00

DL=500.00

DL=500.00

			J.	鹿	児	島	県	道	路	公	社		
	I	Ą	F	名	指宿	有料	道路(Ⅱ期)	泉形改	良工	事 (R7-	3工区)	
/	河/路	→ √#	非	名		主要:	地方道	指	官鹿児	島イ	ンター	線	
	н	事	箇)余	/	鹿児島市喜入中名町地内							
	図	面	種	類				横目	断図1				
	縮			尺				S = 1	: 10	0			
	図	面	番	号	全		5 2	葉	第		4	号	

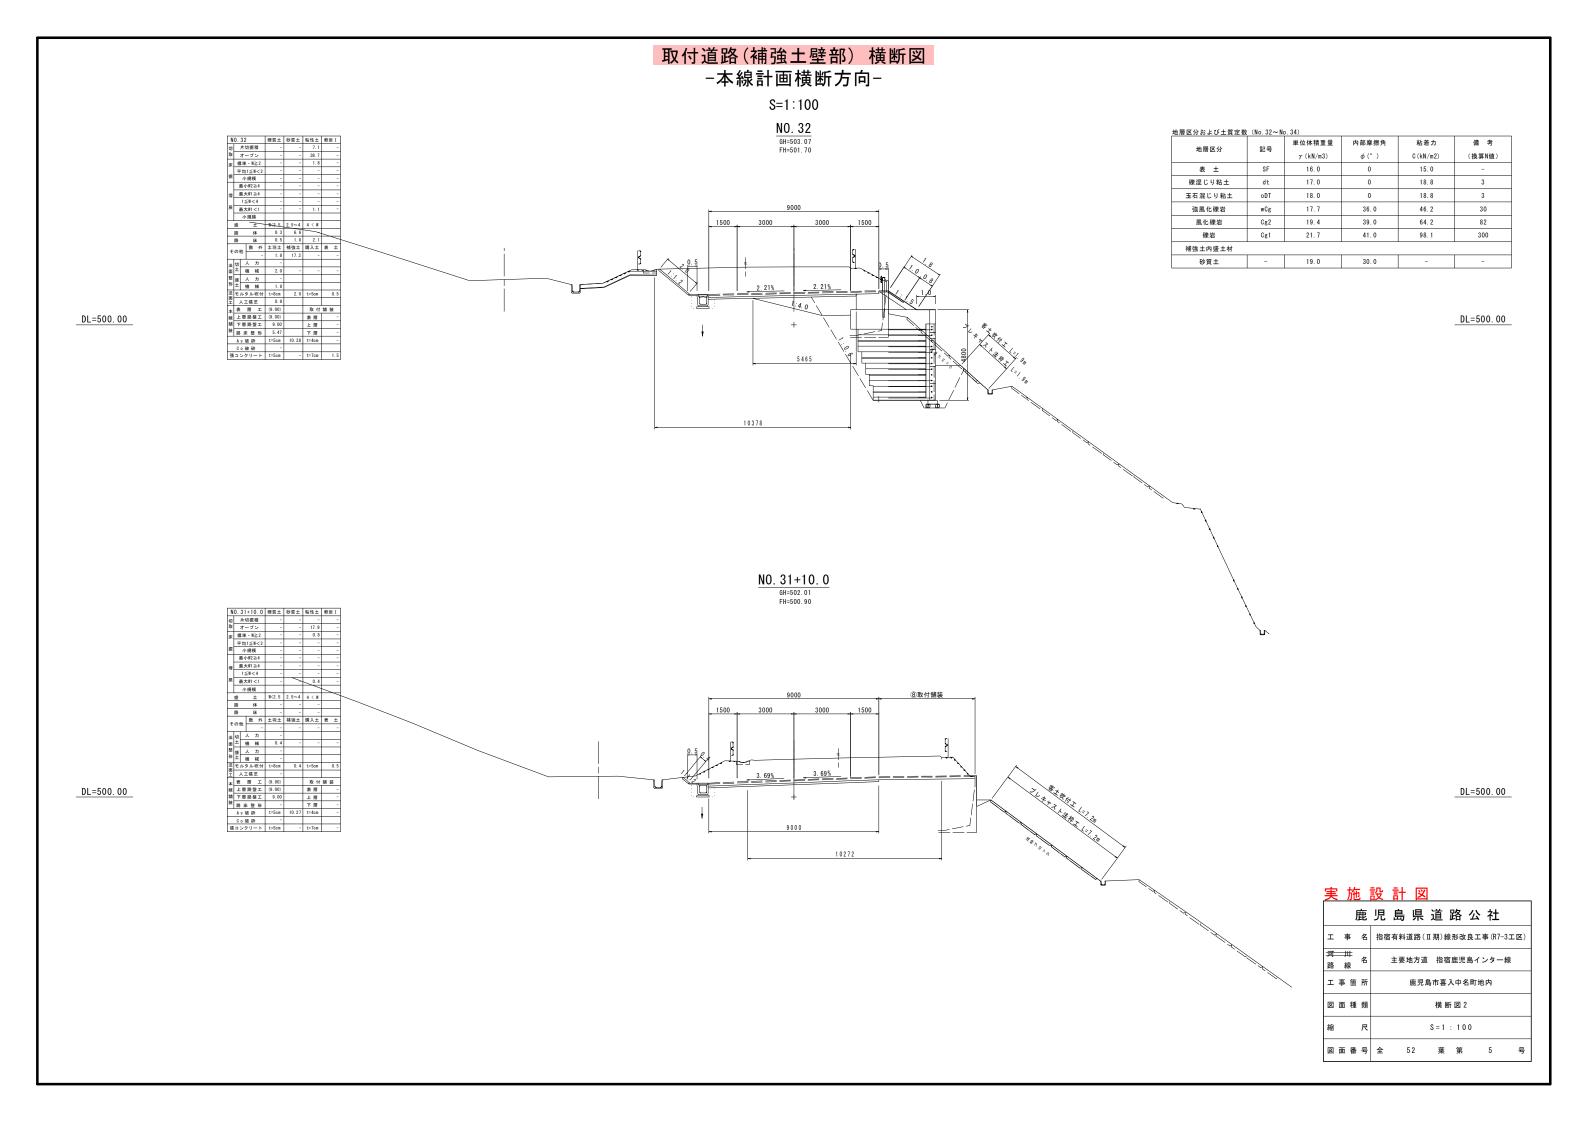

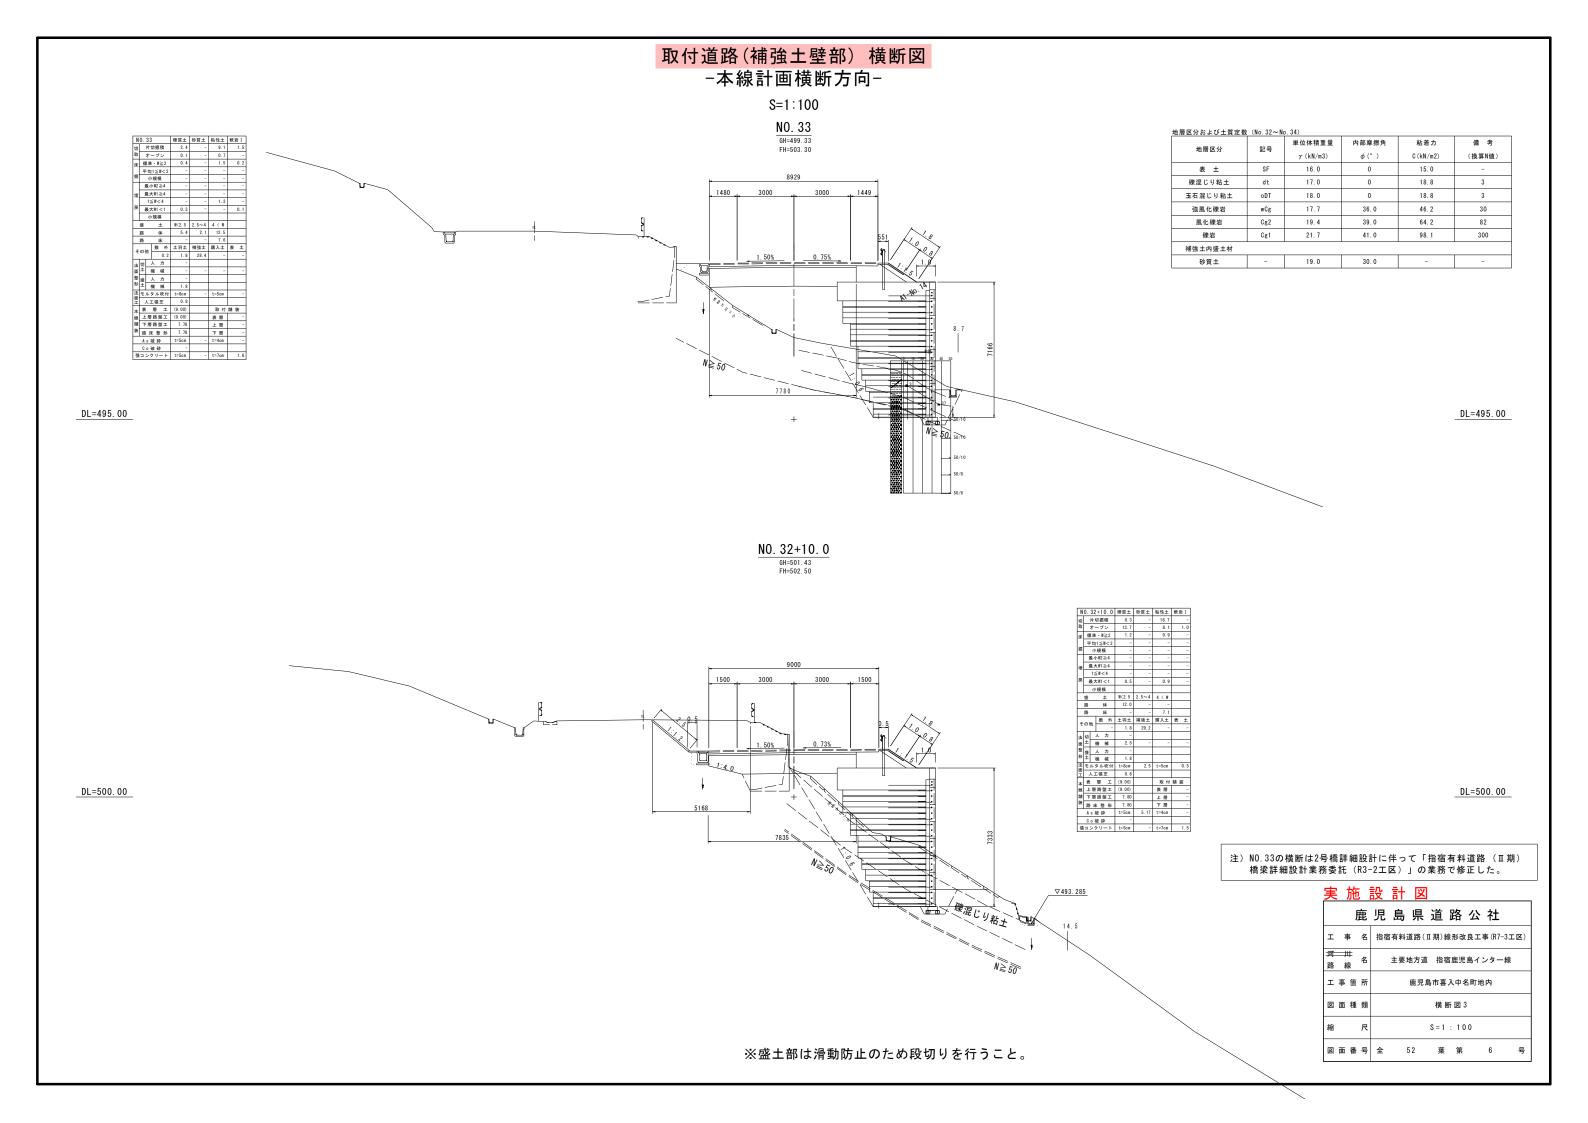


取付道路(補強土壁部) 横断図

-本線計画横断方向-


S=1:100

NO. 34 GH=504.56 FH=504.90

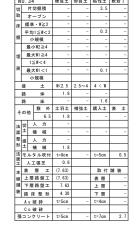

DL=500.00

DL=500.00

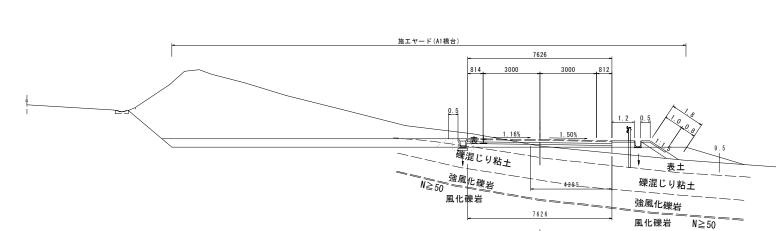


地層区分および土質定数 (No. 32~No. 34)

地層区刀のよび工具足数	X (NO. 32 ~ NO. 34)									
地層区分	記号	単位体積重量	内部摩擦角	粘着力	備考					
地層区方	記与	γ (kN/m3)	φ (°)	C(kN/m2)	(換算N値)					
表土	SF	16.0	0	15.0	-					
礫混じり粘土	dt	17.0	0	18.8	3					
玉石混じり粘土	oDT	18.0	0	18.8	3					
強風化礫岩	wCg	17. 7	36.0	46.2	30					
風化礫岩	Cg2	19.4	39.0	64.2	82					
礫岩	Cg1	21.7	41.0	98.1	300					
補強土内盛土材										
孙雪 +	_	19.0	30.0	_	_					

DL=500.00

KA3-2 GH=501.20 FH=503.70

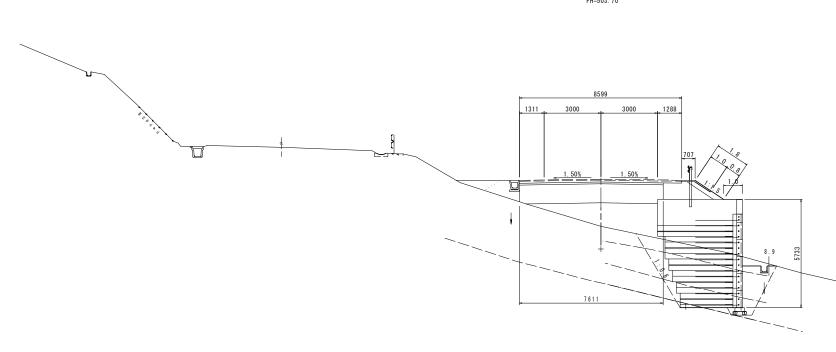

K	A3	-2			裸質土	砂質土	粘性土	軟岩I
ŋ	П	片	切扣	積	3.3	-	8. 5	0.2
Z		す・	- 7	シ	1.3	-	1.4	-
ŧ	Ą	準	- 1	1≧2	0.9	-	2. 4	-
	14	均	1≤	W < 2	-	-	-	-
Œ		4)	規	塻	-	-	-	-
ī	3	묝/	∖W2	≥4	-	-	-	-
Ŧ	1	最力	₹W1	≥4	-	-	-	-
		1:	≦W•	< 4	-	-	-	-
Ę	3	長さ	₹W1	<1	0.6	-	2. 3	-
		1	規	摸				
	盛			±	W<2.5	2.5~4	4 < W	
	路			体	5.2	2. 1	5. 1	
	路			床	-	-	7. 5	
,	o t	na.	敷	外	土羽土	補強土	購入土	表 土
τ	0)1	TES.	Г	0. 7	1.8	21.2	-	-
ŧ	切	Г	Y	カ	-			
ij	Ξ		艘	械	-	-	-	-
ě	缴	L	J.	カ	-			
ğ	±		艘	械	1.8			
ŧ	ŧ	ル	タル	吹付	t=8cm	-	t=5cm	-
Ĕ	٦	λ:	E 張	芝	0.8			
k	表	ŧ	曆	I	(9.00)		取付	舗装
Ř	Ŧ	層	路	盤工	(9.00)		表層	-
Ř	下	層	路	盤工	7. 61		上層	-
ŧ	路	B	ŧ	医形	7. 61		下層	-
	A	s ł	波石	4	t=5cm	-	t=4cm	-
			披石		-			
38	=	ッ	י ל	− ⊦	t=5cm	1	t=7cm	1.7


DL=500.00

注)KA3-2及びNO.34の横断は2号橋詳細設計に伴って「指宿有料道路 (Ⅱ期)橋梁詳細設計業務委託(R3-2工区)」の業務で修正した。

実施設計図


鹿	児 島 県 道 路 公 社
工事名	指宿有料道路(Ⅱ期)線形改良工事(R7-3工区)
河 川 路 線 名	主要地方道 指宿鹿児島インター線
工事箇所	鹿児島市喜入中名町地内
図面種類	横 断 図 4
縮 尺	S = 1 : 100
図面番号	全 52 葉 第 7 号

※盛土部は滑動防止のため段切りを行うこと。

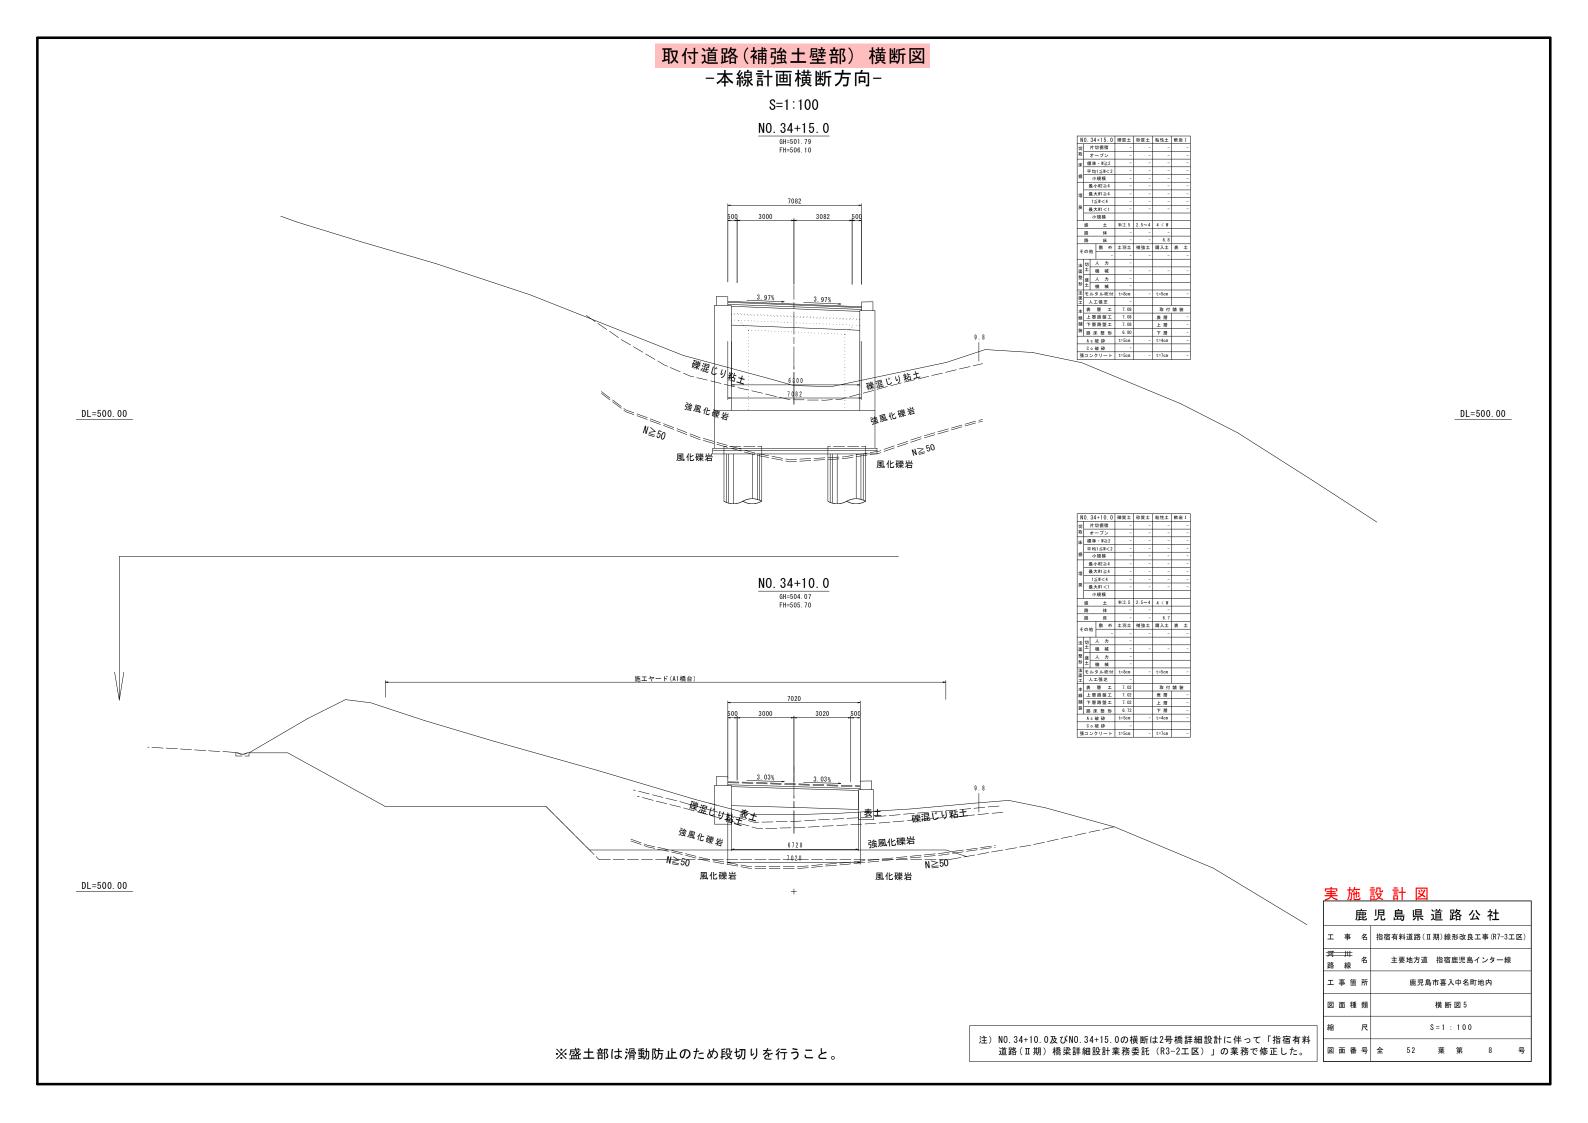

取付道路(補強土壁部) 構造図

<u>落蓋側溝300×300</u> (縦断用) S=1:20

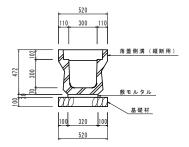

落蓋側溝300×	300 (維断用)	数量表	10.0m #	áУ
種 別	材 料	計 算 式	数 量	
基面整正		0.52×10.00	5.20	m 2
基 礎 材	再生材(RC40)	0.52 × 10.00 (t=100 mm)	5.20	m 2
敷モルタル	1 : 3	0.32×0.03×10.00	0.096	т 3
落 蓋 側 溝	300 × 300	300×300×2000 W=347kg (縦断用)	5.00	本
蓋 版	L = 5 0 0	W = 4 8 k g	18.00	枚
集 水 蓋	L = 5 0 0	W = 40 k g	2.00	枚



集水蓋



_ 蓋 版_



199	盖版寸法表	単位:mm		
	名 称	a	b	t
	300	412	402	110






集水蓋寸法表 単位:mm												
名 称	a	b	t	t1								
300	412	402	100	50								


A型流末水路 S=1:20

No.31+18.3~No.34 右

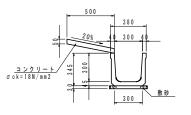

A型流末水路 荄	故量 表		10.0m当り
種 別	材 料	計 算 式	数 量
基 面 整 正		0.30×10.00	3.00 m2
敷砂		0.30×0.03×10.00	0.09 m3
U型側溝	300	300 × 300 × 2000 W=180 kg	5.00 本
コンクリート	σ ck=18N/mm2	0.50×0.05×10.00	2.50 m3
型 枠		0.05 × 2 × 10.00	1.00 m2

<u>U 型 側 溝 3 0 0 (水 路 用)</u> S=1:20 No.34~No.34+8.4 右

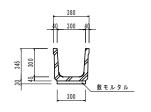


U型	J型側溝300(水路用) 数量表									10.0m当り		
	種		別		材	:	Ħ	計 算 式	数	量		
基	面	整	Ē	Œ				0.30×10.00	3.	. 0 0	m 2	
敷	ŧ	ル	Þ	ル	1	:	3	0.30×0.03×10.00	0.	. 09	m 3	
水	路	用	側	溝	300	× 3 (0	300 × 300 × 2000 W=180 kg	5.	0.0	本	

Gr側面図 S=1:20

No.34~No.34+8.4 右


土中用 Gr-C-4E

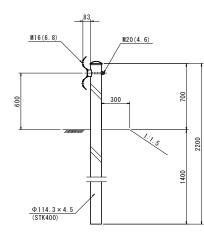


		鹿	児	島	県	道	: ;	路	公	社	
I	事	名	指宿	省料	道路(Ⅱ期	線	形改县	良工事	≨ (R7–3	王区)
河路	線	名		主要	地方道	1 指	宿	鹿児島	島イン	ター	泉
I	事篋	所		鹿児島市喜入中名町地内							
図	面種	類				Ħ	茸道	- 図			
縮		尺				S =	1	: 20			
図	面番	号	全		5 2	ş	HIV.	第		9	号


取付道路(補強土壁部) L型擁壁工

L型擁壁工展開図 S=1:50

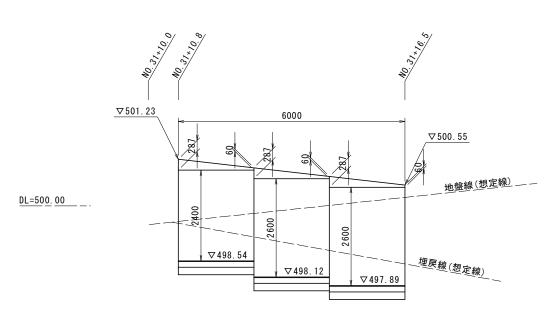

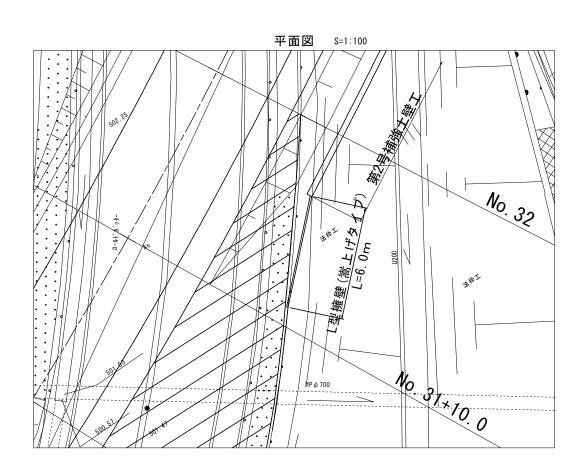

標準断面図 s=1:20

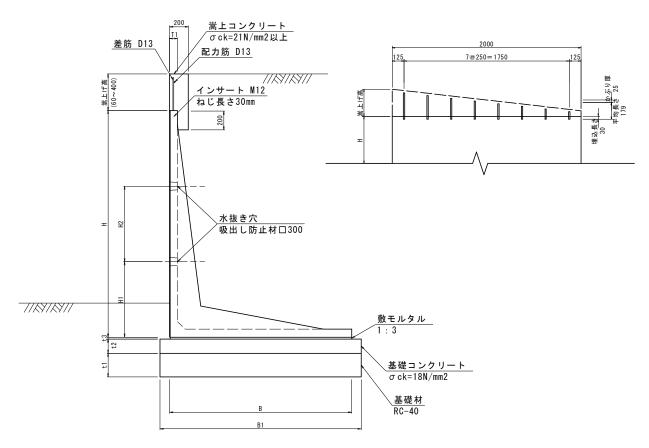



	寸法・	材料表													
ſ	呼	称		寸 法 (mm)											
			Н	В	B1	T1	t1	t2	t3	H1	H2				
ſ	28	00	2400	1930	2130	85	150	100	20	800	800				
	30	00	2600	2050	2250	00	150	100	20	800	800				

L型擁壁工(嵩上げタ	イプ)数量表		1	ヶ所当り
名 称	摘要	計 算 式	数量	単位
L型擁壁(嵩上げタイプ)	H=2800	嵩上げ高H=60~287 L=2000 W=2720kg	2.0	m
L 空機室(高工リライフ)	H=3000	嵩上げ高H=60~287 L=2000 W=2850kg	4.0	m
嵩上げコンクリート	σck=21N/mm2以上	$\{(0.060+0.287) \times 2.0 \times 1/2+0.200 \times (0.200-0.150)\} \times 0.200 \times 3$	0. 21	m3
差筋	D13 0.995kg/m	$7@250=1750 8 \times 0.179 \times 3 = 4.296 0.995 \text{kg/m} \times 4.296 \text{m} = 4.27 \text{kg}$	0.004	t
配力筋	D13 0.995kg/m	6.0-0.125 × 2 = 5.75 0.995 kg/m × 5.75 m=5.72 kg	0.006	t
基面整正		2. 130 × 2. 0+2. 250 × 4. 0	13. 26	m2
基礎材	t=150mm RC-40	2. 130 × 2. 0+2. 250 × 4. 0	13. 26	m2
基礎コンクリート	σ ck=18N/mm2	$(2.130 \times 2.0 + 2.250 \times 4.0) \times 0.100$	1. 33	m3
基礎型枠		0. 100 × 6. 0 × 2	1. 20	m2
敷モルタル	1:3	(1.930 × 2.0+2.050 × 4.0) × 0.020	0. 24	m3

鹿	児 島 県 道 路 公 社
工事名	指宿有料道路(Ⅱ期)線形改良工事(R7-3工区)
河 井 名路線	主要地方道 指宿鹿児島インター線
工事箇所	鹿児島市喜入中名町地内
図面種類	L型擁壁工
縮 尺	S = 図 示
図面番号	全 52 葉 第 10 号


取付道路(補強土壁部) 法枠工

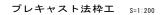

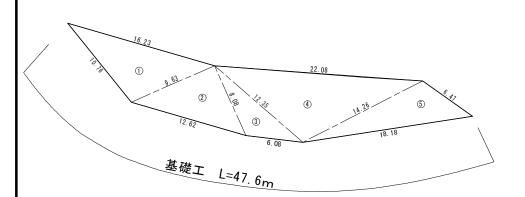


記号	а	b	С	s	面積 mi
1	10.76	9.63	16. 23	18.31	49.96
2	9.63	8.08	12.62	15.17	38.98
3	8.08	12.35	6. 08	13.26	21. 18
4	12.35	14.26	22. 08	24.35	81.81
5	14.26	18.18	6. 47	19.46	41.02
面積 ㎡ 232.9					232. 95


標準断面図 S=1:20

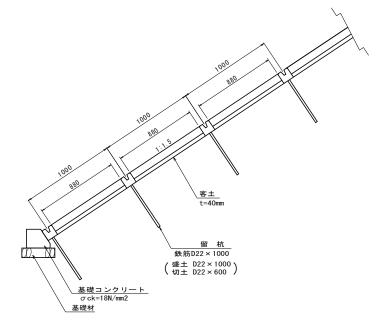

I 型構造図 S=1:20

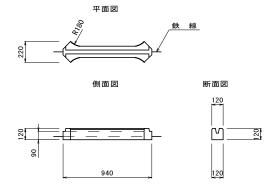


基礎構造図 S=1:10

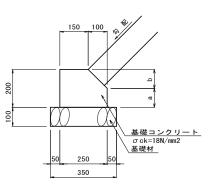

連結部詳細図 S=1:10



I 型周辺用法枠 S=1:20

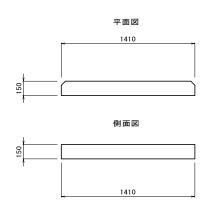


礎寸法及び数量	ᡶ表				10m当り
ゴロ 4 4 2 3	_	_	基礎材	コンクリート	型枠
ブロック勾配	а	b	(m3)	(m3)	(m2)
1:1.5	50	150	0.35	0. 43	4. 30

注热工数量表 (T型·軽量)

	重≄:空Ⅰ)灵	<u>[</u>)		1ヶ所当り
名 称	摘要	計 算 式	数量	単位
法枠	120 × 120 × 940	196本/100m2×232.95m2	457	本
法枠(周辺用)) 150×150×1410 33本/100m2×232.95m2		77	本
モルタル	1:3	0.075m3/100m2 × 232.95m2	0.17	m3
留杭	異形鉄筋等使用	1×232.95	233	本
基礎工			47. 6	m
客土吹付	t=4cm	0. 73 × 232. 95	170.1	m2

法面保護ブロック標準展開図

法枠工組立詳細図 (谷形積)

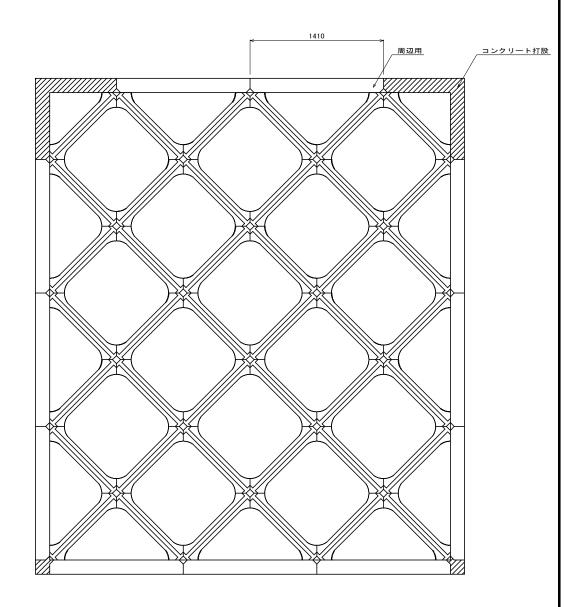


法枠工数量表 (I 型:軽量)

法枠工数	法枠工数量表 (I型:軽量) 100m2当り								
名	称	形状寸法	単位	数量	摘 要				
法	枠	120 × 120 × 940	本	196					
法	枠	150 × 150 × 1410	本	33	周	辺用			
モル	タル	1:3	m3	0. 075					
留	杭		本	100	異形鉄	筋等使用			
間	詰		m2	73. 16					

		J.	鹿	児	島	県	追	1	路	公	社	-	
I	哥	<u>.</u>	名	指宿	有料	道路(Ⅱ期)線	形改	良工	事 (R	7-3 工	区)
河路	制		名		主要	地方证	首 技	旨宿	鹿児	島イ	ンタ	一線	
I	事	箇	所			鹿児	島市	喜刀	中	各町均	也内		
図	面	種	類					法卡	ヤエ				
縮			尺					S = [図 示				
図	面	番	号	全		52		葉	第		11		号

取付道路(補強土壁部) 取壊し工図

S=1:500

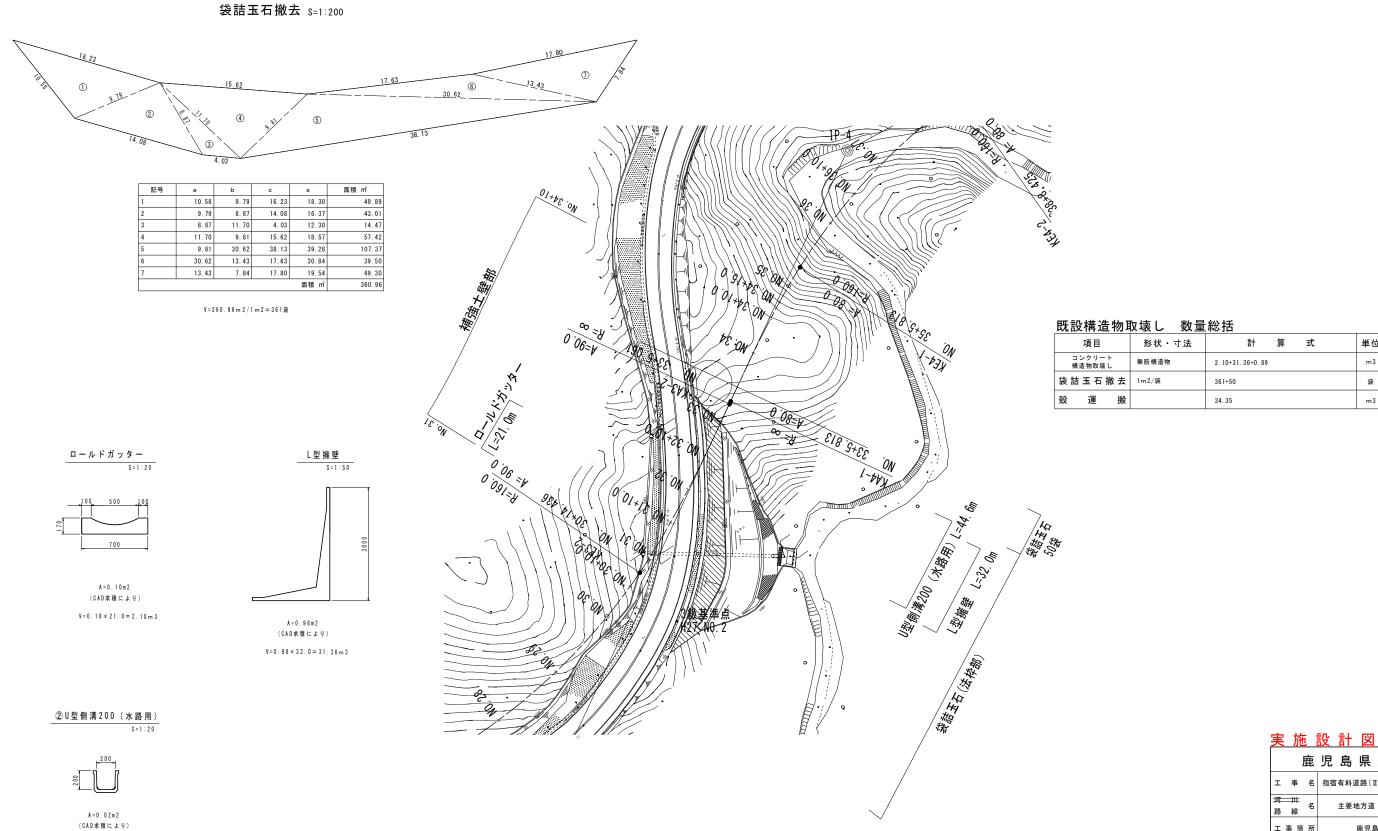


V = 0 . 0 2 × 4 4 . 6 = 0 . 8 9 m 3

		J.	鹿	児	島	県	違	1	路	公	社		
I	哥	<u>.</u>	名	指宿	有料	道路(Ⅱ期)線	形改	良工	事 (R7	-3エ	区)
河路	月 彩		名		主要	地方道	道 扌	旨宿	鹿児	島イ	ンター	-線	
I	事	箇	所			鹿児	島市	喜刀	中	名町均	也内		
図	面	種	類				取	壊	ιJ	С			
縮			尺				5	S = [図 示				
図	面	番	号	全		52		葉	第		12		号

(1式当り)

34.35

単位

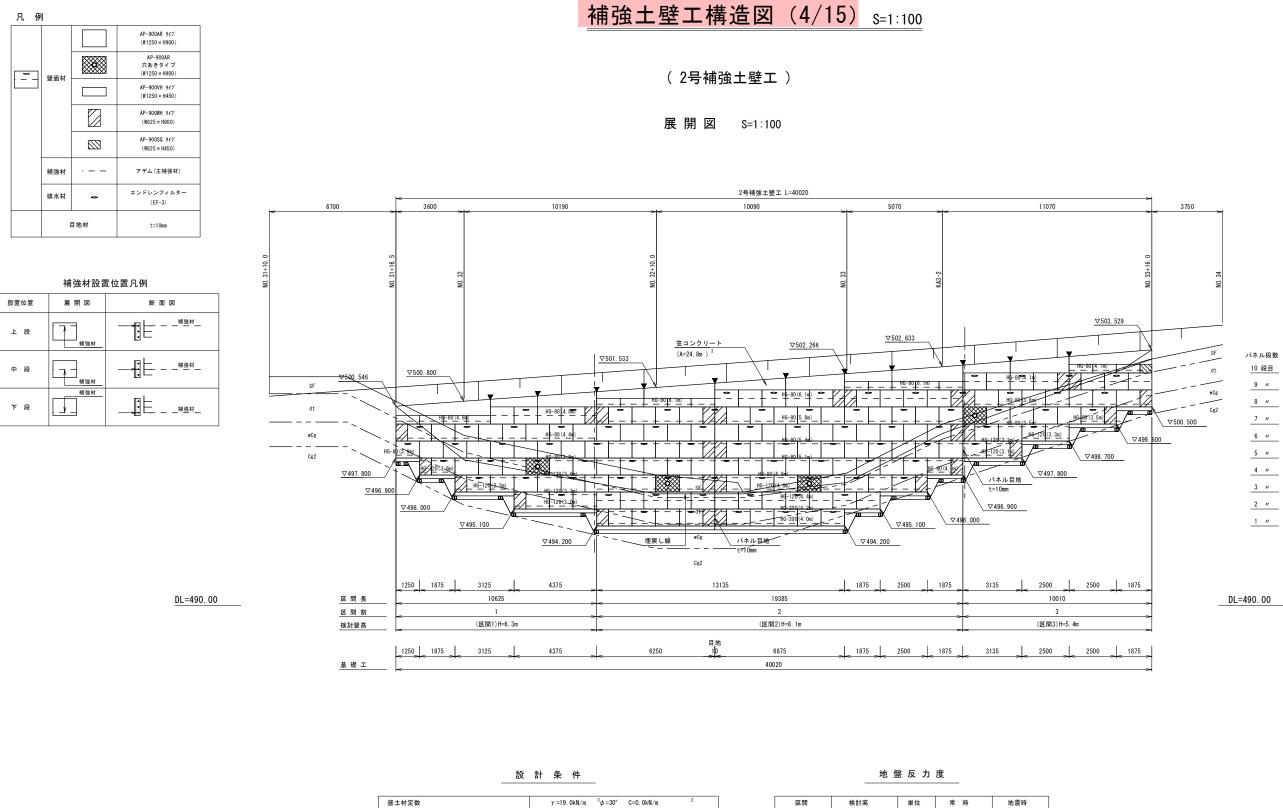

kh = 0.14 kh = 0.10 kh = 0.14

α₁=0.00, α =1₋₂00

活荷重 q = 10kN/m

(L2地震動・II 種地盤) 外的安定 (地域区分: C地域) 全体安定 設計安全率 安全率の種類 常時 地震時 引抜きに対する安全率 Fs ≧ 2.00 Fs ≧ 1.20 転倒に対する安全率 e ≦ B/6 e ≤ B/3 滑動に対する安全率 Fs ≧ 1.50 Fs ≧ 1.20 極限支持力に対する安全率 Fs ≧ 3.00 Fs ≧ 2.00

※「アデムウォール(補強土壁)工法設計・施工マニュアル (平成26年9月)」

内的安定

※ 施工前に盛土材の土質試験を実施し設計定数の確認を行なうこと。

補強材の摩擦補正係数

設計水平震度

載 荷 重

区間	検討高	単位	常時	地震時	
1	H= 6.3m	kN/m ²	207. 5	197. 9	
2	H= 8.1m	"	247. 0	237. 9	※最大値
3	H= 5.4m	"	159.8	153.7	

※各断面において上記に示す値以上の許容支持力度を確保すること。

実 施	設 計	义			[A-	-1工区】
鹿児	島	県	道	路	公	社
工事名	指宿有料	.道路(Ⅱ	[期)線用	/ 改良コ	二事 (R7-	3工区)
河川名路線	主要	要地方道	指宿鹿	児島イ	ンター	線
工事箇所	鹿児島	郡	入中名	m 村	-	地内
図面種類		補強土	壁工構造	豊図(4	/15)	
縮尺			S=1 :	100		
図面番号	全	52	葉:	第	13	号

補強土壁工構造図 (5/15)

出来形管理基準 (参考)

適用	管理項目	管理基準	頻度	備考
基盤工	基準高	±50mm		
	基準高	±50mm		
外壁	高さ H<3m	—50mm		
" -	H≧3m	—100mm		
	勾配精度	±0.03Hかつ±300mm以内		勾配精度
	敷設長さ	— Omm		
補強材	叔政文で	+150mm	施工延長40m毎に1箇所	高さ
	敷設間隔	±0.10V (V:計画敷設層厚)	延長40m以下のものは1施工箇所	□ □ □ □ □ □ □
	幅・高さ	— Omm	につき2箇所	0:1
切盛境	MH FIELD C	+50mm		
排水工	管 径	— Omm		
	E 1±	+50mm		
	敷設長さ	— Omm		
水平	N IX IX C	+150mm		
排水材	敷設間隔 縦	±0.10V (V:計画敷設層厚)		
	横	±100mm		

※出来形管理基準値は、発注者の定める基準に従う。

特に指定が無い場合、または、発注者の定める基準値が上表と異なる場合は、発注者と協議のうえ管理値を定めること。

特記事項

盛十材条件	施工前に盛土材の土質試験を実施し設計定数の確認を行なうこと。
盤工材 宋件	盛土材は、適切な含水比で施工されること。
地黎条件	良好な地盤、または、適切な処置が施された地盤とすること。
地盤架件	床堀り完了後に、所定の支持力を満足するか確認すること。
	適切な排水処理を施すこと。
48-1.67 14	施工時に予期せぬ湧水が確認された場合は、速やかに排水対策を行うこと。
排水条件	施工中は、仮排水工を設けるなど盛土本体かつ壁面部へ水を導かないよう
	排水処理を行うこと。
壁面材	壁面材は、補強盛土体を長期的に保護できるコンクリート製品を用いること。
型 単 村	壁面材は、設計基準強度30N/mm 以上確保された材料とすること。
	主補強材は、(一財)土木研究センターの技術審査証明制度の認定品とする。
	曲線部、折れ部において、隣接する主補強材間の隙間が10cm程度以上となった
補強材	場合は、同質・同等の材料にて隙間を埋める措置を行うこと。
	内曲りとなる施工区間において補強材が重なり合う場合は、ジオテキスタイル
	が相互に接触しない程度に盛土材料を挟むなどして、摩擦力を確保すること。
安全管理	安全管理は、労働安全衛生法および労働安全衛生規則などに遵守すること。

施工管理基準値(参考)

適用	管理項目		規格値	試験基準
盛土の 締固め 規定	品質規定	現場密度 の測定	(締固め度) 1. 最大乾燥密度 ρ dmaxの95%以上 (締固め試験JIS A 1210 A, B法) 2. 最大乾燥密度 ρ dmaxの90%以上 (締固め試験JIS A 1210 C, D, E法) 2. の場合、標準の施工仕様よりも締固めエネルギーの大きな転圧方法に適用する。 (修工含水比)	500m 亡1回の割合 ただし、1,500m 未満の工事は 1工事当たり3回以上。
			、地上ロバルが 最適含水比Woptと所定の締固め度が得られる湿潤側の含水 比範囲	

※現場における締固め試験を実施し、施工機械、締固め回数等の仕様を確認すること。

※施工管理基準値は、発注者の定める基準に従う。

特に指定が無い場合、または、発注者の定める基準値が上表と異なる場合は、発注者と協議のうえ管理値を定めること。

(各号共通)

最上段のグリッドベルト取付位置

S=1:50


最上段パネルH450タイプ






風化砂岩

モルタル吹付

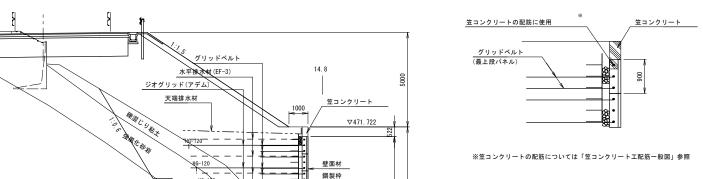

単粒度砕石

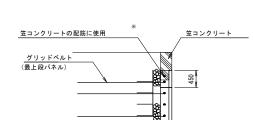

S=1:50

最上段パネルH900タイプ

水平排水材標準配置図

S=1:50


ジオグリッド標準敷設図

1250 1250


1250

1200

DL=465.00

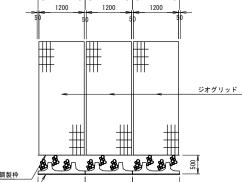

1250

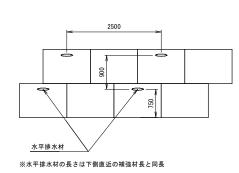


基盤排水層詳細図 S=1:50

基盤排水層


6100

※各補強材の敷設長は展開図に図示 ※水平排水材の長さは下側直近の補強材長と同長

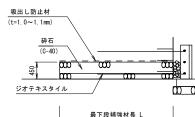



S=1:20

基礎工(段上り部) S=1:40

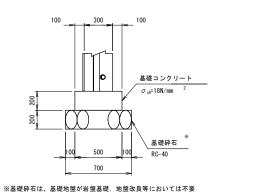

基礎工(標準部)

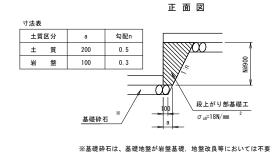

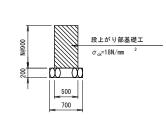


<u>実 施</u>	設 計	- 図			[A-	1工区]
鹿児	島	県	道	路	公	社
工事名	指宿有料	道路(I	I期)線用		Ľ事(R7-	3工区)
河川名路線	主要	要地方道	指宿鹿	児島イ	ンター	泉
工事箇所	鹿児島	郡書	 入中名	耐村	-	地内
図面種類		補強土	壁工構造	造図 (5	/15)	
縮尺			図	示		
図面番号	全	52	葉:	第	14	号

補強土壁工構造図 (8/15)

(2号補強土壁工)

展開図 S=1:100

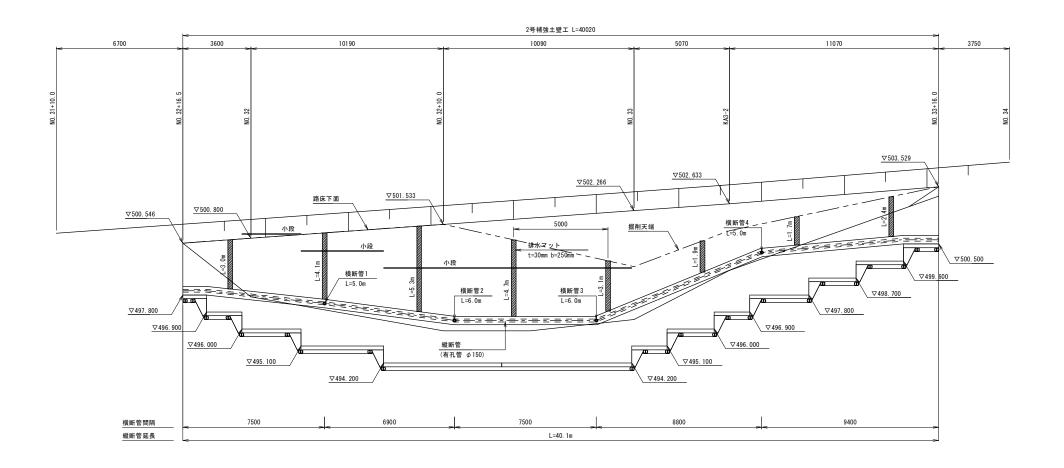

DL=490.00

DL=490. 00

 実施
 設計図
 (A-1エ区)

 鹿児島県道路公社

 工事名
 指宿有料道路(II期)線形改良工事(R7-3工区)

 河川名
 主要地方道指宿鹿児島インター線

 工事箇所
 鹿児島郡 喜入中名町村中村中内村田田種類
 本額土壁工構造図(8/15)

 縮尺
 S=1:100


 図面番号
 全
 52
 業第
 15
 号

補強土壁工構造図 (9/15)


(各号共通)

代表断面図 S=1:100

(NO. 16)

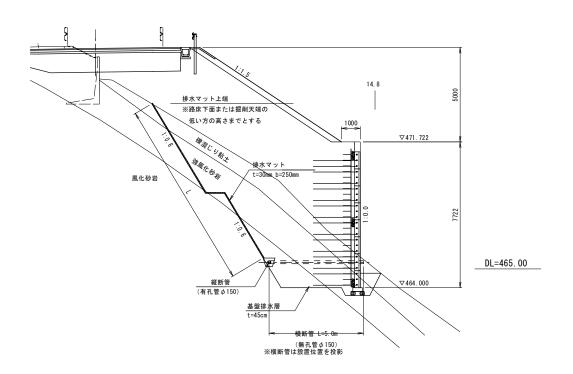


排水計画 平面図

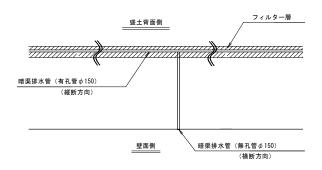


暗渠排水管詳細図

S=1:20

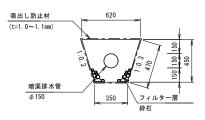

排水マット (t=30mm b=250mm)


S=1:5

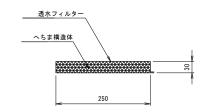


実 施	設 計	- 図			[A-	1工区]
鹿児	島	県	道	路	公	社
工事名	指宿有料	道路(]	I期)線F	形改良二	L事(R7-	3工区)
河川名路線	主要	更地方道	指宿鹿	見見島イ	ンター	線
工事箇所	鹿児島	郡	喜入中名	村村	-	地内
図面種類		補強土	壁工構造	告図 (9	/15)	
縮尺			図	示		
図面番号	全	52	葉	第	16	号

補強土壁工構造図 (10/15)

断面図(A-A)

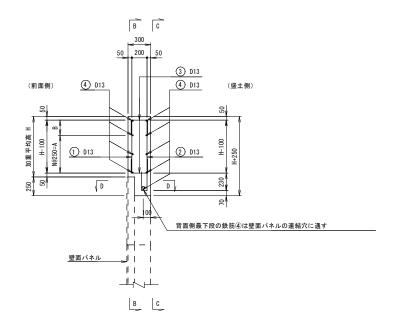

鉄筋加工図

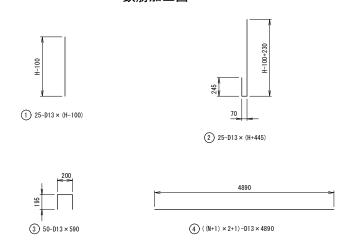

鉄筋重量表	(1号補強土	壁工

	鉄筋重量表	(1号補強土	壁工)					(延長5.0m当り)
	記号	径	長さ	本数	単位重量	1本当り重量	重量	形状
	1	D13	490	25	0.995	0.49	12. 25	
	2	D13	1030	25	0.995	1.02	25. 50	ل
	3	D13	590	50	0.995	0.59	29. 50	
Γ	4	D13	4890	7	0.995	4.87	34. 09	
	D13 - 101.34 kg							kg

加重平均高 H=583mm


鉄筋重量表	鉄筋重量表(2号補強土壁工) (延長5.0								
記号	径	長さ	本数	単位重量	1本当り重量	重量	形状		
1	D13	530	25	0.995	0.53	13. 25			
2	D13	1070	25	0.995	1.06	26. 50			
3	D13	590	50	0.995	0.59	29. 50			
4	D13	4890	9	0.995	4.87	43. 83			
					D1	3 - 113.08	kg		

加重平均高 H=621mm


笠コンクリートエ配筋一般図

S=1:25


正面図 (B-B)

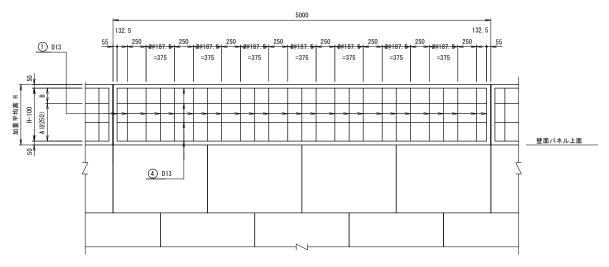

背面図(C-C)

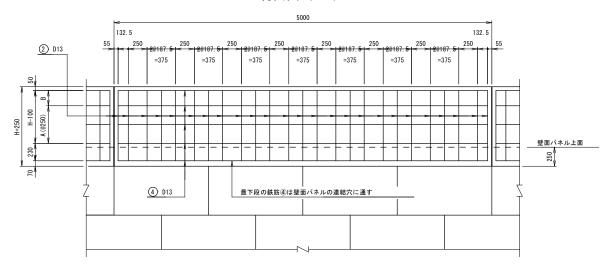

平面図(D-D)

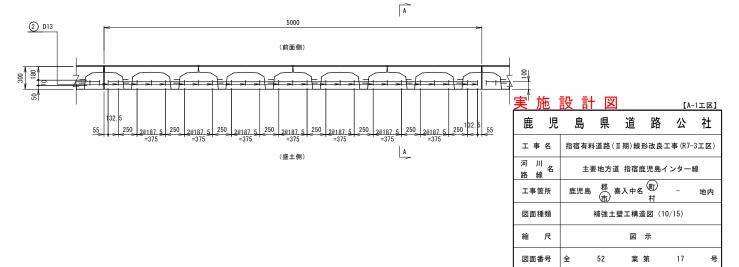


補強土壁工構造図 (11/15)


補強土壁部材図(1)


AP-900WH




AP-900AR AP-900VH 正面図 側面図 正面図 下面図

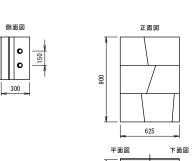

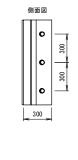

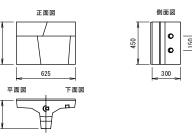


AP-900SQ

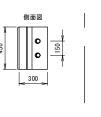



穴あきパネル S=1:20


AP-900AR-M200

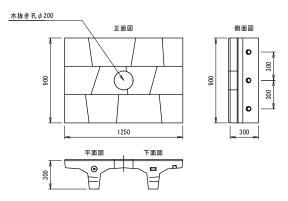

ジオグリッド(アデム) S=1:2

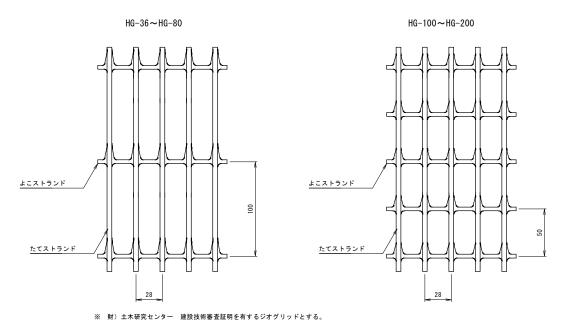

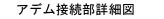

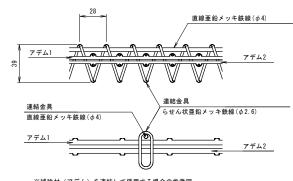

S=1:2


※補強材(アデム)を連結して使用する場合の参考図。 ※補強材(アデム)の連結には専用の連結部材を使用すること。 ※補強材の設計長によっては連結金具を使用しない場合がある。


連結方法(強度別重ね幅および連結数)


建和刀広(強度別里44冊のよび連和奴)					
補強材規格	重ね幅	連結数			
HG-36∼HG-60	600mm以上	2列			
HG-80	800mm以上	3列			
HG-100∼HG-150	1000mm以上	4列			
HG-200	1200mm以上	5列			

笠コンクリート(有筋)


Q−1	. 20	

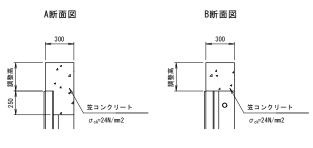

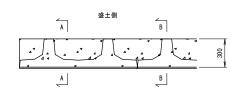

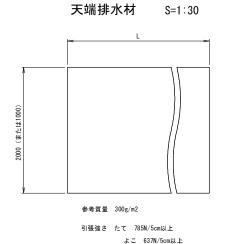

水平排水材 S=1:5

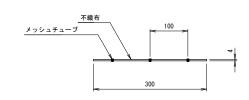


固定ピン S=1:5





実施	設計	· <u>図</u>			[A-	-1工区]
鹿児	島	県	道	路	公	社
工事名	指宿有料	道路(Ⅱ	[期)線刑		Ľ事(R7-	3工区)
河川名路線	主要	更地方道	指宿鹿	児島イ	ンター	線
工事箇所	鹿児島	郡	入中名	m 村	-	地内
図面種類	:	補強土星	建工構造	図 (11	/15)	
縮尺			図	示		
図面番号	全	52	葉:	第	18	号


補強土壁工構造図(12/15)

補強土壁部材図(2)

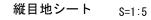


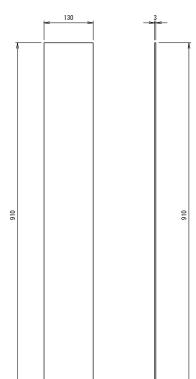


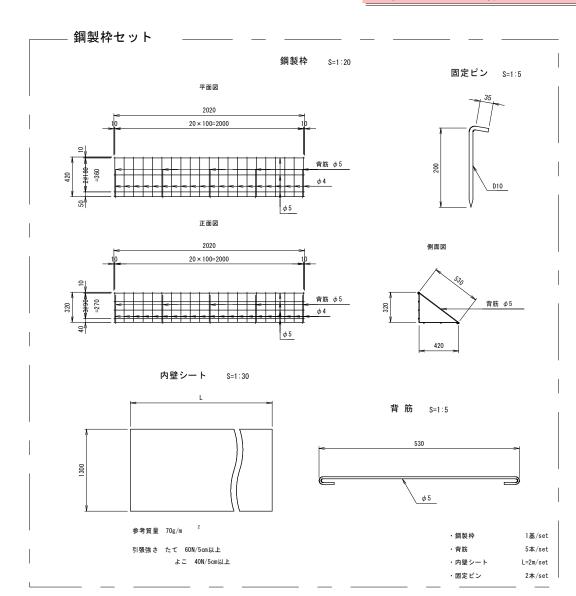

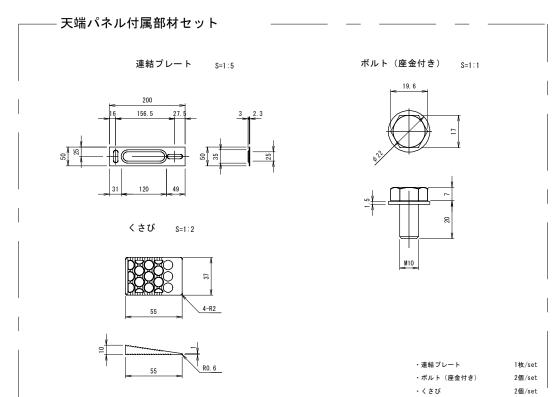


– パネル付属部材セット

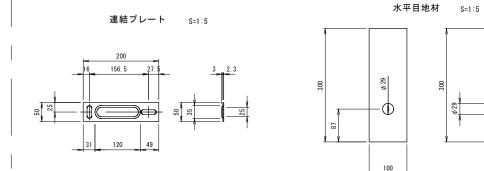

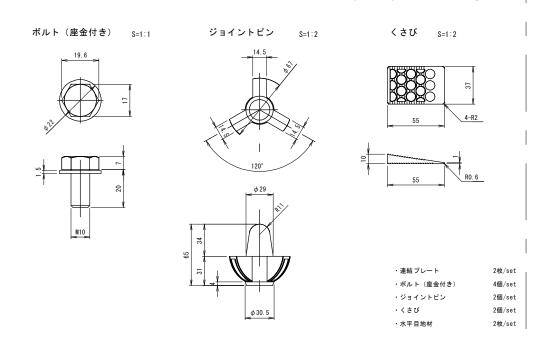

グリッドベルトセット

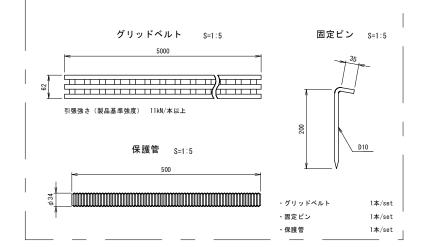


<u>実施</u>	設 計	- 図			[A-	-1工区】
鹿児	島	県	道	路	公	社
工事名	指宿有料	道路(Ⅱ期)線:	形改良	L事(R7-	3工区)
河川名路線	主要	更地方道	1 指宿居	恵児島ィ	′ンター	線
工事箇所	鹿児島	郡	客入中名	耐村	-	地内
図面種類		補強土	壁工構造	吉図 (1:	2/15)	
縮尺			図	示		
図面番号	全	52	葉	第	19	号

補強土壁工構造図 (13/15)

補強土壁部材図(3)

アデムウォール構造図 S=1:20

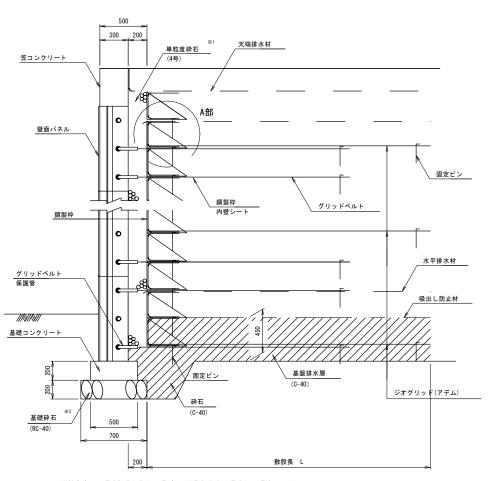



- ※1:単粒度砕石は4号を標準とする。4号が入手困難な地域は5号または6号を用いる。
- ※2:基礎砕石は、基礎地盤が岩盤基礎、地盤改良等においては不要。

補強材

アデムウォール背面形状図

最上段の壁面パネルにおけるグリッドベルト設置位置

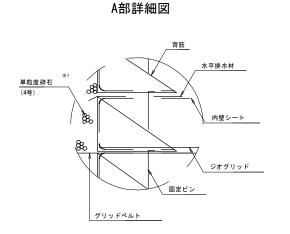

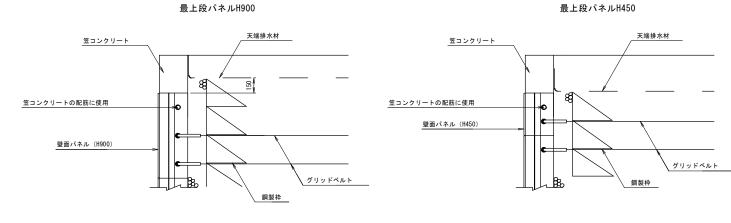

- ※ 最上段部が高さ900 (AR,WHパネル) の場合には、グリッドベルトを中段および最下段の穴に取り付ける。
- ※ 高さ900および450パネルともに、最上段の穴は笠コンクリートエの配筋に使用する。(笠コンクリートエー般図参照)

グリッドベルト

 実施設計図
 (A-1エ区)

 鹿児島県道路公社

 工事名
 指宿有料道路(I期)線形改良工事(R7-3エ区)


 河川路線
 主要地方道指宿鹿児島インター線

 工事箇所 庭児島郡 高入中名町 中地内図面種類 補強土壁工構造図 (13/15)

 縮尺 図示


 図面番号 全 52 葉第 20 号


補強土壁工構造図 (14/15)

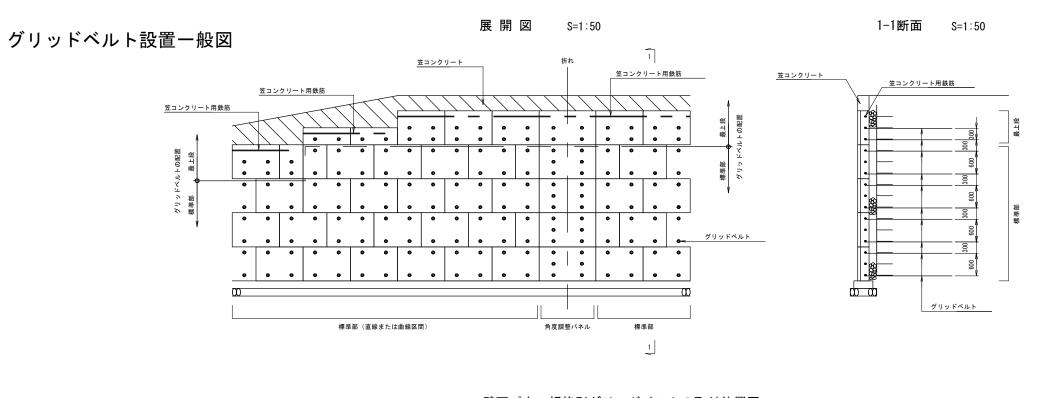

壁面パネル規格別グリッドベルトの取付位置図


最上段

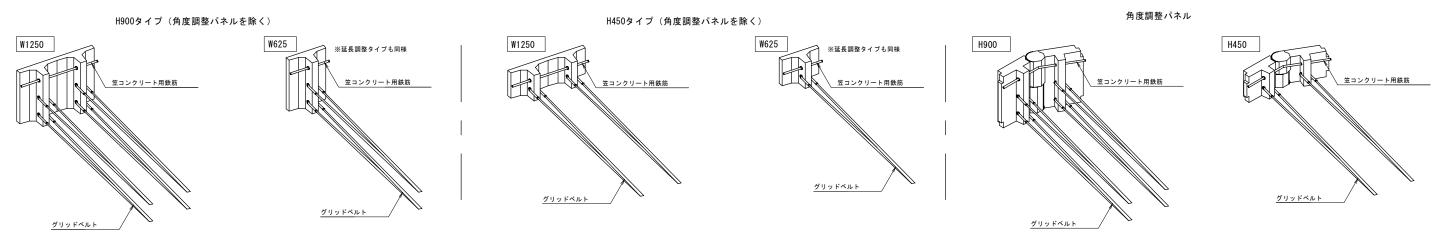

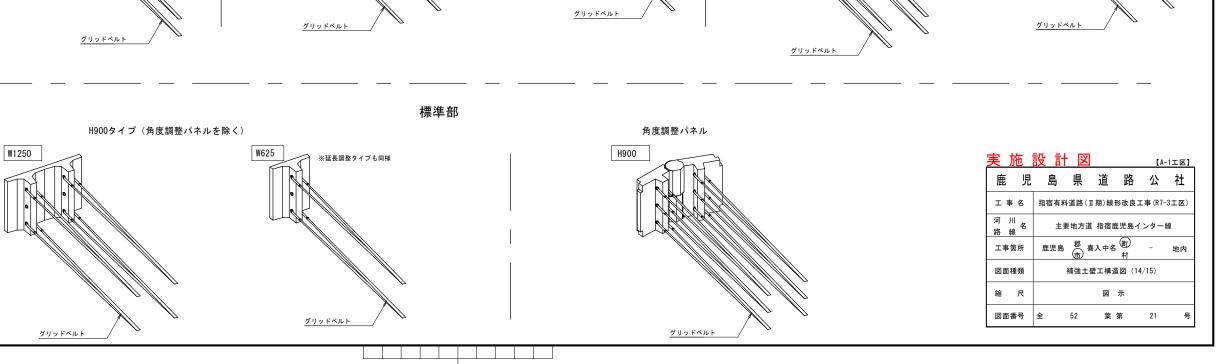

補強土壁工構造図(15/15)


連結プレート・縦目地シート(吸出し防止材)設置一般図

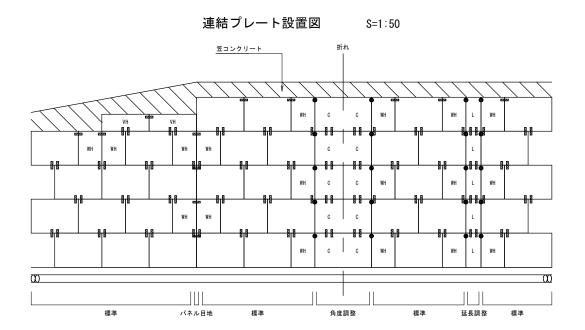

凡例			
記号	名 称	対象パネル	
B 85553	連結プレート	全パネル	
● L形連結プレート		角度調整パネル、延長調整パネル	


壁面パネル凡例	
記号なし	標準パネル(H900×W1250)
WH	標準パネル(H900×W625)
VH	標準パネル (H450×W1250)
С	角度調整パネル(片側)
L	延長調整パネル

縦目地シート・吸出し防止材設置図 S=1:50

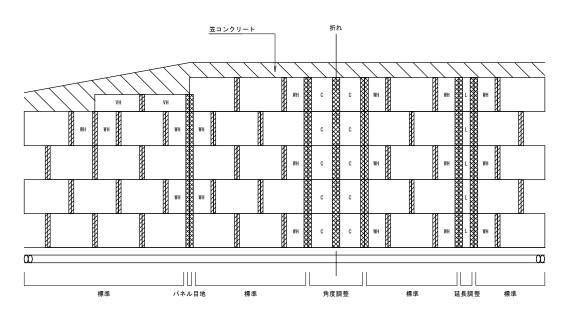


凡 例		
記号	名 称	設置ヶ所
	縦目地シート (w130×h910)	下記除く標準パネル間
	吸出し防止材	角度調整パネル、延長調整パネル
KM	(w300程度)	パネル目地

壁面パネル凡例	
記号なし	標準パネル(H900×W1250)
WH	標準パネル(H900×W625)
VH	標準パネル(H450×W1250)
С	角度調整パネル(片側)
L	延長調整パネル

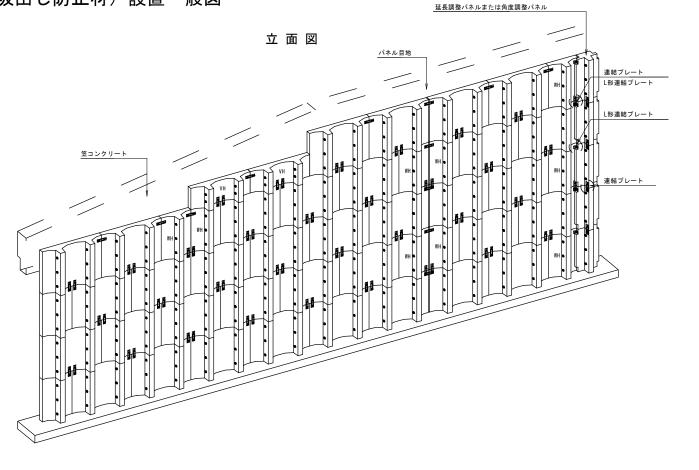

縦目地シート、吸出し防止材取付図(平面図)

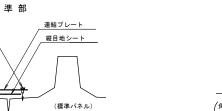


	吸出し防止材 w=300mm程度
	連結プレート
(標準パネル)	(標準パネル)
<u>目地材</u> t=10mm	ポルト(M10)

パネル目地部

(標準パネル)

調整パネル部

S=1:10

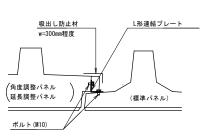

 鹿児島県道路公社

 工事名
 指宿有料道路(II期)線形改良工事(R7-3工区)


 河川名
 主要地方道指宿鹿児島インター線


 工事箇所
 鹿児島郡 高入中名町 - 地内村


 図面種類
 補強土壁工構造図(15/15)


 縮尺
 図示


 図面番号
 全 52 葉第 22 号

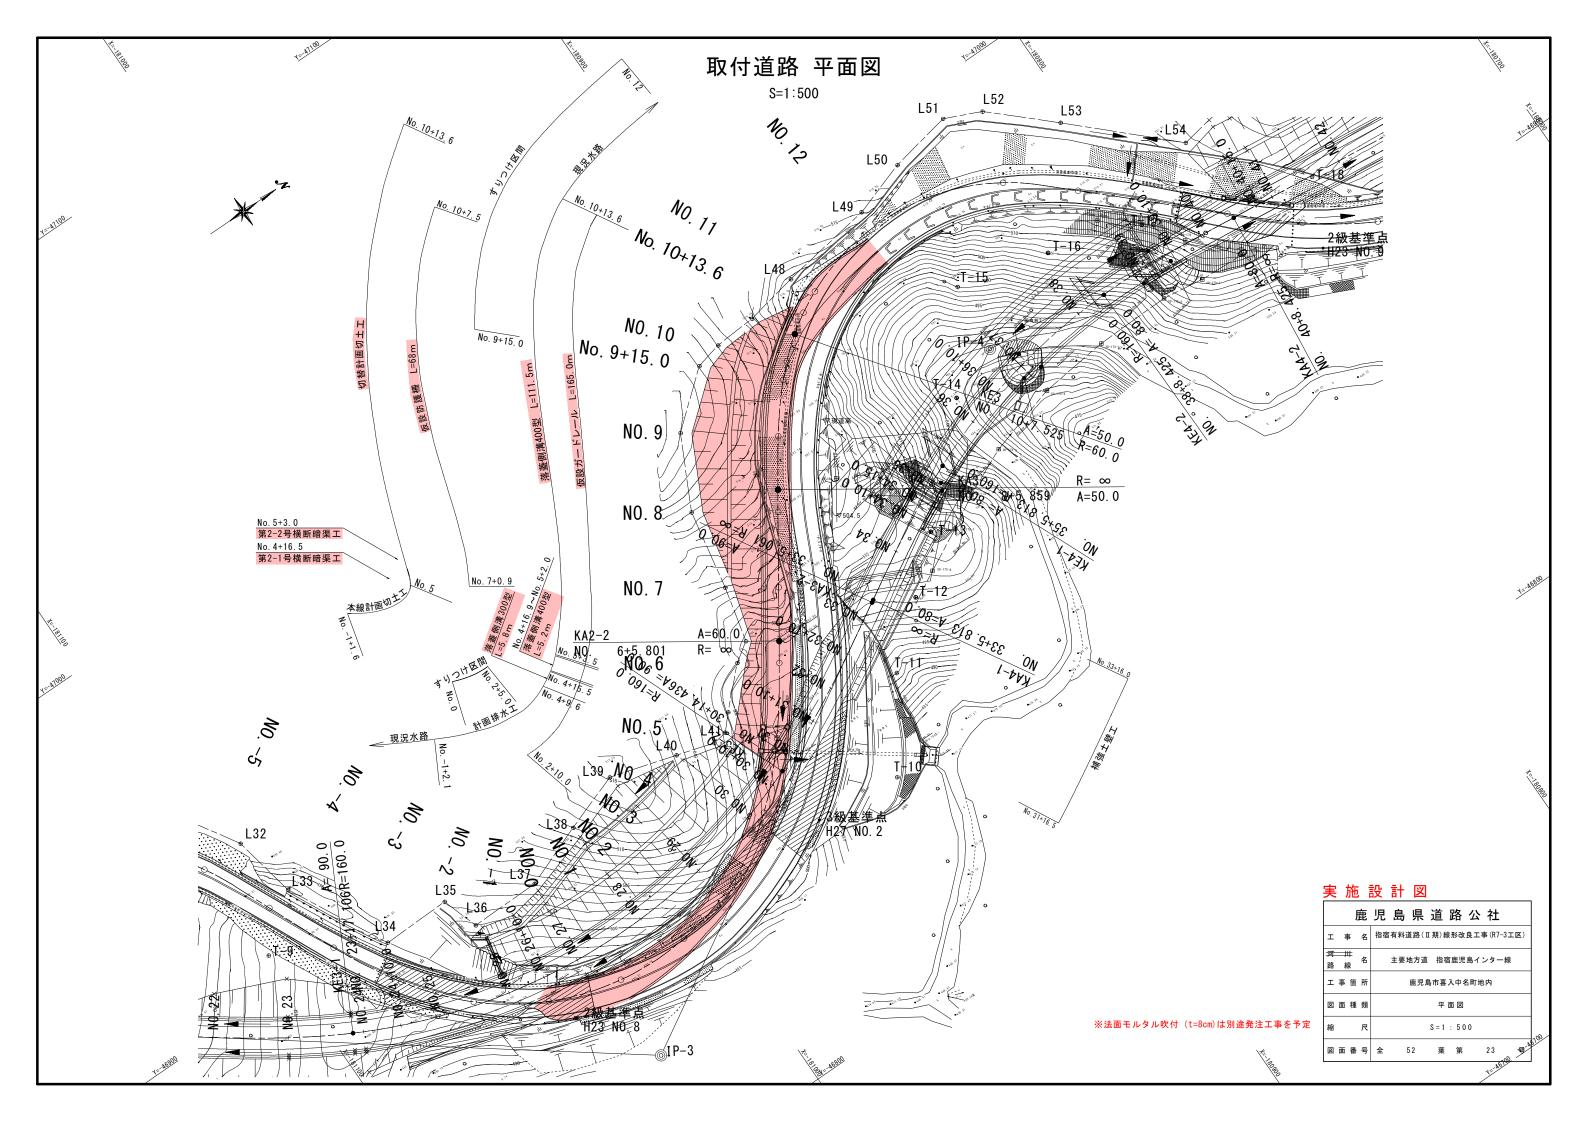


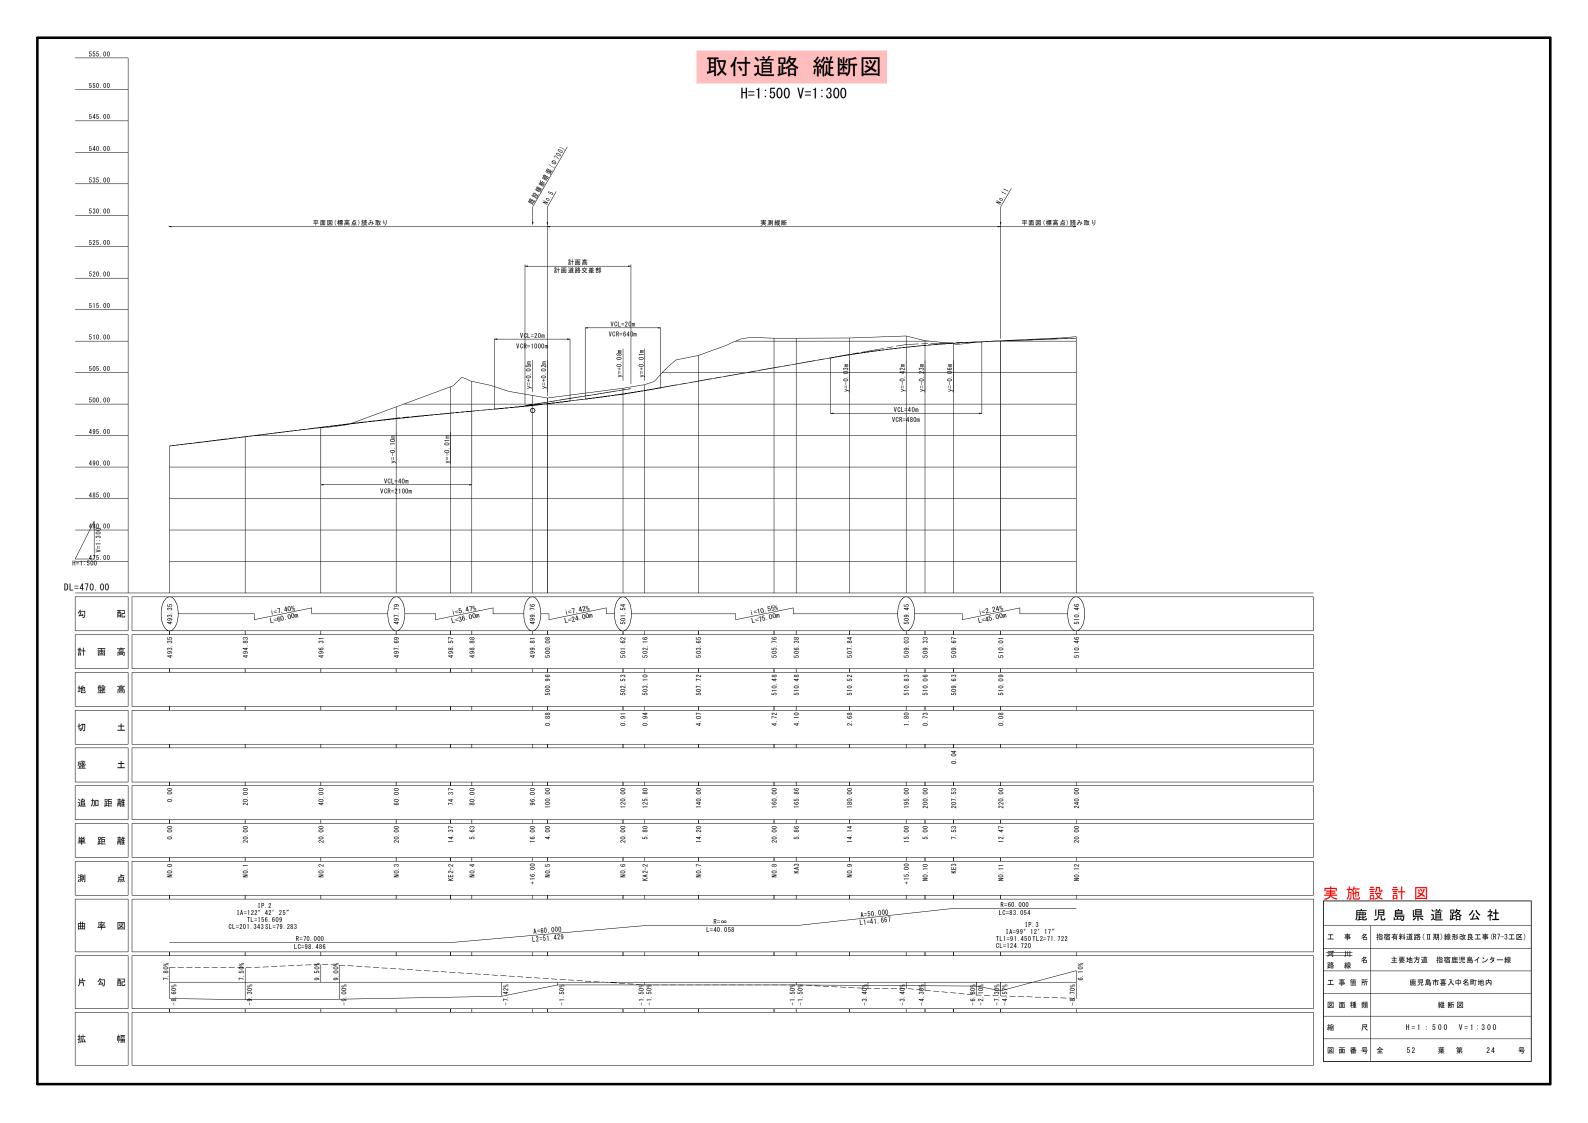


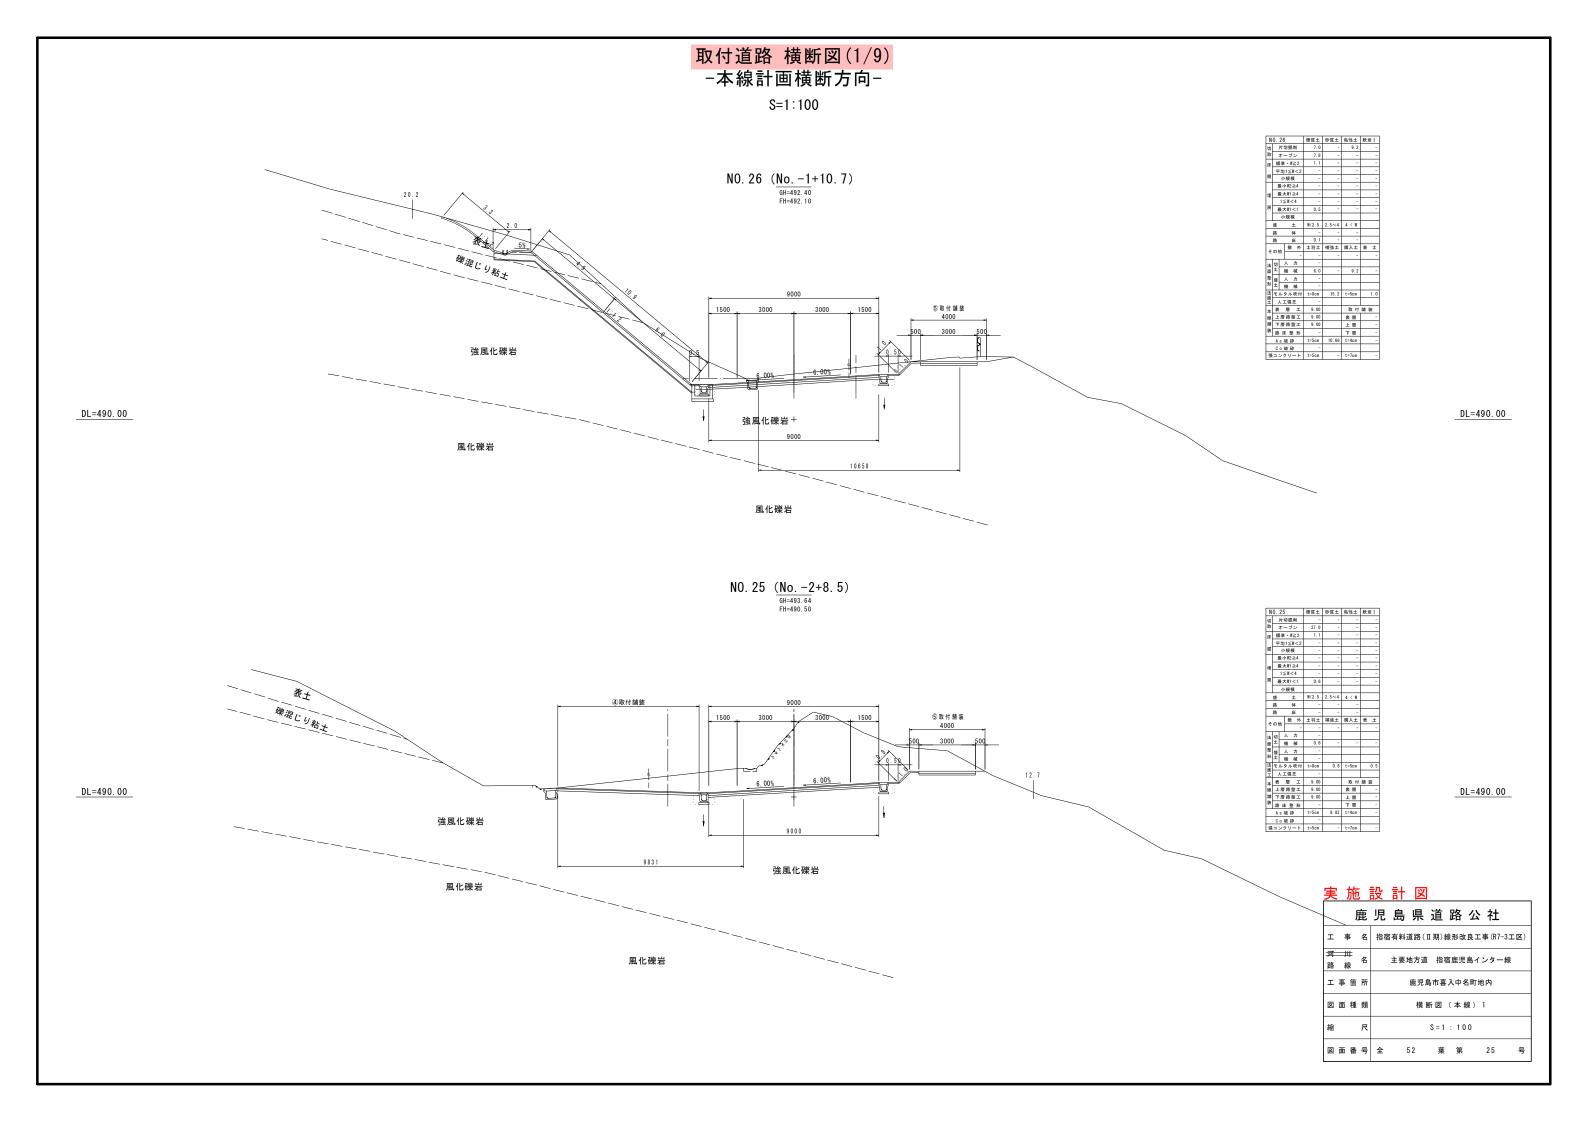

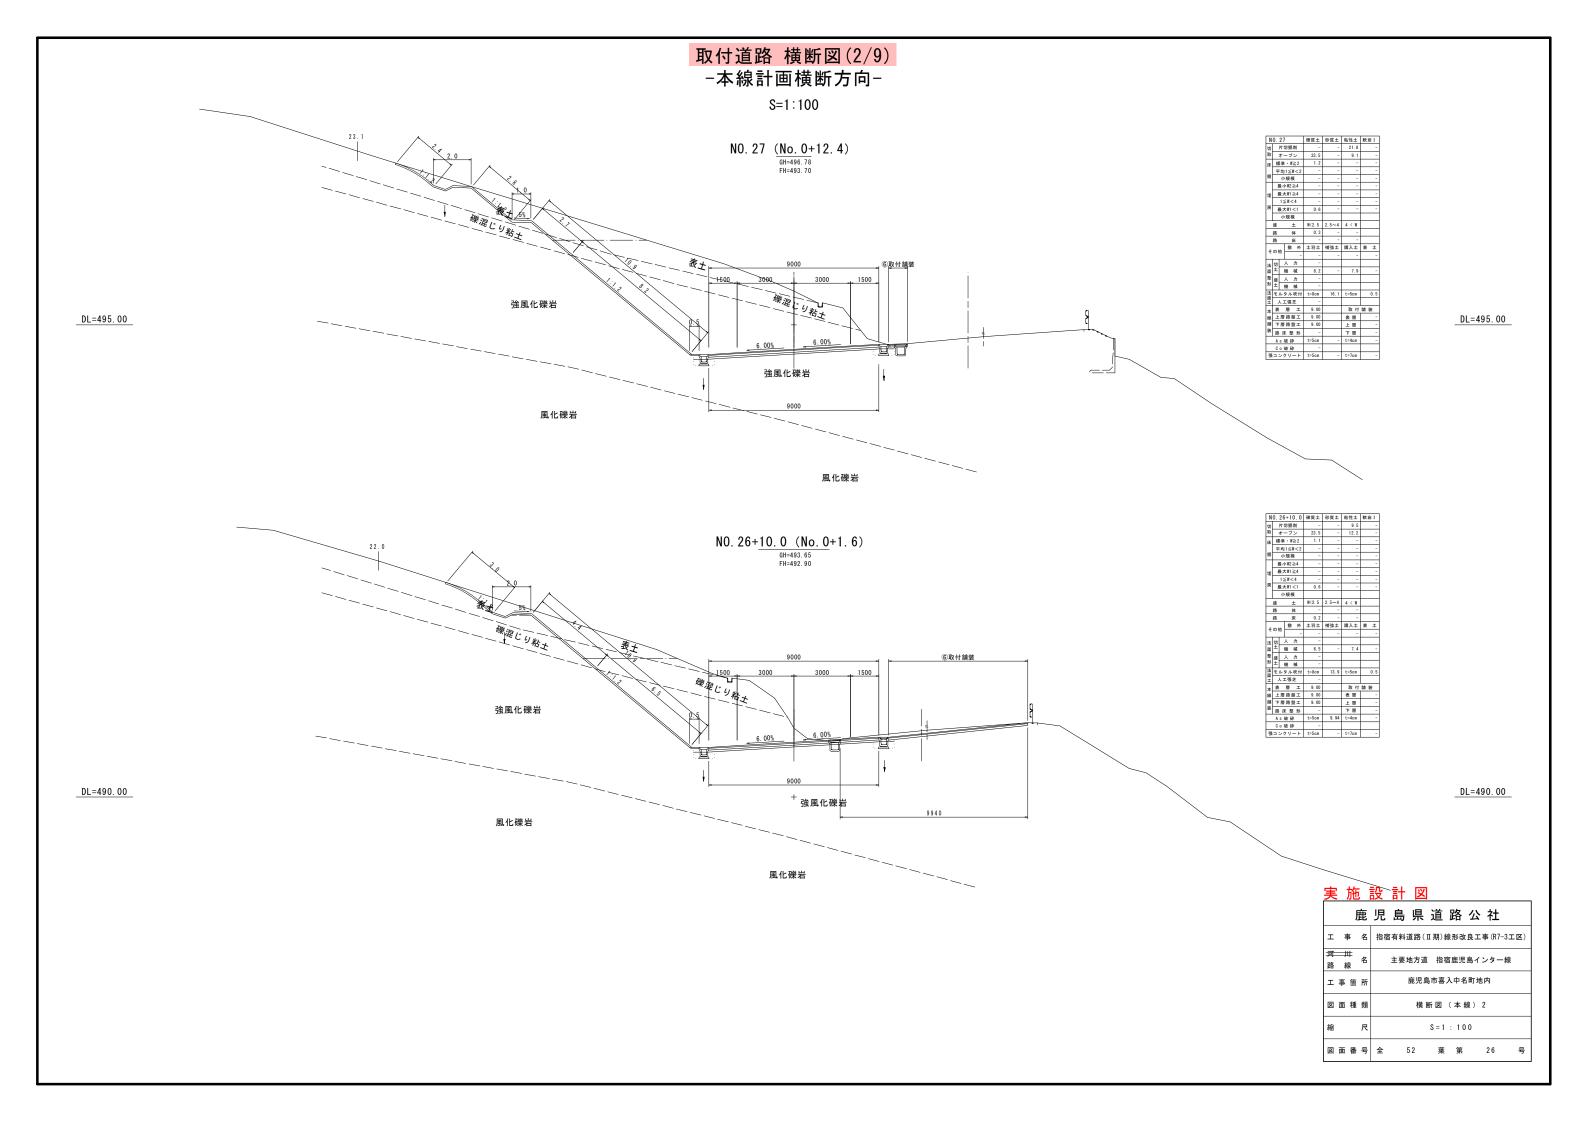

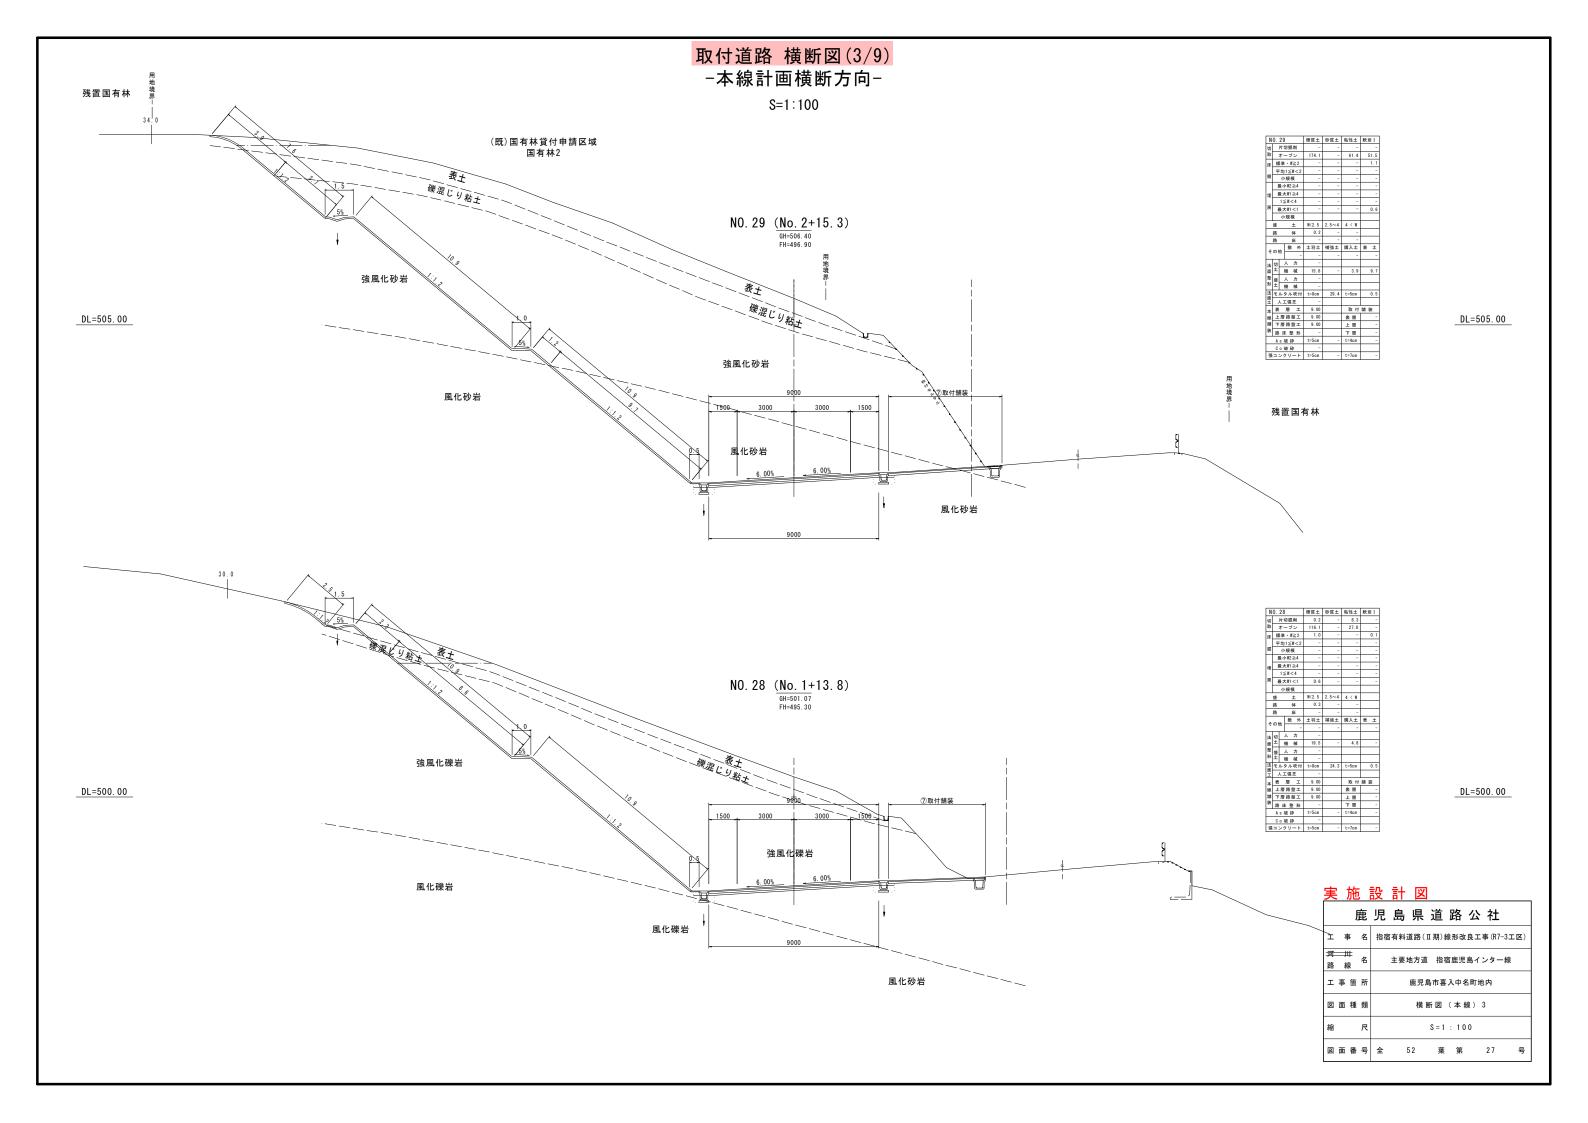


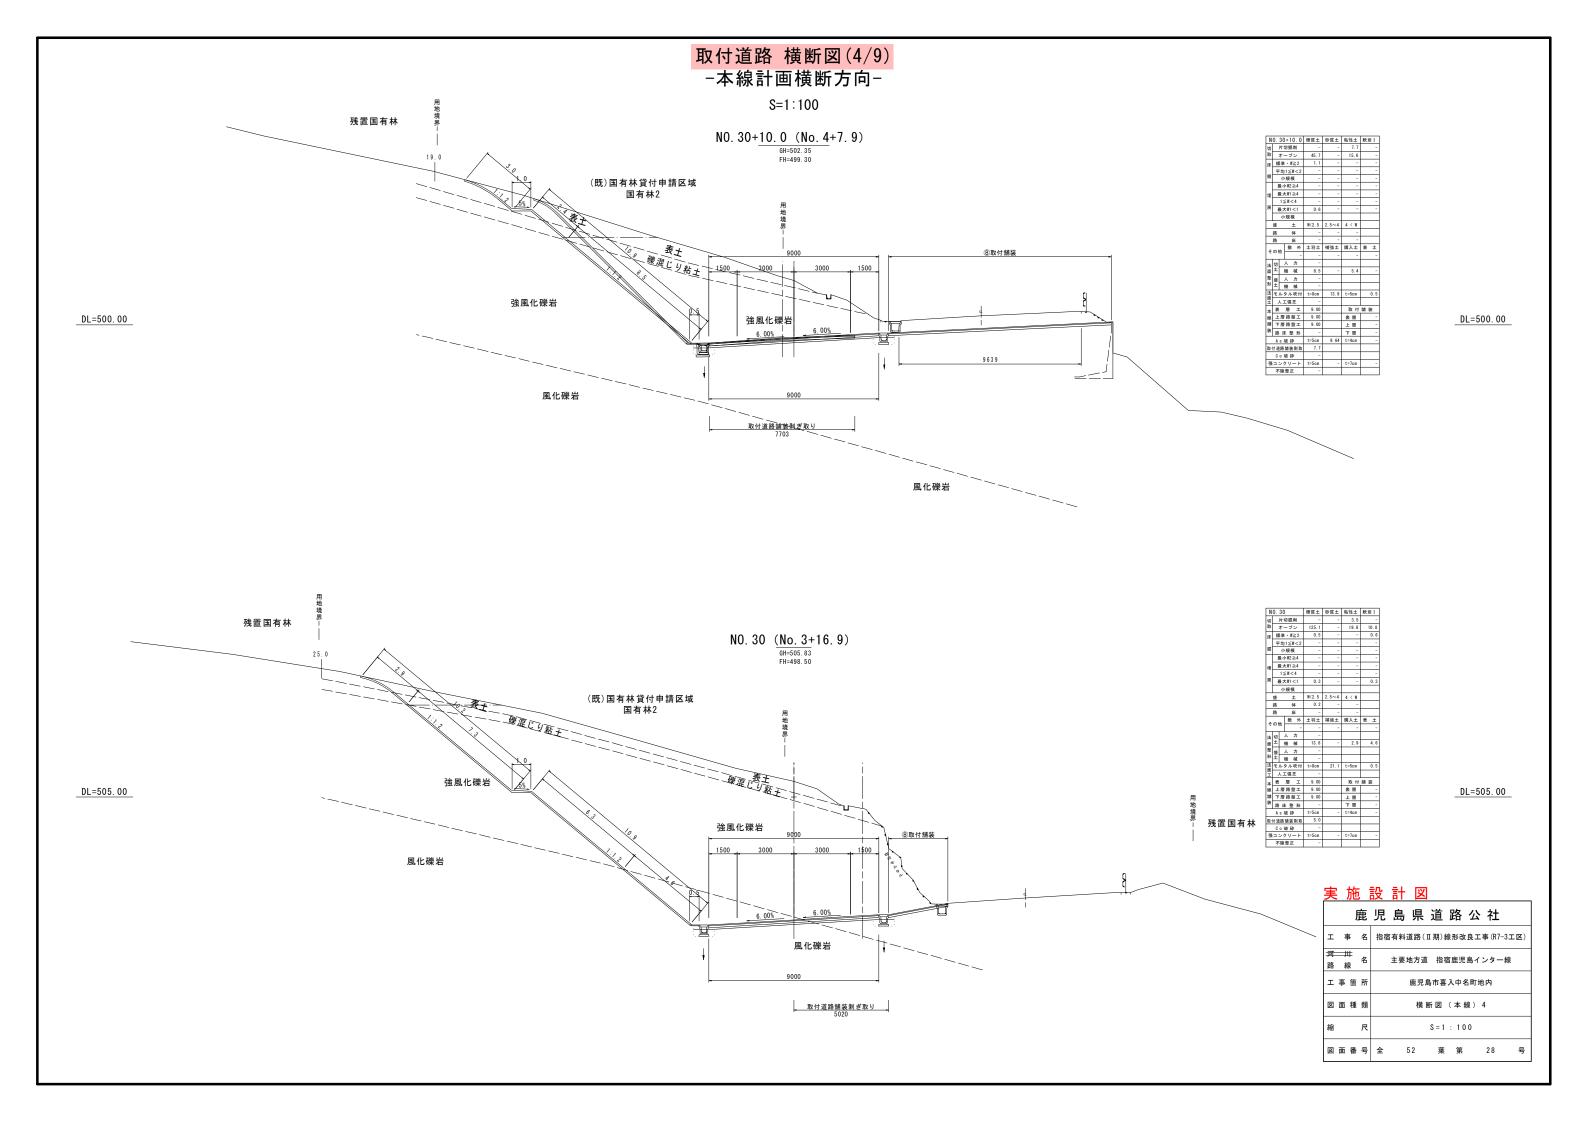


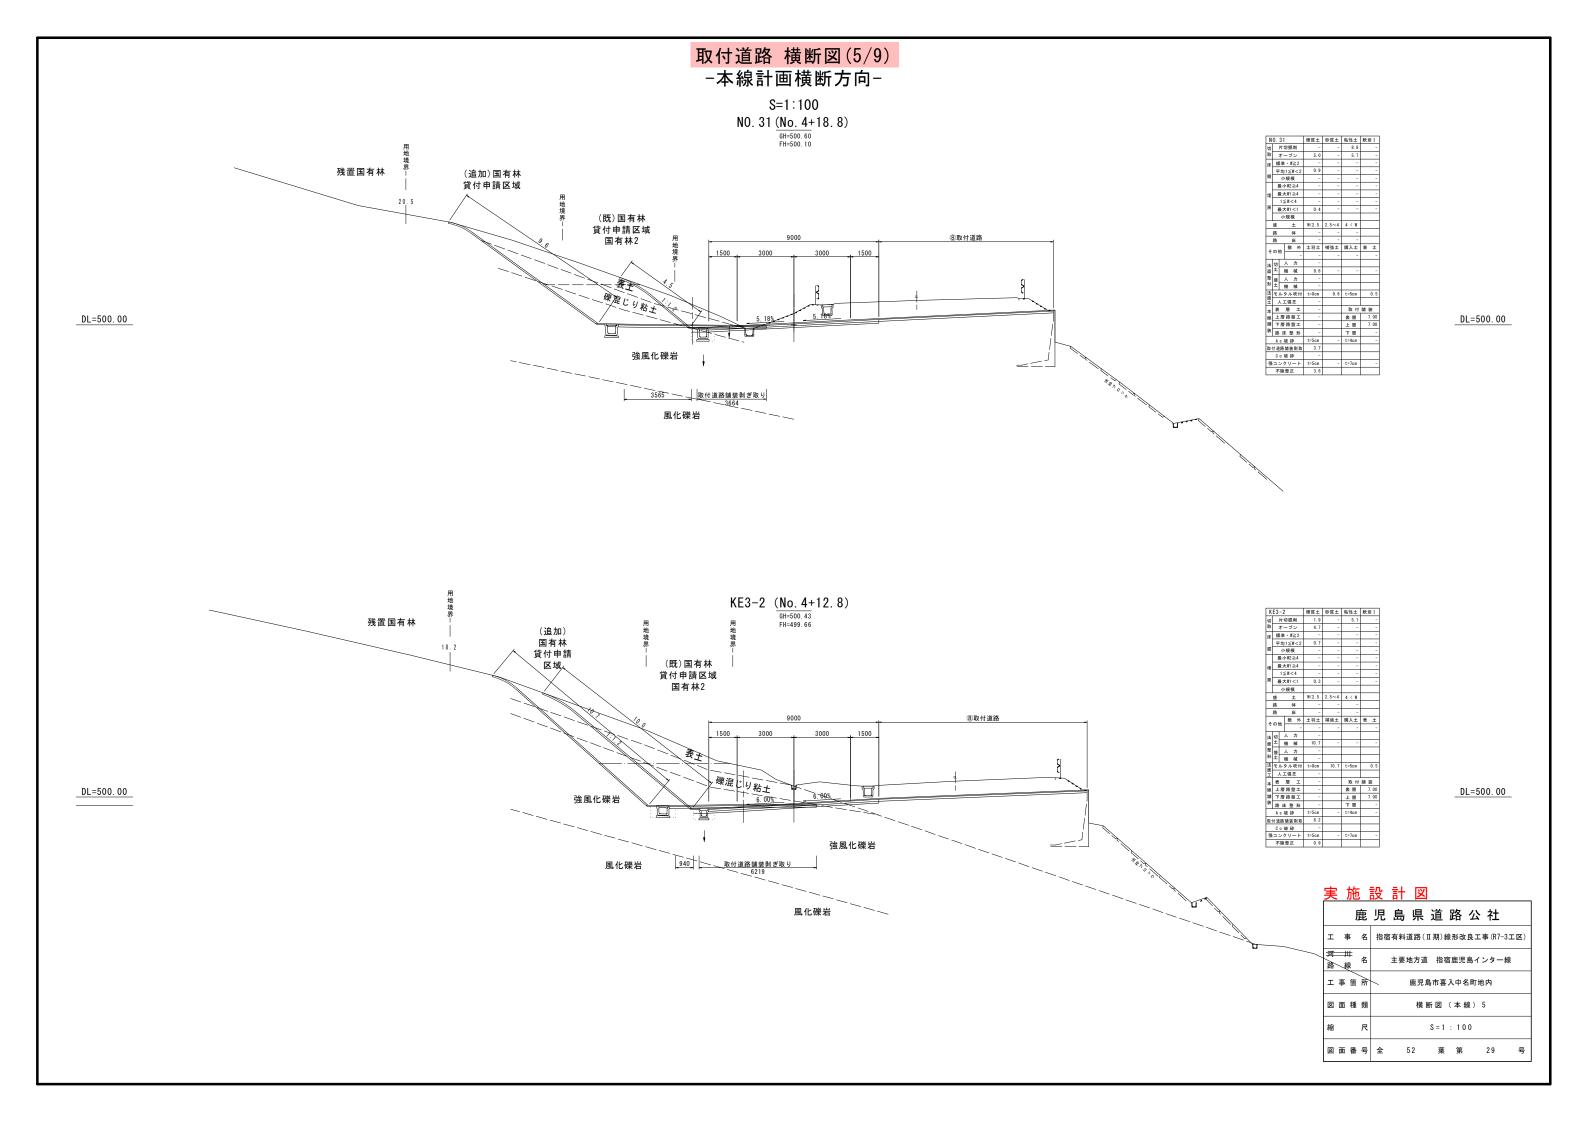

取付道路 横断図(6/9) -取付道路横断-

S=1:100

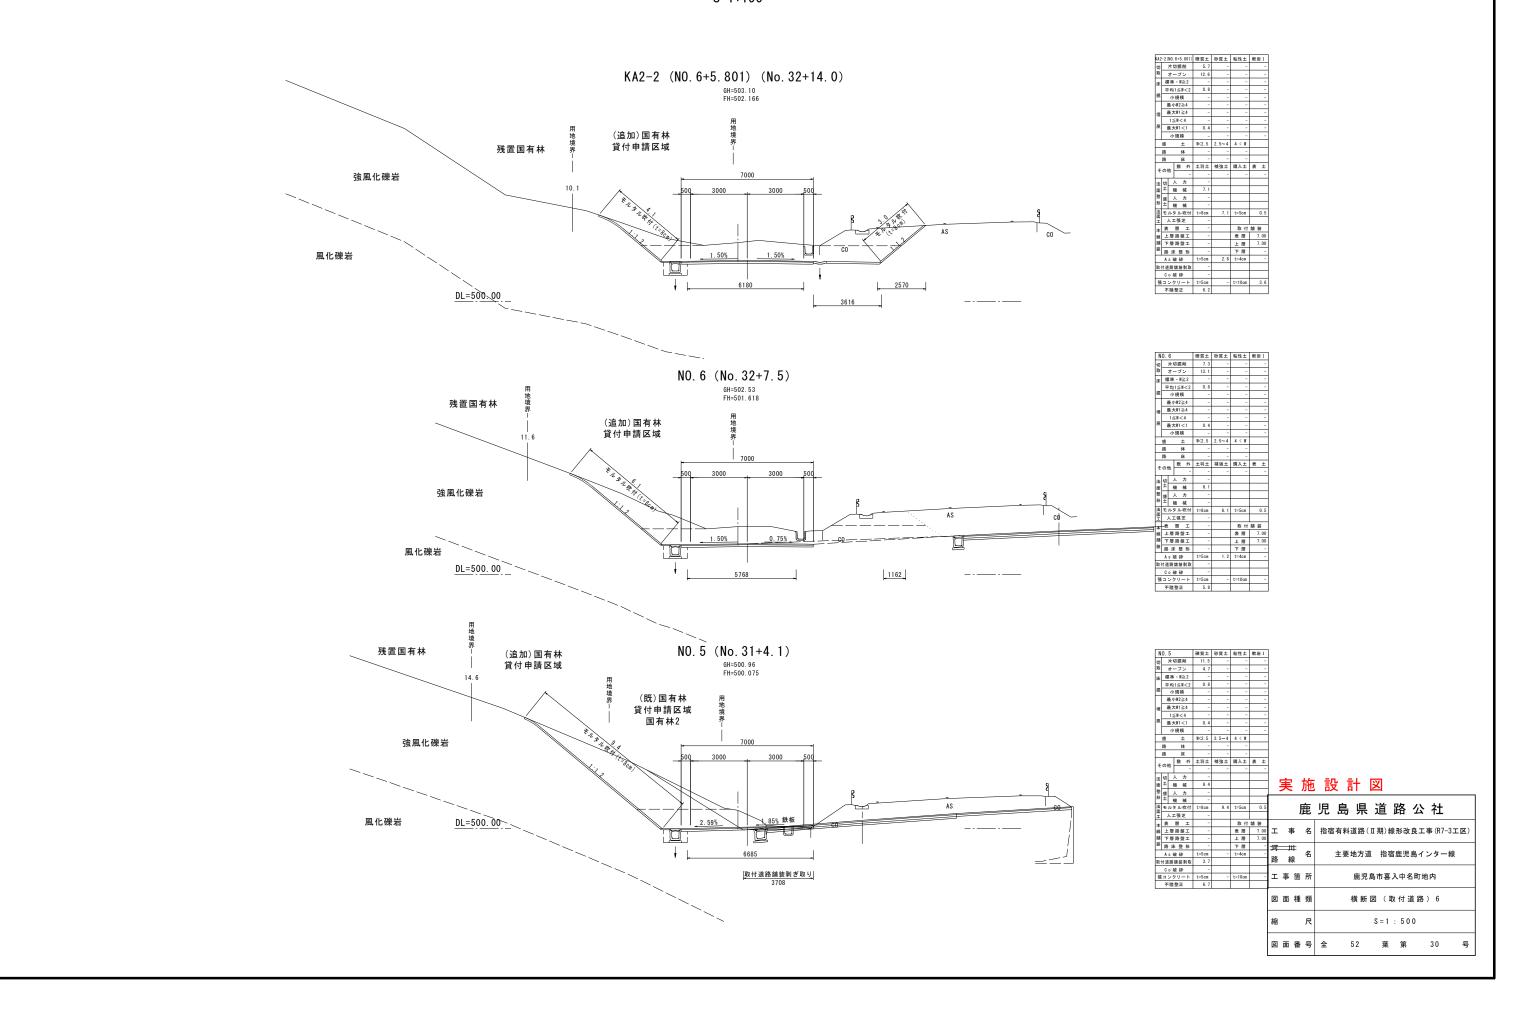

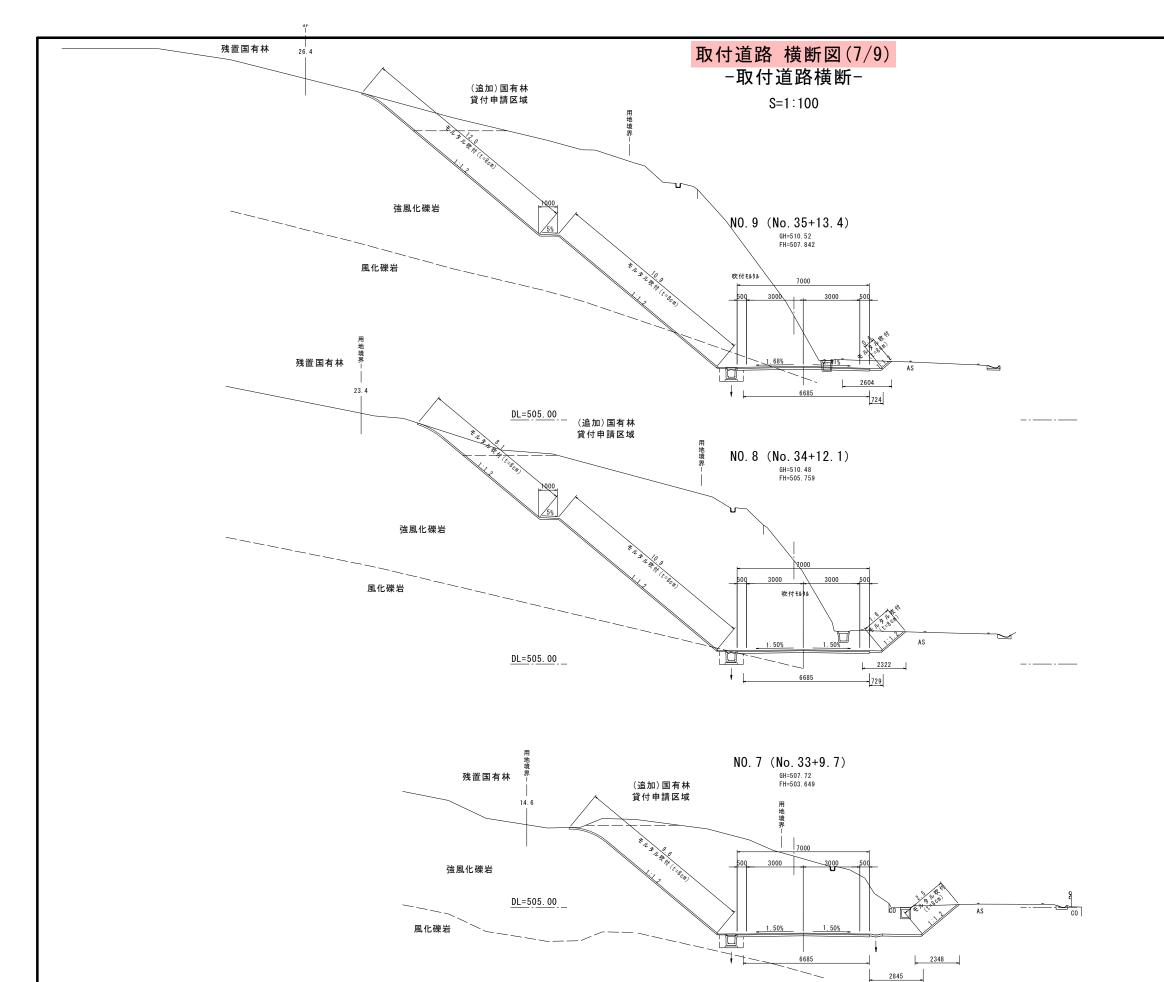

NO.	9			裸質土	砂質土	粘性土	軟岩I			
л	片寸	刀捆	AI.	4. 6	-	-				
D.	オ-	- 7	シ	106. 9	-	-	3. 2			
* #	124	- 1	1≧2	-	-	-	-			
	均	1≦	W < 2	-	-	-	0.8			
歷	小	規	摸	-	-	-	-			
	最小W2≥4			最小W2≥4			-	1	-	-
g :	長ブ	₹W1	≥4	-	-	-	-			
	1≦	≦W•	< 4	-	1	-	-			
₹ ;	長ブ	₹W1	<1	-	-	-	0.4			
	/]\	規	摸	-	-	-	-			
盛			±	W<2.5	2.5~4	4 < W				
路			体	-	-	-				
路			床	-	1	-				
その		敷	外	土羽土	補強土	購入土	表 土			
(0)	B		-	-	-	-	-			
去切		人力機械		-						
m ±	1			23.5						
整盛		Į,	カ	-						
ĕΞ	1	発	械	-						
+	ル	ž JL	吹付	t=8cm	23.5	t=5cm	0.5			
Ī.	L J	張	芝	-						
表		層	I	-		取付	舗装			
	層	路	盤工	-		表 層	7.00			
博士	層	路	盤工	-		上層	7.00			
聲	B	1	医形	-		下層	-			
A	s ł	衰長	4	t=5cm	2. 6	t=4cm	-			
			支刺取	-						
		衰弱		-						
張口	ン!	ソリ	− ⊦	t=5cm	-	t=10cm	0. 7			
7	陸	整正	E	6.7						


N	0.	8			裸質土	砂質土	粘性土	軟岩I
ŧΠ		ĦΨ	1年	91	2. 7	-	-	
取		t -	- ブ:	·	96.7	-	-	-
床	標	準	· W;	≧2	-	-	-	-
-1-	平	均	1 ≤ W	<2	-	-	-	0.8
掘	П	小	規模	Į.	-	-	-	-
	*	曼小	W2≧	≙4	-	-	-	-
坶	N.	長大	:W1≧	≙4	-	-	-	
_		1≦	W <	4	-	-	-	
戻	1	長大	W1 <	<1	-	-	-	0.4
		小	規模	l	-	-	-	
	盛		d	E	₩<2.5	2.5~4	4 < W	
	路		þ	ķ	-	-	-	
	路		Б	ŧ	-	-	-	
z	ග t		敷	外	土羽土	補強土	購入土	表土
٠,	0)1	8		-	-	-	-	
法	切)		h	-			
面	±	ä	ą :	械	20. 6			
整	盛)		力	-			
形	±			械	-			
法面	_	_		吹付	t=8cm	20.6	t=5cm	0. 5
Ï	,	LΙ	張;	ŧ	-			
本	表		際	I	-		取付	舗装
線	-		路量	_	-		表層	7.00
舗装	_		路量	_	-		上層	7.00
æĈ			整		-		下層	
		-	支砕		t=5cm	2. 3	t=4cm	_
取化	_			剥取	-			
			转辞		-			
張	_	_	'IJ-	_	t=5cm	-	t=10cm	0. 7
	不	陸!	整正		6.7	1	l	l

N	0.7		礫質土	砂質土	粘性土	軟岩I
切	片	切据削	1. 1	-	-	-
取	オ・	ープン	60.7	-	-	-
床	標準	· W≥2	-	-	-	-
	平均	1≦W<2	0.8	-	-	-
掘	4	規模	-	-	-	-
	最/	\W2≧4	-	-	-	-
埋	最カ	\W1≧4	-	-	-	-
	1:	≦W<4	-	-	-	-
戻	最カ	₩1<1	0.4	-	-	-
	Ť	規模	-	-	-	-
	盛	±	W<2.5	2.5~4	4 < W	
	路	体	-	-	-	
	路	床	-	-	-	
-	の他数外		土羽土	補強土	購入土	表土
τ	U) TE	-	-	-	-	-
±	ŧπ .	人力	-			

法面整形	97 ±	機人	核力	12. 1				3	Ę	方	衐	設	計	· 🖹	Z				
	_	機ルタル	核	- t=8cm	12. 1	t=5cm	0.5			-	-	IB.	白	ı	ν Υ	中	۸.	→ ±	
法面工	_	しま引		-	12.1	L=30II	0.3			J.	芘	児	馬	乐	坦	岭	公	仜	- 1
П	表	層	I	-		取付	舗装												
線	Ł	層路	盤工	-		表層	7.00	エ	-	F	名	指宿	有料道	[路(Ⅱ期) 叙	泉形改	良工	事 (R7-3	3工区)
舗装	下	層路	盤工	-		上層	7.00												
被	路	床	色形	-		下層	-	河		#									
		s 破 ł		t=5cm	2. 3	t=4cm	-	路	ŕ	A	名	3	主要地	也方道	指行	官鹿児	島イ	ンター	禄
-	_		表刺取	-				跗	4										
		0 破 }		-				۱_	-	Arter	=c			œ 18 é	++	а ф.			
		ンクリ		t=5cm	-	t=10cm	2. 8	_	事	古	所			能児 児	島市喜	ΛΨ:	石叫地	N N	
_	1	陸整	Ŀ	6. 7				-	_	_									
								図	面	種	類		ħ	黄断。	図 (]	取付	道路) 7	
								縮			兄				S = 1	: 50	0 0		
								図	面	番	号	全	5	2	葉	第		31	号

取付道路 横断図(8/9) -取付道路横断-

S=1:100

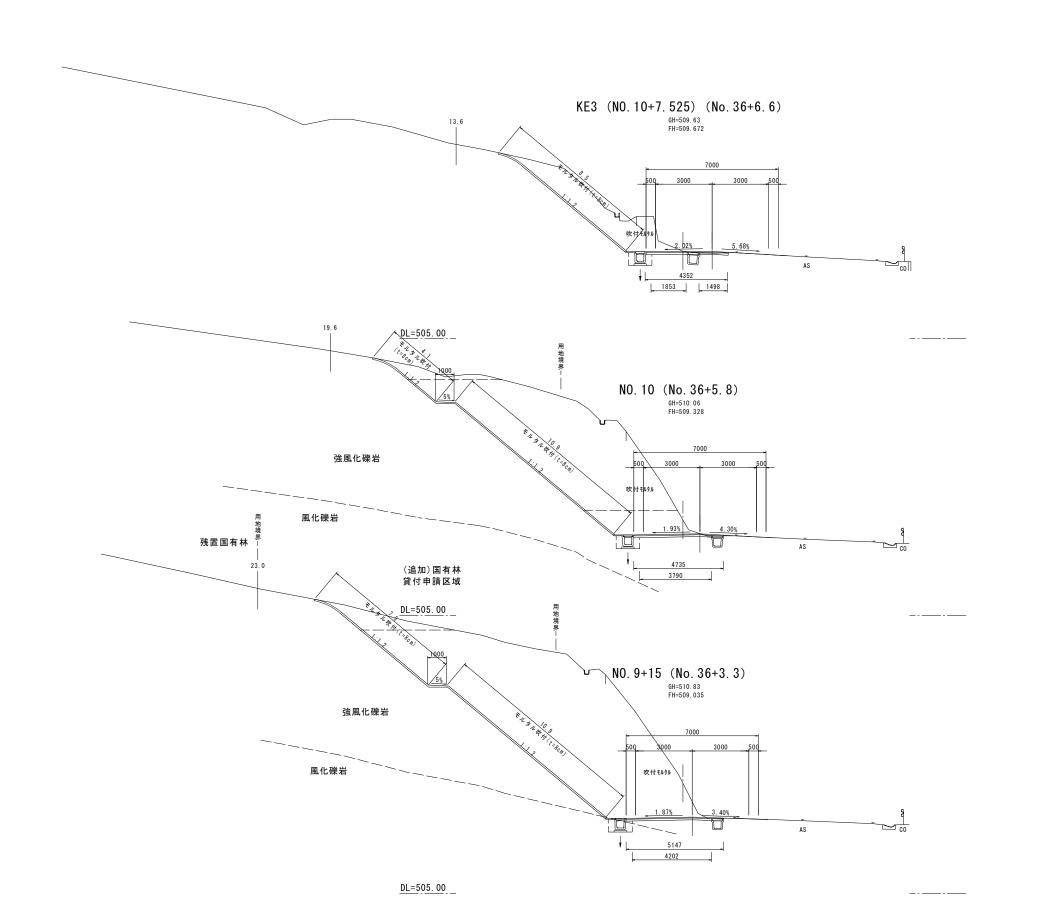

E3	(N	0. 1	0+	7. 525)	礫質土	砂質土	粘性土	軟岩I
切		片	切割	EAI	11.7	-	-	-
取	П	オ・	- 5	ブン	-	-	-	-
床	8	準		N≥2	-	-	-	-
	10	均	1≦	W<2	0.8	-	-	-
掘	Т	/]	規	模	-	-	-	-
	-	最小₩2≥4			-	-	-	-
坦	-	最大	₩.	≥4	-	-	-	-
7	Г	1:	≤W	< 4	-	-	-	-
戻	1	最カ	₩.	1<1	0.4	-	-	-
		/]	規	模	-	-	-	-
	盛			±	W<2.5	2.5~4	4 < W	
	路			体	-	-	-	
Τ	路			床	0.4	-	-	
	o.	na.	兒	4 外	土羽土	補強土	購入土	表 土
τ	0)	TES .		-	-	-	-	-
法	切	Γ.		カ	-			
面	±	7	幾	械	8. 5			
整	盛	Ι.	Τ.	カ	-			
形	±	7	幾	械	-			
法面	ŧ	ル	ע פ	レ吹付	t=8cm	8. 5	t=5cm	0. 5
I		٨.	E 3	芝	-			
本	表		層	I	-		取付	舗装
報	Ŧ	層	路	盤工	-		表 層	4.35
舗	Ŧ	層	路	盤工	-		上層	4.35
装	22	15	F !	整形	-		下層	-
	Α	s ł	疲	幹	t=5cm	-	t=4cm	-
取	付进	路	舗	接剥取	-			
	С	o ł	疲	辞	-			
張	=	ン	ני ל	- F	t=5cm	-	t=10cm	-
	4	陸	整.	E	3. 4			

N	0.	10		礫質土	砂質土	粘性土	軟岩 I
切	Π.	片切	掘削	2. 2	-	-	
取	-	1 -	ブン	50.9	-	-	
床	標	準・	W≥2	-	-	-	
	Ŧ	均1;	≤W<2	0.8	-	-	
掘		小ガ	模	-	-	-	
	ź	曼小哥	12≧4	-	-	-	
坶	N.	ĕ 大₩	11≧4	-	-	-	
		1≦1	1<4	-	-	-	
戻	× N	員大₩	1<1	0.4	-	-	
		小ガ	模	-	-	-	
	盛		±	W<2.5	2.5~4	4 < W	
	路		体	-	-	-	
	路		床	0.3	-	-	
	ග t	. 1	败 外	土羽土	補強土	購入土	表土
٠,	0)1	8	-	-	-	-	
法	ψŋ	人	カ	-			
面	±	极	械	15.0			
整	盛	人	カ	-			
形	±	极	械	-			
法面	ŧ.	ルタ	ル吹付	t=8cm	15. 0	t=5cm	0.
Ϊ	`	LΙβ	長芝	-			
本	表	R	I	-		取付	銷装
線	Ł	層質	工盤者	-		表層	4.7
舗	下	層質	工整件	-		上層	4.7
装	路	床	整形	-		下層	
	Α	s 破	砕	t=5cm	-	t=4cm	
取化	寸道	路舗	装剥取	-			
		0 破		-			
張	= :	ンクリ	リート	t=5cm	-	t=10cm	_
	不	陰整	Œ	3.8			l

N	0.9+	15.	0	碟質土	砂質土	粘性土	軟物	ii l
切	片	切掘	91	3. 7	-	-	Г	
取	オ・	ープ	ン	76.3	-	-		
床	標準	· W	≧2	-	-	-		
	平均	1≦%	<2	-	-	-		0.
掘	4	規模	Į.	-	-	-		
	最小	\W2≧	≙4	-	-	-	Г	
埋	最大	tW1≧	≙4	-	-	-		
	1:	≦W<	4	-	-	-		
戻	最カ	₩1 <	<1	-	-	-		0.
	Ť	規模	Į	-	-	-		
	盛	ź	Ė	W<2.5	2.5~4	4 < W		
	路	þ	ķ	-	-	-		
	路	Б	ŧ _	0.3	-	-		
z	の他	敷	外	土羽土	補強土	購入土	表	3
		7他 ——						

実施設計図


	機械	-									_		٠	пь	,	,,				
	ルタル吹付	t=8cm	18. 4	t=5cm	0.5			F	把	児	梟	분	7自	译		ハシ	- 4	什		
,	人工張芝	-						1.	EC	76	ш	215	ᄺ	μц		_		_		
Ķ	層 工	-		取付	銷装															
Ŀ	層路盤工	-		表 層	5. 15	I	틕	₣	名	指宿:	有料i	直路(Ⅱ期)	線形	改	工身	事	(R7-	3エ[ೱ)
下	層路盤工	-		上層	5. 15															
Š	床整形	-		下層	-	河		#												
١	s 破 砕	t=5cm	-	t=4cm	-				名	3	主要均	也方道	指	宿鹿!	児島	島イ	ン	ター	線	
ă	路舗装剥取	-				路	糸	<u></u>												
)	o破砕	-																		
1	ンクリート	t=5cm	-	t=10cm	-	I	事	箇	所			鹿児!	島市著	医入中	名	町地	吹			
不	陸整正	4. 2				\perp														
						I _														
						义	血	種	類		1	黄断	図 (取付	道	[路)	8		
						٠			_				_			_				
						縮			R				S = 1	1 · 5	0 ()				

面番号全 52 葉第 32

取付道路 横断図(9/9)

-取付道路横断-

S=1:100

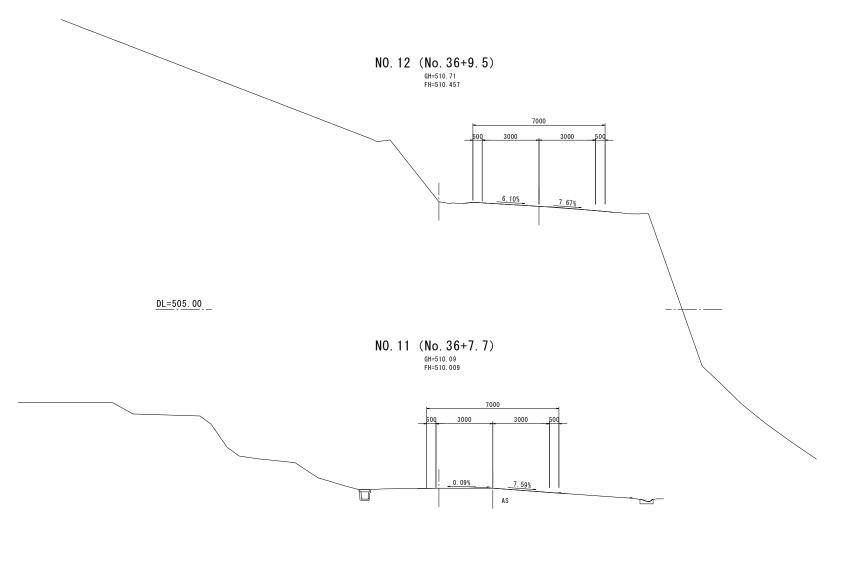


N	0.	12			碟質土	砂質土	粘性土	軟岩	I
ŧΠ	П.	片切	り扱	Al	-	-	-		-
取	-	<i>t</i> –	- J	ン	-	-	-		-
床	標	準	- 1	1≥2	-	-	-		-
	平	均1	1≦	W < 2	-	-	-		
掘	П	小	規権	g.	-	-	-		
	- Pr	曼小	W2	≥4	-	-	-		-
坶	Ą	長大	W1	≥4	-	-	-		-
		1≦	W <	< 4	-	-	-		-
戻	*	長大	W1	<1	-	-	-		
		小	規相	ģ.	-	-	-		-
	盛			±	W<2.5	2.5~4	4 < W		
	路			体	-	-	-		
	路			床	-	-	-		
_	ග t	. [敷	外	土羽土	補強土	購入土	表	±
٠,	0)1	8		-	-	-	-		
竔	切	J	Ĺ	カ	-				
面	±	极	ž	楲	-				
整	盛	J	Ĺ	カ	-				
形	±	枝	ž	楲	-				
法面	ŧ.	ルタ	ル	吹付	t=8cm	-	t=5cm		
Ϊ	,	LΙ	張	芝	-				
本	表		際	I	-		取付	銷品	ŧ
線	Ł	層	路:	盤工	-		表 層		-
舗装	下	層	路:	登工	-		上層	_	_
被	路	床	5	图	-		下層		
	Α	s He	į	\$	t=5cm	-	t=4cm		
取化				刺取	-				
	C	0 穏	į	\$	-				
張		_	-	- ⊦	t=5cm	-	t=10cm	_	_
	不	陸	ŒΙ	E	-			1	

N	0.	11			裸質土	砂質土	粘性土	軟岩 I
切	片切据削		-	-	-			
取	П	t.	- 5	シ	-	-	-	
床	Ą	14	- 1	V≧2	-	-	-	
	141	均	1≦	W<2	-	-	-	
ਿ	小規模			模	-	-	-	
Г	;	艮/	\W2	≥4	-	-	-	
埤	;	長さ	₹W1	≥4	-	-	-	
-		1:	≤W.	< 4	-	-	-	
戻	灵 最	長力	₩1	<1	-	-	-	
		4	規	模	-	-	-	
	盛			±	W<2.5	2.5~4	4 < W	
Г	路			体	-	-	-	
	路床		-	-	-			
	の他		ß	外	土羽土	補強土	購入土	表土
٦	ונט	B	Г	-	-	-	-	
法	切		λ.	カ	-			
面	±	1	提	械	-			
整	盤		,	カ	-			
形	Ξ	1	幾	械	-			
法	ŧ	ル	וו ע	吹付	t=8cm	-	t=5cm	
面工		Λ:	E驯	芝	-			
本	表		層	I	-		取付	舗装
線		層	路	盤工	-		表 層	
舖	下	層	路	盤工	-		上層	
装	路	Б	F 3	生形	-		下層	
Г	Α	s ł	疲	4	t=5cm	-	t=4cm	
取	付通	路	舗装	支刺取	-			
Г	С	o ł	疲!	4	-			
張	=	ン	ני ל	− ⊦	t=5cm	-	t=10cm	
	不	陸	整	E	-			

DL=505. 00 _

NO. 10+13. 6 (No. 36+7. 2)
GH=509. 82
FH=509. 864

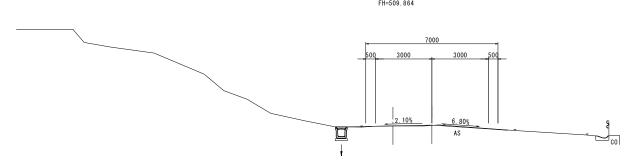

<u>DL=505.00</u>

N	0.10	+13	3.6	礫質土	砂質土	粘性土	軟岩	ΗI
ψŋ	片	切掘	91	-	-	-		-
取	オ・	ープ	ン	-	-	-		-
床	標準	· W	≧2	-	-	-		-
		-						
掘	4	規模	Į.	-	-	-		-
	最/	\W2≧	≙4	-	-	-		-
埋	最力	tW1≧	≙4	-	-	-		-
	1:	≦W<	4	-	1	-		-
戻	最力	₩1 <	<1	-	-	-		-
	4	規模	Į	-	1	-		-
	盛	ź	Ė	W<2.5	2.5~4	4 < W		
	路	þ	ķ	-	1	-		
	路	Б	ŧ	-	-	-		
z	の他	敷	外	土羽土	補強土	購入土	表	±
٦	on the		-	-	-	-	_	-

実施設計[


100	鍪		л	_			
#8	盛土	棳	械	-			Г
法	ŧ	ルタ	ル吹付	t=8cm	-	t=5cm	Г
法面工	,	しエう	長芝	-			
本線	表	R	I	-		取付	舖
線	Ł	層質	工整化	-		表 層	
舖	下	層質	工整件	-		上層	Г
装	路	床	整形	-		下層	Г
	Α	s 破	砕	t=5cm	-	t=4cm	
取	付道	路舗	装剥取	-			Г
Г	С	0 破	砕	-			Г
張	=	ンクリ	ノート	t=5cm	-	t=10cm	Γ
Г	不	陸整	Œ	-			Г
_							_

-			J	壾	児 島 県 道 路 公 社
舗装	Ξ	哥	ij.	名	指宿有料道路(Ⅱ期)線形改良工事(R7-3工区)
1 1	河路	- 利 総		名	主要地方道 指宿鹿児島インター線
-	Ξ	事	箇	所	鹿児島市喜入中名町地内
	図	面	種	類	横断図(取付道路)9
	縮			尺	S = 1 : 500

図面番号 全 52 葉 第 33


取付道路 排水施設工

落蓋側溝300×300型(縦断用) s=1:20

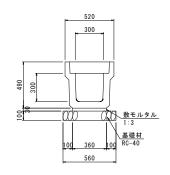

落蓋側溝	300×300型	(縦断用)数量計算		(10m当り)
項目	形状・寸法	計 算 式	単位	数量
落蓋側溝	L=2.0m W=409Kg/個		個	5. 0
敷モルタル	1:3	0.360 × 0.030 × 10.000	m3	0.11
基礎材	RC-40 t=10cm	0.560×10.000	m2	5.60
基面整正		0.560×10.000	m2	5.60
蓋版	L=0.5m W=56Kg/枚		枚	8.00
集水蓋	L=0.5m W=39Kg/枚		枚	2.00

落蓋側溝400×400型(縦断用) s=1:20

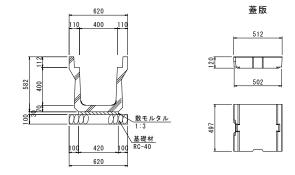

落蓋側溝400×400型(縦断用)数量計算

(1	Om	当	IJ)


/在三则/用	400~400至	(概例用/ 双里口并		(IUM ii り)
項目	形状・寸法	計 算 式	単位	数量
落蓋側溝	L=2.0m W=466Kg/個		個	5. 0
敷モルタル	1:3	0. 420 × 0. 030 × 10. 000	m3	0.13
基礎材	RC-40 t=10cm	0. 620 × 10. 000	m2	6.20
基面整正		0. 620 × 10. 000	m2	6.20
蓋版	L=0.5m W=69Kg/枚		枚	18.00
集水蓋	L=0.5m W=45Kg/枚		枚	2.00

<u> </u>	<u> </u>
鹿	児 島 県 道 路 公 社
工 事 名	指宿有料道路(Ⅱ期)線形改良工事(R7-3工区)
河 川 路 線 名	主要地方道 指宿鹿児島インター線
工事箇所	鹿児島市喜入中名町地内
図面種類	排水施設工
縮 尺	S = 1 : 20
図面番号	全 52 葉 第 34 号


取付道路 横断暗渠工(1/3)


第2-1号横断暗渠工



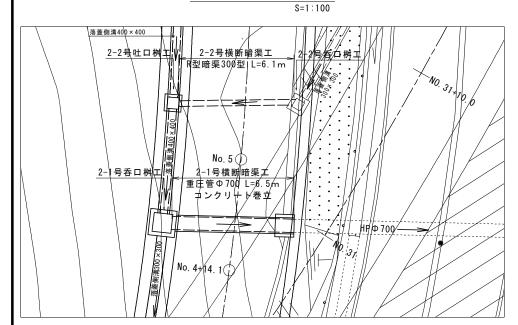




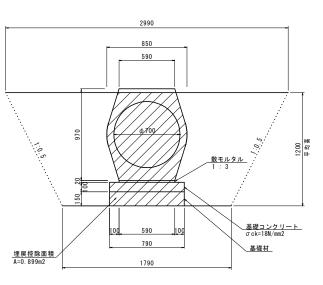

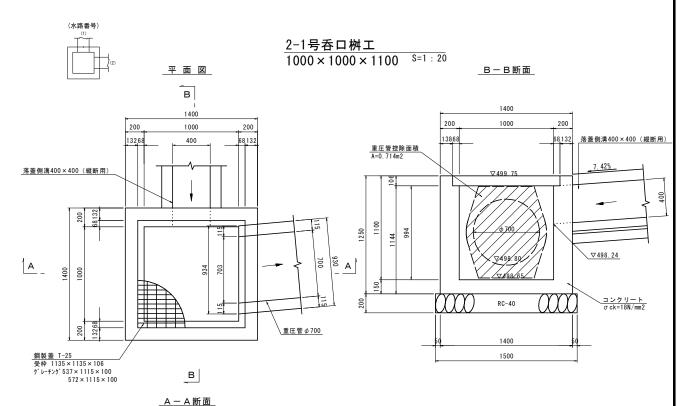


横断図 S=1:50

NO. 4+16. 5 FH=499. 87

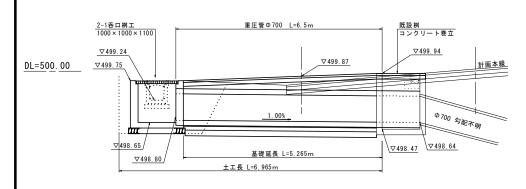

コンクリート巻立(既設桝利用) S=1:50

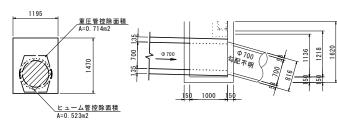

コンク	リート着	き立 数	量表			1.0ヶ所	当り
種	別	材	料	計 算 式		数 量	
コンク	リート	σ ck=1	8 N / m m 2	(1. 136+1. 218) × 1. 000 × 1/2 × 1. 195- (0. 714+0. 523)	= 0.170	0.17	m 3
型	枠			1.470 × 1.195-(0.714+0.523)	= 0.520	0.52	m 2

第2-1号横断暗渠工	数量総括	1.0ヶ所当り

項目	規 格	計 算 式		数量	単位
基礎材	RC-40 t=150mm	0.790×5.265	= 4.159	4. 16	m2
敷モルタル	1:3	0.020×0.590×5.265	= 0.062	0.06	m3
重圧管	φ 700	φ700×2000 W=1600kg	= 6.50	6. 50	m
基礎型枠	損料	0. 100 × 5. 265 × 2	= 1.053	1.05	m2
基礎コンクリート	σ ck=18N/mm2	0. 100 × 0. 790 × 5. 265	= 0.416	0.42	m3
基面整正		0. 790 × 5. 265	= 4. 159	4. 16	m2
床掘		(2. 99+1. 79) × 1/2 × 1. 20 × 6. 965	= 19.976	20. 0	m3
埋戻		(((2.99+1.79) ×1/2×1.20)-0.899) × 6.965	= 13.714	13. 7	m3
残土		19. 976–13. 714/0. 9	= 4.738	4.7	m3
2-1号吞口桝工	1000 × 1000 × 1100			1.0	ヶ所
コンクリート巻立				1.0	ヶ所

名 称	規格	計 算 式			数 量	単位
		全 体: 1.400×1.400×1.250	=	2. 450		
コンクリート		【控除分】内 空: 1.000×1.000×0.994	=	-0.994		
	σ ck=18N/mm2	鋼製蓋: 1.136×1.136×0.106	=	-0.137	1. 21	m3
	O CK-ION/IIIIIZ	水路1: 0.400×0.400×0.200	=	-0.032	1. 21	ms
		水路2: 0.350×0.350×3.14×0.200	=	-0.077		
			合 計 =	1. 210		
		桝外側: 1.400×1.250×4	=	7. 000		
		桝内側: 1.000×1.144×4	=	4. 576		
		水路内側1: 0.400×0.200×4	=	0.320		
型 枠		水路内側2: -	=	0.000	7. 18	m2
		【控除分】水路抜断面1: 0.400×0.400×2	=	-0.320		
		水路抜断面2: 0.700×3.14×2	=	-4.396		
			合 計 =	7. 180		
グレーチング	T-25	グレーチング 572×1115×100、537×1115×100 W=191.5~196.9k	g/2枚	·	1. 0	組
クレーチング	並目	受枠寸法 1135×1135×106 W=33.1~36.6kg			1.0	和出
基礎材	RC-40 t=200mm	1. 500 × 1. 500	=	2. 250	2. 25	m2
基面整正		1. 500 × 1. 500	=	2. 250	2. 25	m2


		鹿	児	島	県	道	路	公	社	
I	事	名	指宿	有料	道路(Ⅱ期)	泉形改	良工	事 (R7-	3工区)
河路	線	名		主要均	也方道	指行	官鹿児	!島イ:	ンター	線
I	事笸	所			鹿児	島市喜	入中:	名町地	!内	
図	面種	類			横	断暗	渠 工	図1		
縮		尺				S =	図示			
図	面番	号	全	į	5 2	葉	第		35	号


取付道路 横断暗渠工(2/3)

第2-2号横断暗渠工

横断暗渠標準断面図 s=1:20 R型 300×300

土 工 図 S=1:20

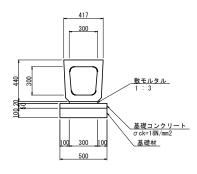

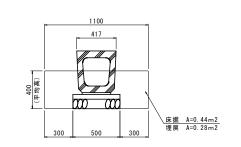

数量表 (300×300)										
名 称	摘要	計 算 式	数量	単位						
横断暗渠		300 × 300 × 2000 W=432kg	10.00	m						
基面整正		0.500×10.000	5.00	m2						
基礎材	t =100mm	0.500×10.000	5. 00	m2						
基礎コンクリート	σ ck=18N/mm2	0.050 × 0.500 × 10.000	0. 25	m3						
基礎型枠		0.050×10.000×2	1.00	m2						
敷モルタル	1:3	0.020 × 0.300 × 10.000	0.06	m3						

横断図 S=1:50

平 面 図

2-2号吐口桝工V 2-2号横断暗渠工 R型暗渠300型|L=6.1m


> 2-1号横断暗渠工 重圧管 Φ 700 L=6.5 m コンクリナト巻立

No. 4+14. 1

2-1号吞口桝工場網


S=1:100


N0. 5+3. 0 FH=500. 30

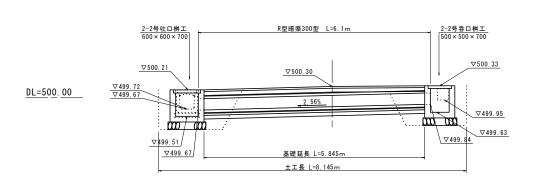



第2-2号横断田	音渠工 数量総括	5		1.0ヶ所	当り
項目	規 格	計 算 式		数量	単位
基礎材	RC-40 t=150mm	0. 500 × 5. 845	= 2.923	2. 92	m2
敷モルタル	1:3	0. 020 × 0. 300 × 5. 845	= 0.035	0.04	m3
R型暗渠	300型	300 × 300 × 2000 W=432kg	= 6.10	6. 10	m
基礎型枠	損料	0. 050 × 5. 845 × 2	= 0.585	0. 59	m2
基礎コンクリート	σ ck=18N/mm2	0. 100 × 0. 500 × 5. 845	= 0.292	0. 29	m3
基面整正		0. 500 × 5. 845	= 2.923	2. 92	m2
床掘		0. 44 × 8. 145	= 3.584	3. 58	m3
埋戻		0. 28 × 8. 145	= 2.281	2. 28	m3
残土		3. 584-2. 281/0. 9	= 1.050	1. 05	m3
2-2号吞口桝工	500 × 500 × 700			1.0	ヶ所
2-2号吐口桝工	600 × 600 × 700			1.0	ヶ所

		J.	疌	児	島	県	道	路	公	社	
н	Ħ	Ē.	名	指宿	有料:	道路(Ⅱ期)	線形改	良工	事 (R7-	3工区)
河路	J R	‡ 泉	名		主要:	地方道	指行	官鹿児	島イ	ンター	線
т	事	箇	所			鹿児!	島市喜	入中名	3町地	内	
図	面	種	類			横	断暗	渠 工	図 2		
縮			尺				S =	図示			
図	面	番	号	全		5 2	葉	第		36	号

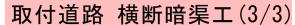

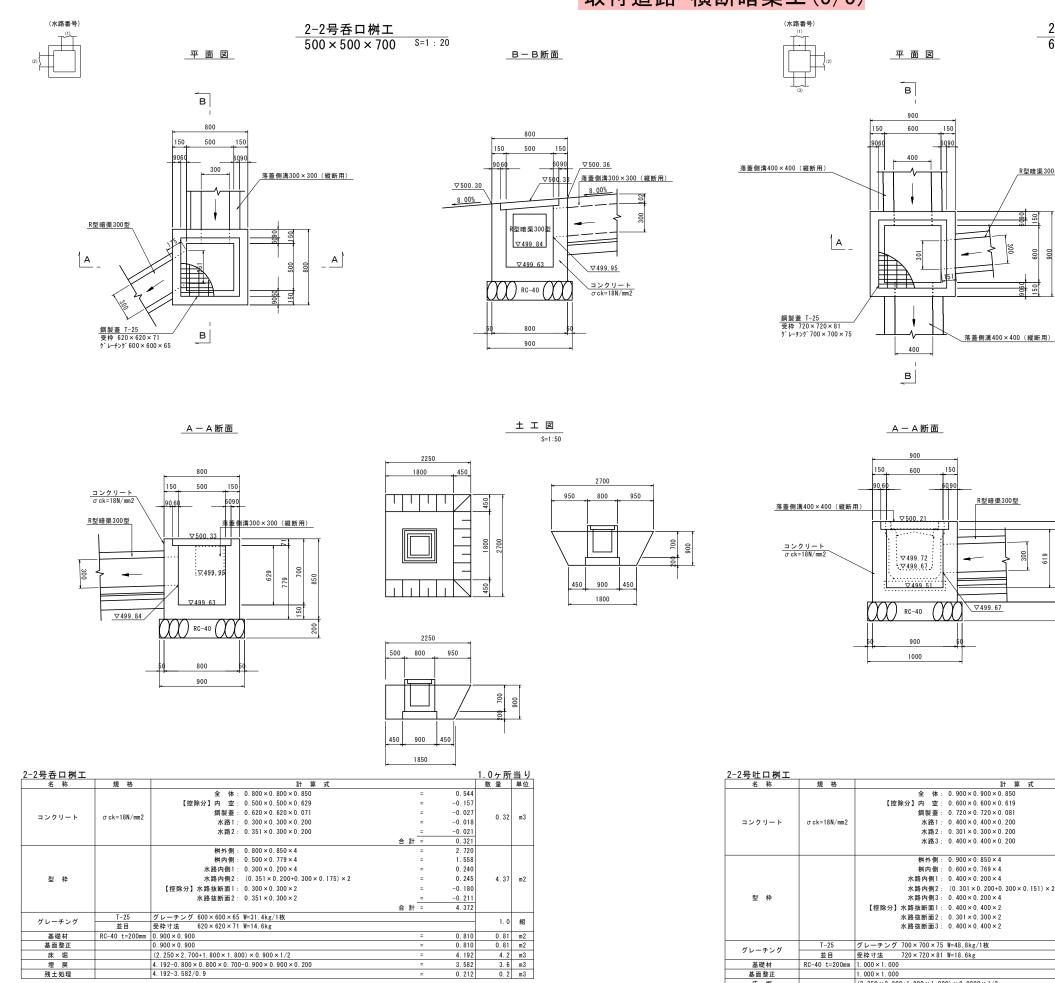


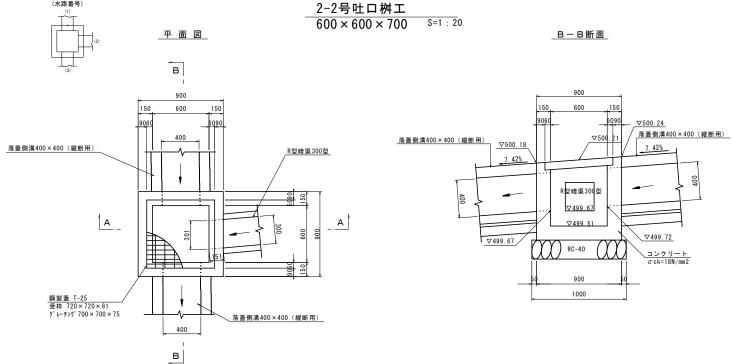


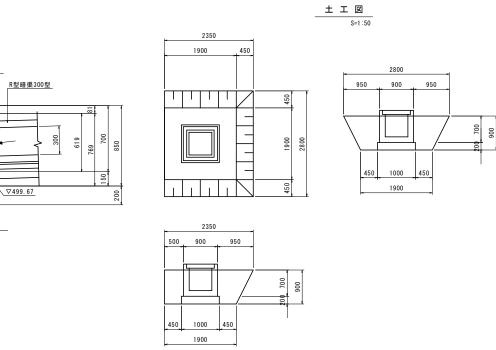



2-2号吐口桝工					1.0ヶ所	当り
名 称	規格	計 算 式			数量	単位
		全 体: 0.900×0.900×0.850	=	0.689		
		【控除分】内 空: 0.600×0.600×0.619	=	-0.223		
		鋼製蓋: 0.720×0.720×0.081	=	-0.042		
コンクリート	σck=18N/mm2	水路1: 0.400×0.400×0.200	=	-0.032	0.34	m3
		水路2: 0.301×0.300×0.200	=	-0.018		
		水路3: 0.400×0.400×0.200	=	-0.032		
			合 計 =	0.342		
		桝外側: 0.900×0.850×4	=	3.060		
		桝内側: 0.600×0.769×4	=	1.846		
		水路内側1: 0.400×0.200×4	=	0.320		
		水路内側2: (0.301×0.200+0.300×0.151)×2	=	0.211		
型 枠		水路内側3: 0.400×0.200×4	=	0.320	4.94	m2
		【控除分】水路抜断面1: 0.400×0.400×2	=	-0.320		
		水路抜断面2: 0.301×0.300×2	=	-0.181		
		水路抜断面3: 0.400×0.400×2	=	-0.320		
			合 計 =	4.936		
グレーチング	T-25	グレーチング 700×700×75 W=48.8kg/1枚			1.0	組
グレーナング	並目	受枠寸法 720×720×81 W=18.6kg			1.0	和丑
基礎材	RC-40 t=200mm	1. 000 × 1. 000	=	1.000	1.00	m2
基面整正		1.000×1.000 = 1.000				m2
床 堀		(2.350 × 2.800+1.900 × 1.900) × 0.9000 × 1/2	=	4.586	4.6	m3
埋 戻		4. 586-0. 900 × 0. 900 × 0. 700-1. 000 × 1. 000 × 0. 200	=	3.819	3.8	m3
残土処理		4. 586-3. 819/0. 9	=	0.343	0.3	m3

	鹿	児	島	県	道	路	公	社	
工事	名	指宿	有料;	道路(Ⅱ期)約	泉形改	良工	事 (R7-	3工区)
河 川 路 線	名		主要均	地方道	1 指行	官鹿児	島イ	ンター	線
工事〔	箇 所			鹿児	島市喜	入中名	吕町地	内	
図面	重類			棱	断暗	渠 工	図 3		
縮	尺				S =	図示			
図面	番号	全	į	5 2	葉	第		37	号

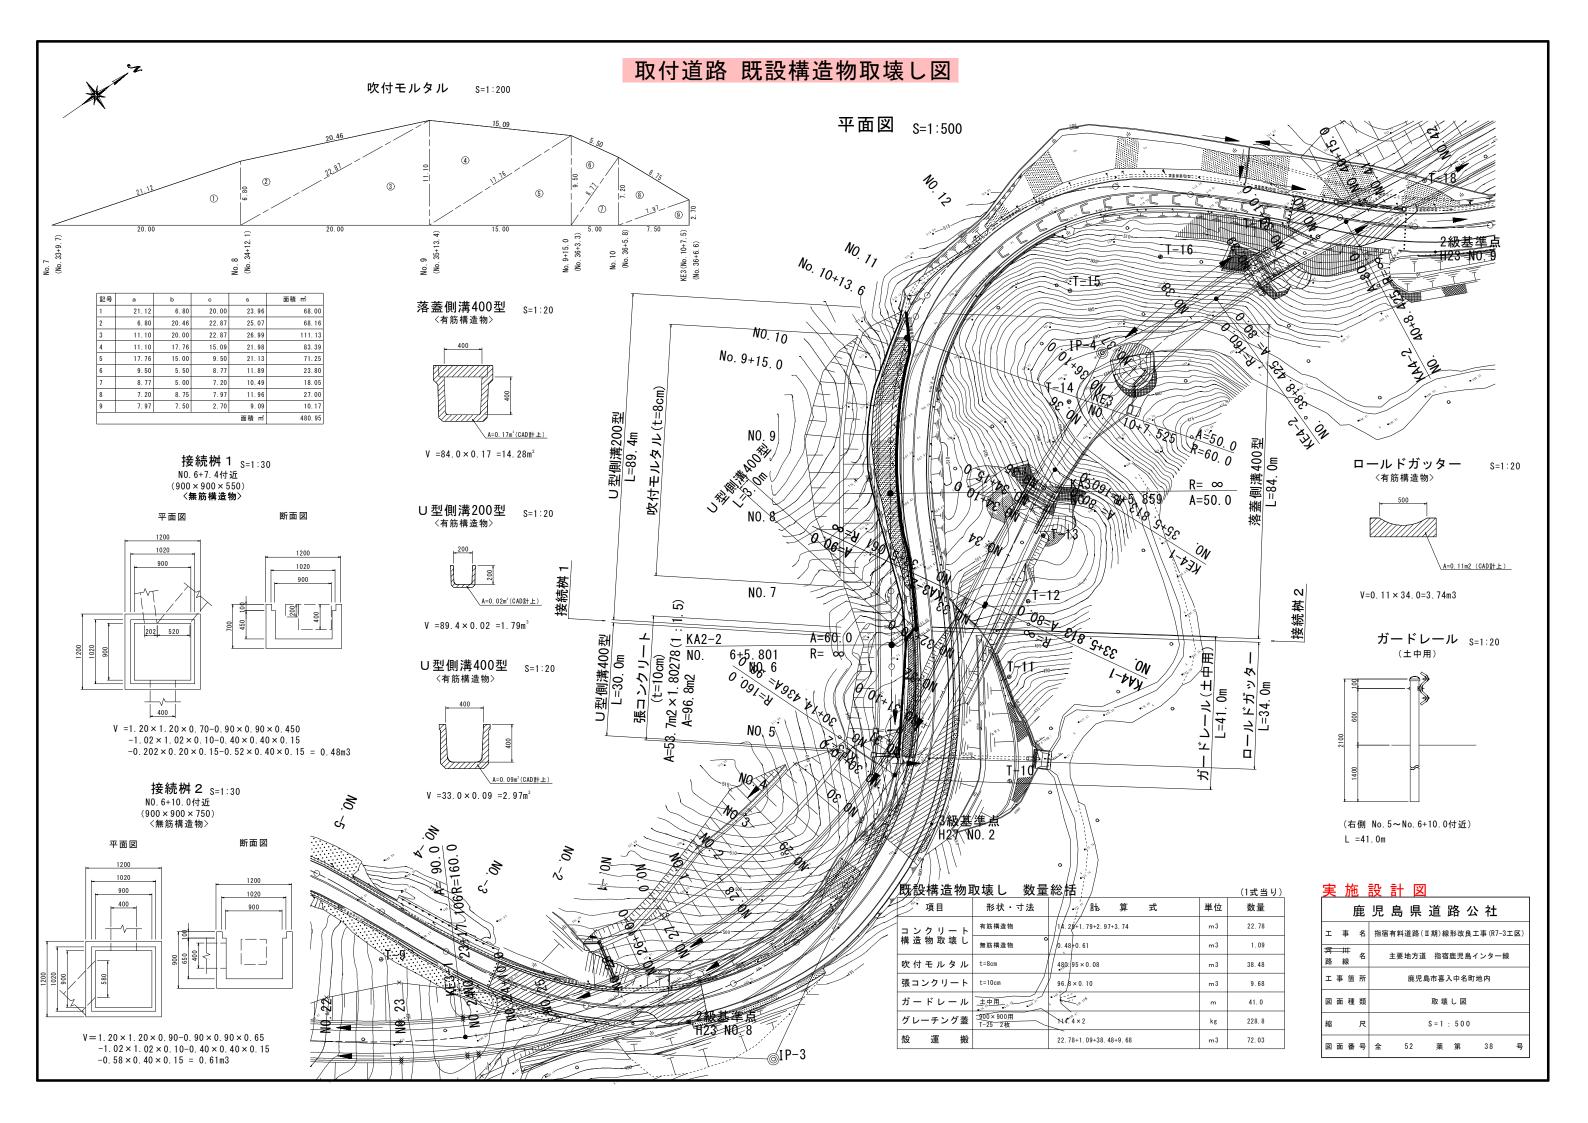

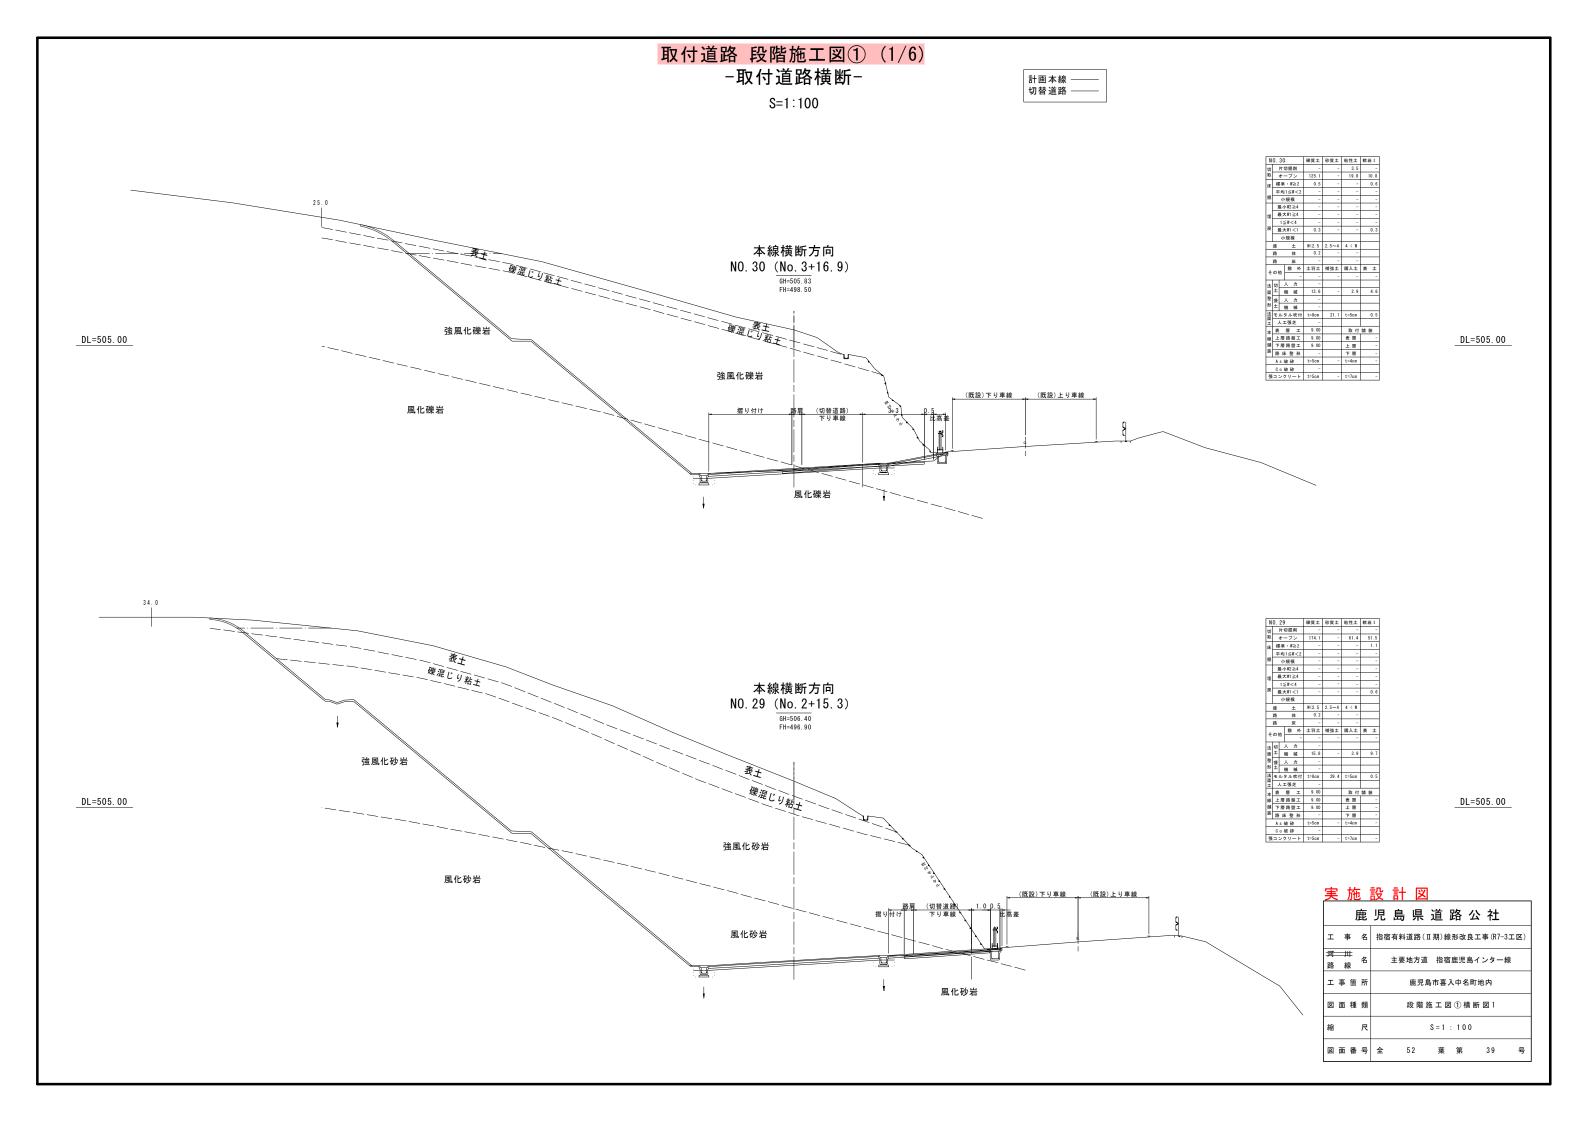


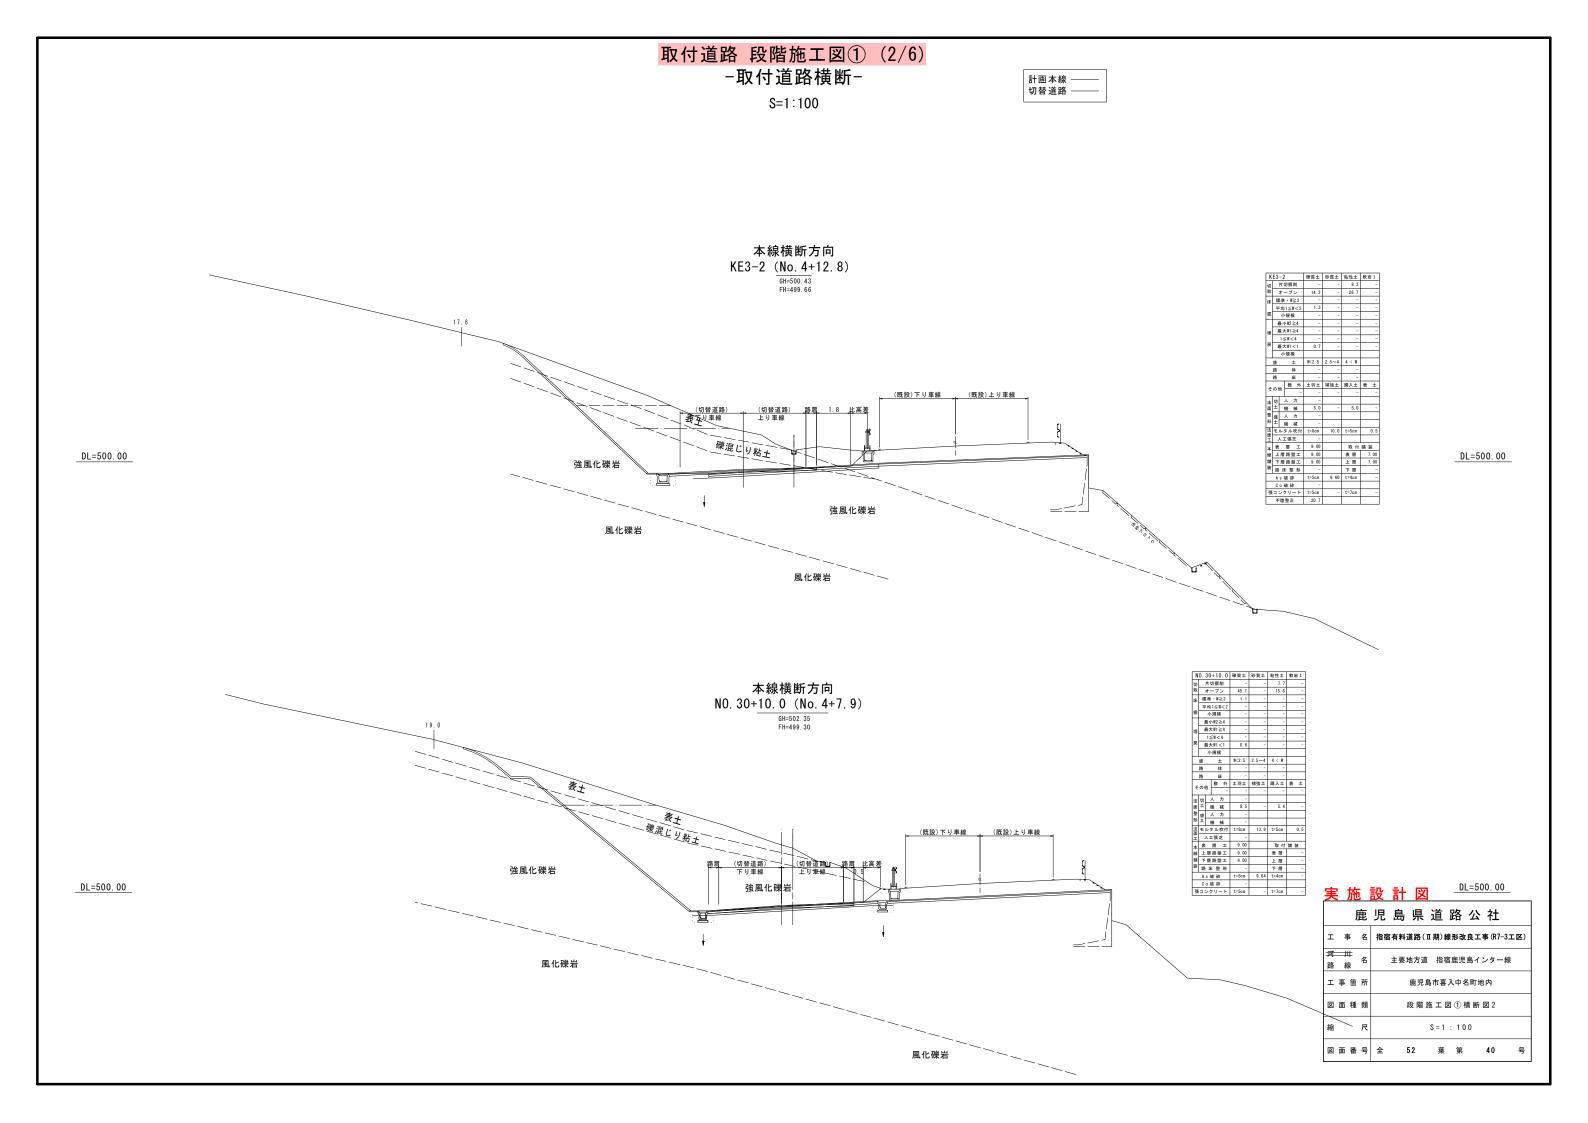

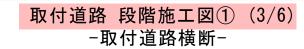


S=1:100



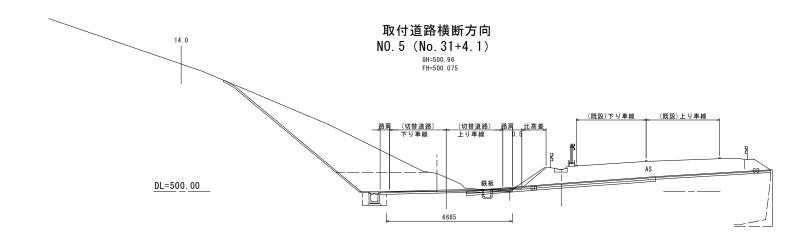

N	0.	5						
切		片	切掘	Al	12.8			
取	Т	ォ・	ーブ	ン	6. 6			
床	8	準	- W	≥2	-			
	101	平均1≦₩<2			0.8			
掘		4)	規模	Ģ.	-			
	-	最/	\W2	≥4	-			
坦	-	最力	₹W1;	≥4	-			
-		1:	≦W<	:4	-			
戻	-	最力	₩1·	<1	0.4			
	Г	/]	規格	Q.	-			
	盛	盛土			W<2.5	2.5~4	4 < W	
	路体				-	-	-	
	路床				0. 2	-	-	
_	その他		敷	外	土羽土	補強土	購入土	表 土
	0)	III	П	-	-	-	-	-
法	切		Į.	カ	-			
面	±	1	换	械	11.0			
整	盛	L	,	'n	-			
形	±	1	换	械	-			
法面	۳	ル	タル	吹付	t=8cm	11.0	t=5cm	1. 0
工		٨:	E張:	芝	-			
本			際		-		取付	舗装
線	±	層	路到	登工	-		表 層	7.00
舖	Ŧ	層	路至	至王	-		上層	7.00
装	22	B	1. 整	形	-		下層	-
	A	s ł	波码	-	t=5cm		t=4cm	-
	С	o ł	波哥	•	-			
35	=	٠,	ラリ・	− ⊦	t=5cm	-	t=7cm	-
	7	陸	整正		6. 7			

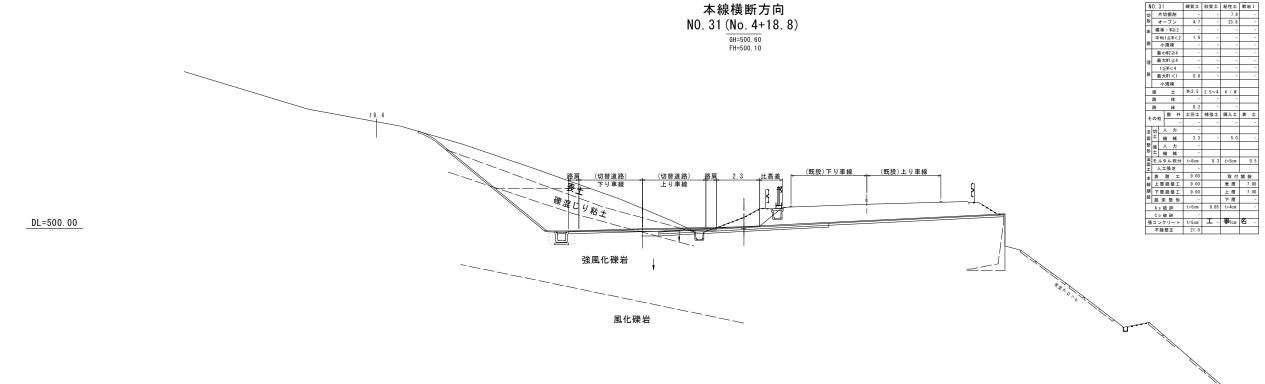


美 虺	<u>設計図 _{N=500 00} </u>
鹿	児島県道路公社
	指宿有料道路(Ⅱ期)線形改良工事(R7-3工区)
河 川 路 線 名	主要地方道 指宿鹿児島インター線
工事箇所	鹿児島市喜入中名町地内
図面種類	段階施工図①横断図3
縮 尺	S = 1 : 100
図面番号	全 52 葉 第 41 号

取付道路 段階施工図① (4/6)


-取付道路横断-

S=1:100



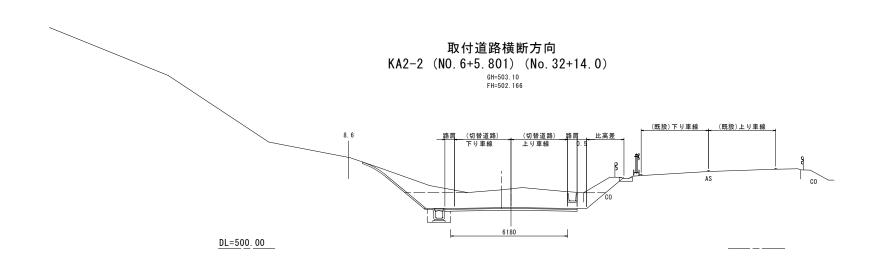

KA2	-2(NO. 6+5.	801)				
切	П	片切据角	N	2. 7			
取		オープン	,	9. 8			
床	標	ar · w≥	2	-			
	平	均1≦W	<2	0.8			
掘	小規模			-			
П	3	長小W2≥	4	-			
坶	i	大₩1≥	4	-			
1-1	П	1≦W<	4	-			
戻	最大W1<1			0. 4			
1	小規模		-				
П	盛土			W<2.5	2.5~4	4 < W	
	路	14		-	-	-	
	路	床		-	-	-	
7	その他 敷外		土羽土	補強土	購入土	表土	
Ľ	***		-	-	-	-	
	切	人;	ь	-			
	±	機夫		6. 7			
	盛	人;	b	-			
	±	機夫		-			
法面		レタルの		t=8cm	6.7	t=5cm	1.1
Î		大工張 芝	-	-			
本	表		I	-		取付	舗装
線	Ŀ	層路盤	I	-		表層	7. 0
舗	下	層路盤	I	-		上層	7. 0
装		床整	形	-		下層	
L	Α	s 破 砕		t=5cm	-	t=4cm	
L	C	0 破砕		-			
張	_	ンクリー 陸称正	٠.	t=5cm 6.2	-	t=7cm	

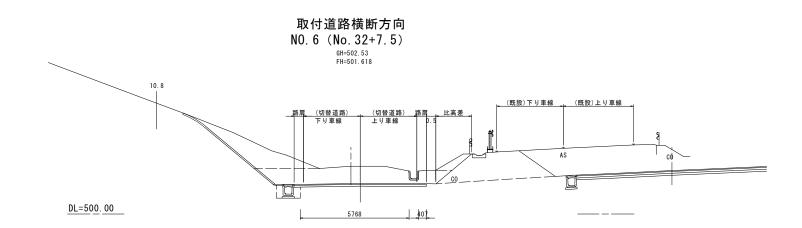

り取	ı).	6									
耶									Ī			
H	ł		片;	刀捆	Al	5.	4		П		П	
B			オ-	- ブ	ン	8.	8		П		П	
		標	準	· W	≥2		-		1			
Г	Γ	Ŧ	均	1≦	N < 2	0.	8		П		Г	
报	1		小	規模	Ģ.		-					
Г	I	ź	髮川	٧W2	≥4		-					
坦	E	ź	ŖЭ	₹W1	≥4		-					
	I	1≦W<4				-		_		ഥ		
灰	١	最大#1<1		0.	4							
L		小規模				-						
L	ş	盛生				₩<2.5	5	2.5~	4	4 < W		
L	944	路体				-		-	-			
L	ou.	路床					-		-	-	┖	
١,	70	ກ f	ь	敷	外	土羽土	Ł	補強土	:	購入土	表	±
Ľ	_	_	_		-		-		-	-		-
12		ψŋ		Į.	カ		-					
蓮	٩L	±	ŧ	Ą	械	8.	6					
整形	н	盛		λ_	カ		-		4		┖	
	Ţ.	±			械		-					
法面		_	_	_	吹付	t=8cr	1	8.	6	t=5cm	_	1. 0
Ī		,	_	張	芝		-					
1	+	-表		層	I		-			取付		
86		_	-		整工		-		4	表 層	-	7. 00
22		_			登工		-			上層	_	7. 00
3	1	路	B	整	形		-			下層	_	-
L				衰量	_	t=5cr	1		-	t=4cm	\vdash	-
L		_	_	表音	_		-		_		╙	
3	Ę:				- ⊦	t=5cr			-	t=7cm		-
L		不	陸	整正	E	5.	8					


鹿	児 島 県 道 路 公 社
工事名	指宿有料道路(Ⅱ期)線形改良工事(R7-3工区)
河 川 路 線 名	主要地方道 指宿鹿児島インター線
工事箇所	鹿児島市喜入中名町地内
図面種類	段階施工図①横断図4
縮尺	S = 1 : 100
図面番号	全 52 葉 第 42 号

取付道路 段階施工図① (5/6)


-取付道路横断-

S=1:100

計画本線 ——切替道路 ——

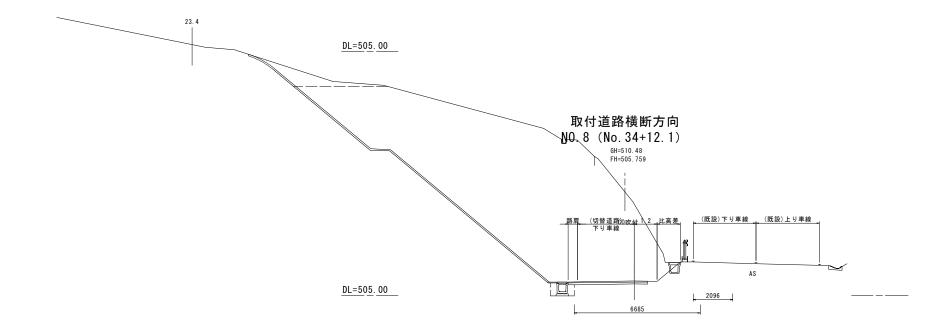

N	0.	8						
切		片竹	刀 割	EAI	2.7			
取	-	-	- 5	プン	96.4			
床	標	準	٠	N≥2	-			
	平	均	1≦	W<2	0.8			
掘		//	規	模	-			
	ź	長月	·W2	2≧4	-			
坶	á	受力	W	≥4	-			
Π		1≤W<4			-			
戻	i	Ę,	W	1<1	0.4			
		//	規	模				
	盛			±	W<2.5	2.5~4	4 < W	
	路体				-	-	-	
	路			床	-	-	-	
_	o t	_	髮	2 外	土羽土	補強土	購入土	表土
τ	100	שות		-	-	-	-	-
法	切		Į,	h	-			
面	±	1	Ą	械	20. 6			
整	盛	٠,	Į,	h	-			
形	±	1	発	械	-			
法面	ŧ.	IV.	Į,	レ吹付	t=8cm	20. 6	t=5cm	1. 0
工	_	C	三 引	芝	-			
本	表		層	I	-		取付	舗装
線	Ł	層	路	盤工	-		表 層	7.00
舖	下	層	路	盤工	-		上層	7.00
装	路	B		整形	-		下層	-
	Α	s ł	疲	幹	t=5cm	2. 1	t=4cm	-
	С	o ł	Ŕ i	辞	-			
張	= :	> !	ני ל	- F	t=5cm	-	t=7cm	-
	不	陸	整	E	6.7			

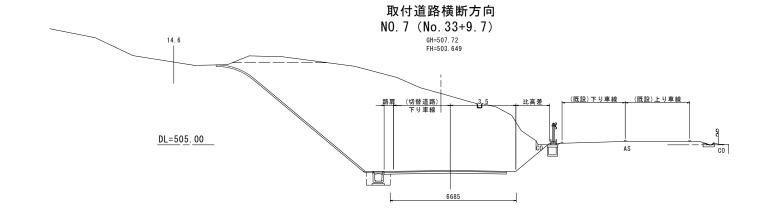


N	0.	8											
切		片:	切扱	Αij	1	. 1							
取		<i>†</i> ·	_ <u>_</u> _	ン	57	. 2						Г	
床	標準・W≥2			-			П			Г			
	平均1≦W<2 掘 小規模		平均1≦W<2			. 8	Г		П			Г	
掘				-									
П	3	長小	∖W2	≥4		-			П			Г	
埋	3	長ナ	₹W1	≥4		-							
Г	П	1≤	≦W<	:4		-							
戻	3	最大W1<1			0	. 4			Г			Г	
		小	規模	Ķ		-							
Г	盛			±	₩<2.	5	2. !	5~4	4	<	W	Г	
П	路			*		-		-	П		-	Г	
	路			ŧ		-		-	П		-		
,	の他		敷	外	土羽.	±	補	強土	購	λ	±	表	- 1
7				-		-		-			-		
法	切		,	カ		-							
面	±	1	艘	械	- 11	. 9							
整	盛		,	カ		-							
形	±	1	艘	械		-							
法面	ŧ.	ル	タル	吹付	t=8c	m		11.9	t=	50	:n		1.
ĔΙ	_	L.	張工	Ž		-							
本	表		曆	I		-			1	取	付	舖	装
線		層	路	ğΙ		-			表	R	8		7. 0
舗	下	層	路	単工		-			上	R	ř		7.0
装	路	B	1 图	形		-			下	Я	8	L	
	A	s ł	破石	-	t=5c	m		-	t=	40	ın .		
	C	0 }	破石	}		-							
張コンクリート					t=5c	m		-	t=	70	n		
	不陸整正					. 7							

鹿	児島県道路公社
工 事 名	指宿有料道路(Ⅱ期)線形改良工事(R7-3工区)
河 井 名路線	主要地方道 指宿鹿児島インター線
工事箇所	鹿児島市喜入中名町地内
図面種類	段階施工図①横断図5
縮尺	S = 1 : 100
図面番号	全 52 葉 第 43 号

取付道路 段階施工図① (6/6) -取付道路横断-

S=1:100

計画本線 一切替道路

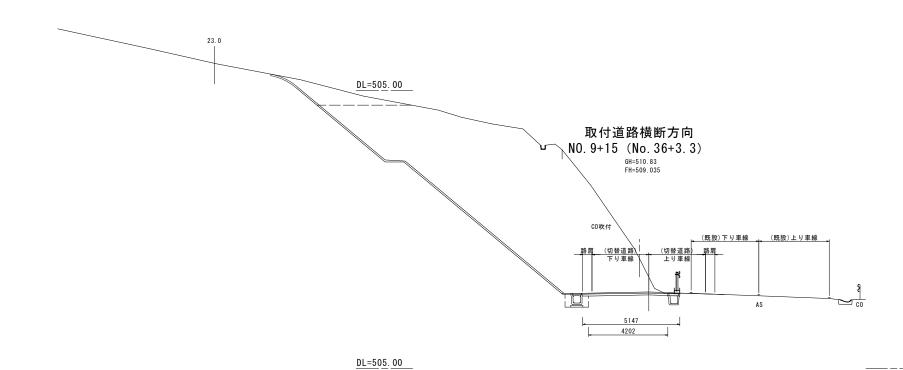



NO). 9	+15	. 0				
切	H	切掘	Al	3.7			
取	7	ーブ	ン	76.3			
床	標	# - W	≥2	-			
	平:	\$1≦।	W<2	0.8			
93	小規模			-			
岩		小W2;	≥4	-			
œ[最	大₩1	≥4				
1	1≦W<4			-			
₹[最大W1<1			0.4			
		小規制	Į				
3	盛	-	±	₩<2.5	2.5~4	4 < W	
路体			*		-	-	
ş	ñ	E	ŧ	0.3	-	-	
2.	の他	敷	外	土羽土	補強土	購入土	表土
)) 18		-	-	-	-	-
	切	,	カ	-			
面	±Γ	機	械	18.4			
	盤	人	カ	-			
形.	±	機	械	-			
法面	モル	タル	吹付	t=8cm	18.4	t=5cm	0.5
피		工張		-			
*	表	層	I	1		取付	舗装
18	±Ι	2000年	žΙ	-		表 層	5. 15
縛	下月	野路 st	ŝΙ	1		上層	5. 15
装	路	床整	形	-		下層	-
	Αs	破弱		t=5cm		t=4cm	-
	Со	破码		-			
張	ء ک	クリ・		t=5cm	-	t=7cm	-
	不	幸整正		4. 2			


26.4	取付道路横断方向 NO. 9 (No. 35+13. 4)
	SR (切替道路) 1.2 (既設)下り車線 (既設)上り車線 下り車線 は高度 2381 45 6685

_	0.9						
切		切捆		4. 6			
取	オ	- 7	ブン	110.1			
床	標2	K - Y	V≥2	-			
	平均	1≤	W<2	0.8			
掘	- /	∖規	模	-			
	最	小W2	≥4	-			
埋	最	大W1	≥4	-			
	- 1	≤W∙	< 4	-			
戻	最	大₩1	<1	0.4			
	-	\規	模				
	ž		±	W<2.5	2.5~4	4 < W	
	路		体	-	-	-	
路床				-	-	-	
その他敷外			外	土羽土	補強土	購入土	表土
τ	שורט	Г	-	-	-	-	
法	ŧη	Y	ħ	-			
面	±Γ	极	械	24. 1			
	盛	人	カ	-			
形	±Γ	機	核	-			
法	モル	タル	吹付	t=8cm	24. 1	t=5cm	1.0
面工	У	工張	芝	-			
本	表	層	I	-		取付	舗装
線	上月	路	盤工	-		表 層	7.0
舖	下月	路	盤工	-		上層	7.0
装	路	床 亚	生形	-		下層	
	Αs	破石	牵	t=5cm	2. 4	t=4cm	
	Со	破石	4	-			
張	コン	クリ	− ⊦	t=5cm	-	t=7cm	
	不同	整:	E	6.7			

	鹿	児島	,県	道:	路力	公 社	
エ 事	名	指宿有	料道路(Ⅱ期)線	形改良	工事(R7-3	工区)
河 # 路 縛	名	主	要地方道	指宿	鹿児島	インター約	Ŗ
工事	箇所		鹿児島	島市喜入	中名田	丁地内	
図面	種 類		段階	施工図	①横	断図6	
縮	尺			S = 1 :	100		
図面	番号	全	52	葉	第	44	号

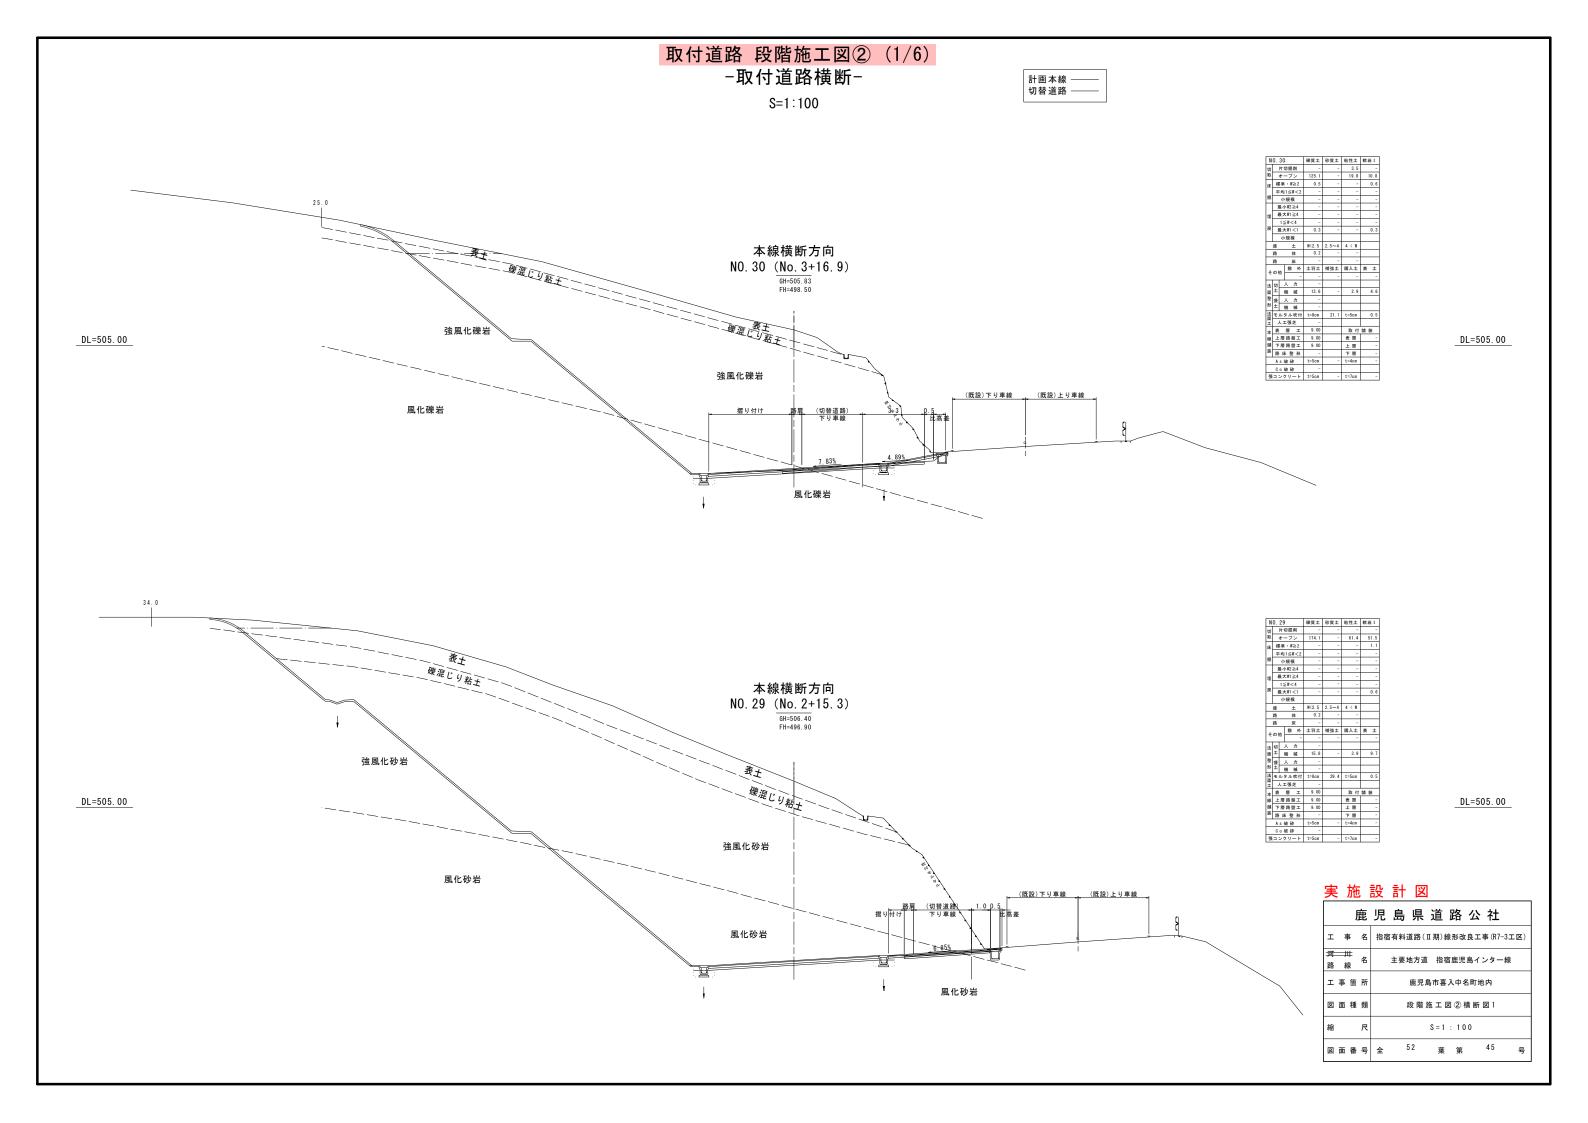

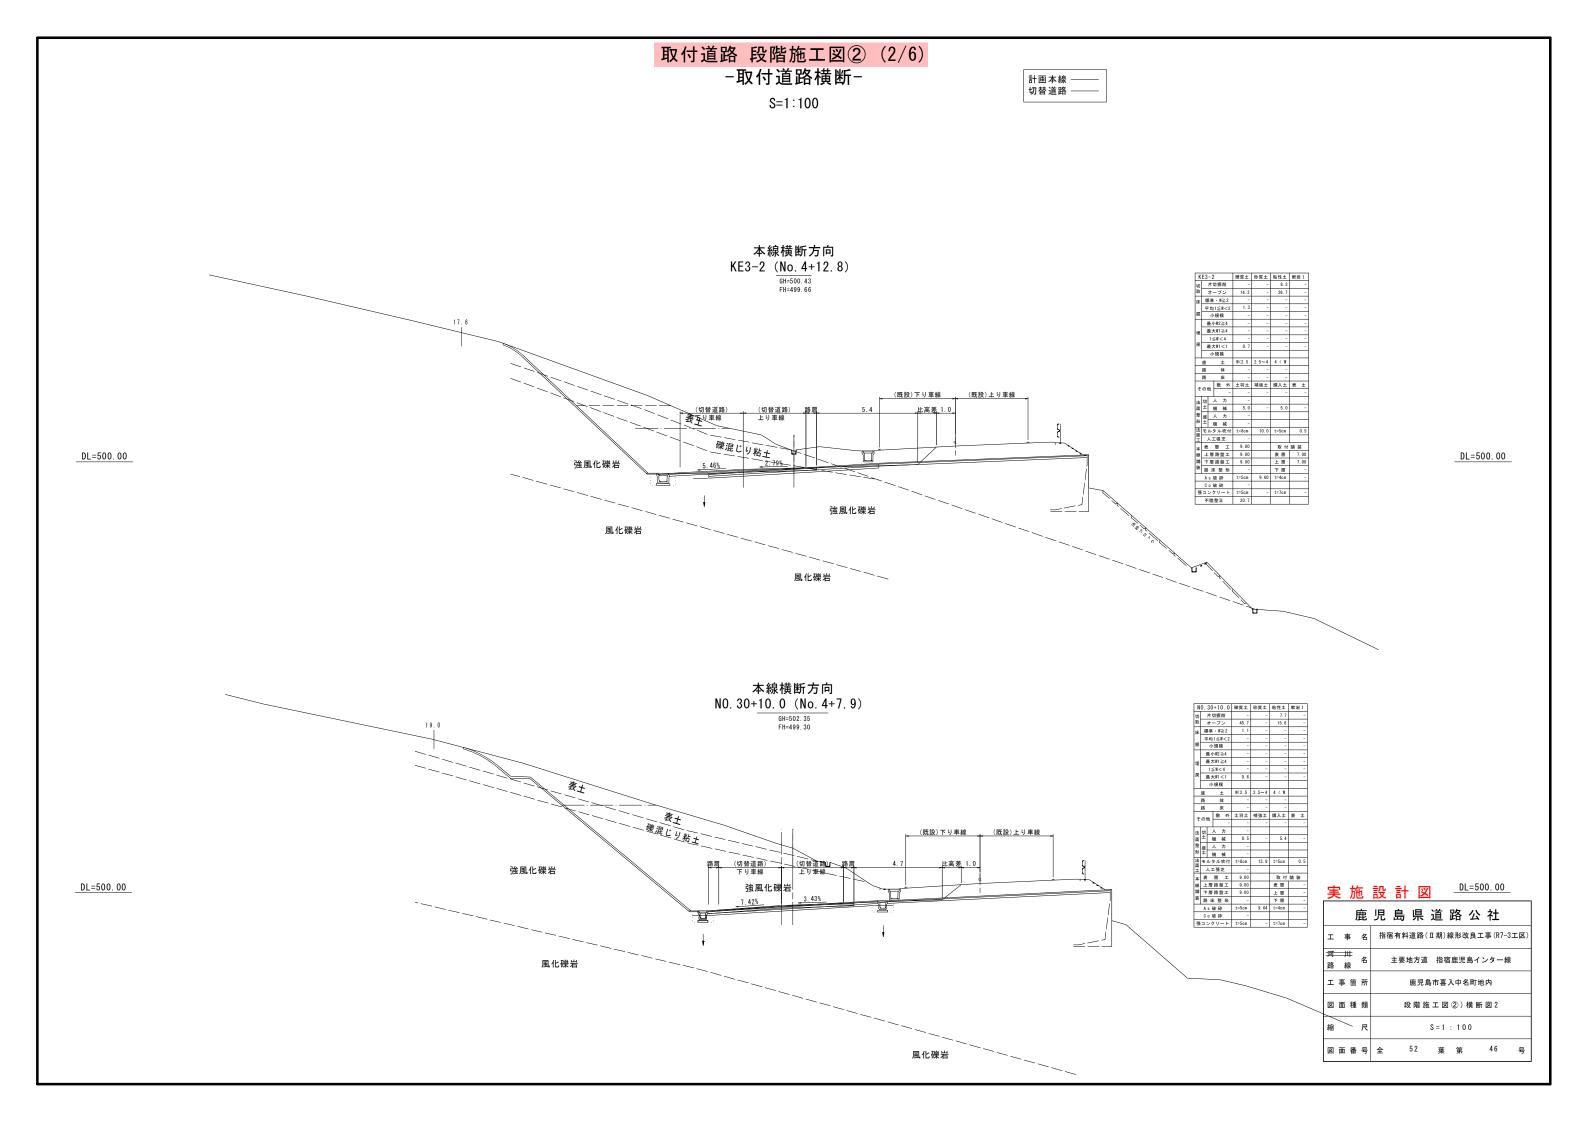


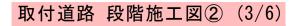


-取付道路横断-


S=1:100

計画本線 ——
切替道路 ——

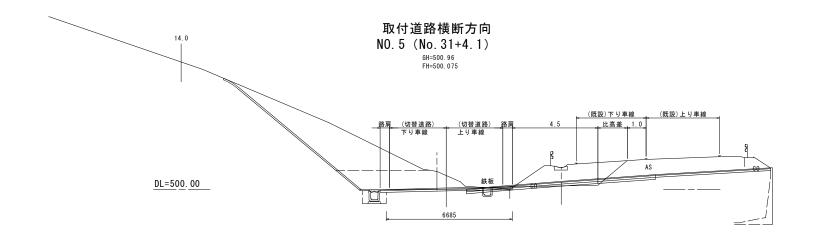

本線横断方向

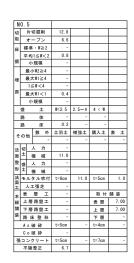

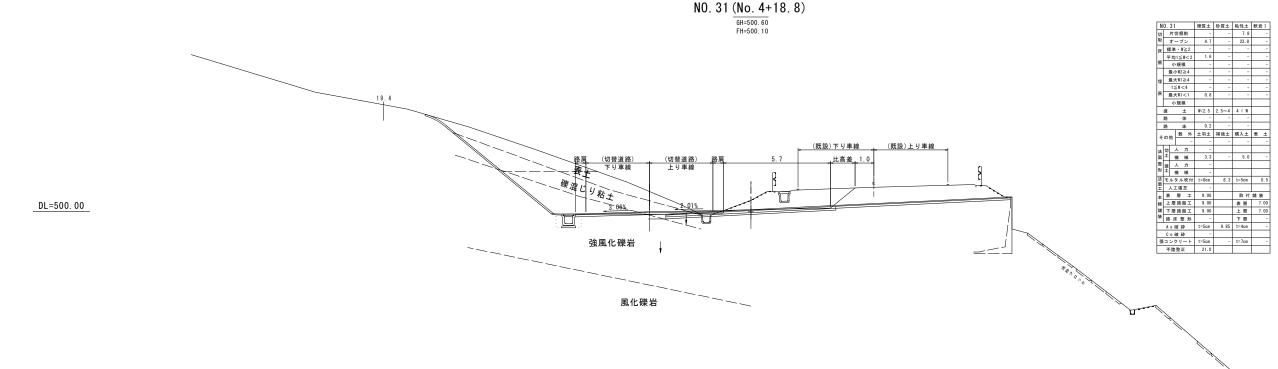


天 旭	<u> </u>
鹿	児島県道路公社
工事名	指宿有料道路(Ⅱ期)線形改良工事(R7-3工区)
河 井 名路線	主要地方道 指宿鹿児島インター線
工事箇所	鹿児島市喜入中名町地内
図面種類	段階施工図②)横断図3
縮 尺	S = 1 : 100
図面番号	全 52 葉 第 47 号

取付道路 段階施工図② (4/6)


-取付道路横断-

S=1:100

計画本線 ———切替道路 ———

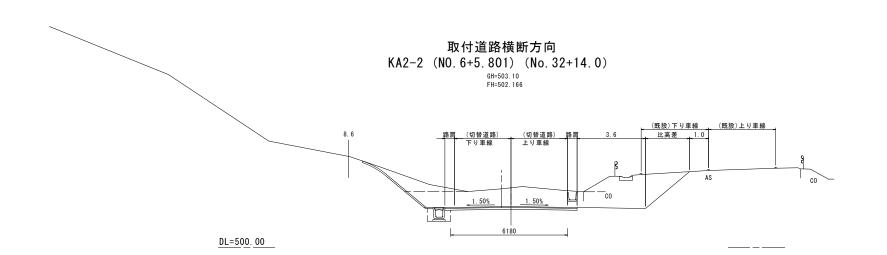

(A2	-2(NO.	6+5	. 801)				
切	Г	片	刀捆	削	2. 7			
取		オ・	ープ	ン	9. 8			
床	村	準	- W	≥2	-			
	7	均	1≦	W<2	0.8			
掘		小	規制	Ģ.	-			
Ī	最小₩2≧4				-			
埋	最大₩1≧4				-			
Ī	1≤W<4				-			
戻	i	最大	ŧ₩1	<1	0. 4			
		小	規制	Ų.	-			
	盛		-	±	W<2.5	2.5~4	4 < W	
	路		- 1	*	-	-	-	
	路		E	床	-	-	-	
,	o i		敷	外	土羽土	補強土	購入土	表土
τ	0)	ES.		-	-	-	-	-
法	切		Į.	カ	-			
南	±	-	痠	械	6. 7			
整	盛	L.	Į,	カ	-			
形	±	-	瘦	械	-			
法画工	Ŧ	ル	タル	吹付	t=8cm	6.7	t=5cm	1. 0
Ĭ	_	٨.	E張	芝	-			
本	邿	:	層	I	-		取付	
線	Ł	層	路台	経工	-		表 層	7. 00
舗	Ŧ	層	路至	žΙ	-		上層	7. 00
装	222	B	- 整	悉	-		下層	-
	A	s ł	波引	4	t=5cm	-	t=4cm	-
	Co破碎				-			
張	張コンクリート				t=5cm	-	t=7cm	-
	7	陸	整正	E	6. 2			

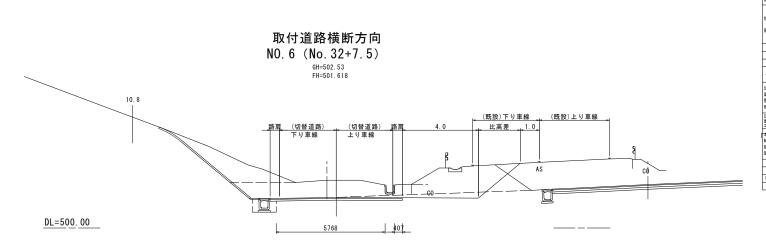

N	0.	6						
ij	П	片	刃掘	ΑJ	5.4			
Q		オ・	− ⊅	ン	8.8			
未	41	138	· W	1≥2	-			
	Ŧ	均	1≦	W<2	0.8			
題		小	規模	奠	-			
Т	3	艮小	∖W2	≥4	-			
=					-			
_	1≤W<4				-			
戻	3	長ナ	₹W1	<1	0.4			
		小	規模	英	-			
	盛		_	±	₩<2.5	2.5~4	4 < W	
	路			体	-	-	-	
Ī	路床				-	-	-	
,	動外		外	土羽土	補強土	購入土	表土	
τ	ωı	の他		-	-	-	-	-
±	ŧη		人力		-			
面	±	,	機	械	8.6			
整	悠	٠,	_	'n	-			
B	±	,	機	械	-			
¥	ŧ.	ル	タル	吹付	t=8cm	8. 6	t=5cm	1. 0
加工		Ų.	E張	芝	-			
*			曆	I	-		取付	舗装
į.		層	路	盤工			表層	7. 00
ä				盤工	-		上層	7. 00
装	路	Б	1	医形	-		下層	-
	As破碎			4	t=5cm	-	t=4cm	-
	Co破砕				-			
38	長コンクリート				t=5cm	-	t=7cm	-
	不	100	婺Ⅱ	F	5.8			


F.	龍	児	島	県	道	路	公	社	
工事	名	指宿	有料	道路(Ⅱ期)約	泉形改	良工	事 (R7-3	工区)
河 井路線	名		主要均	地方道	指行	官鹿児	島イ	ンター絹	ł
工事箇	所			鹿児!	島市喜	入中	名町地	内	
図面種	類		Ę	设階が	EIZ	2)	横断	図 4	
縮	尺				S = 1	: 10	0 0		
図面番	号	全	į	5 2	葉	第		48	号

取付道路 段階施工図② (5/6)


-取付道路横断-

S=1:100



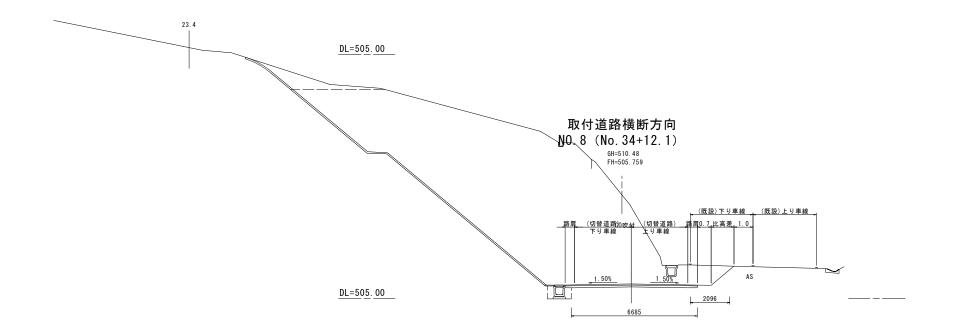

MI	0.	R				_			
tn l	_	_	刀捆	me.	2.	₂ T			
取	_	_	7300 - ブ		96	-			_
床	_	-	· W		- 00.	+			
*		÷	_	W<2	0.	8			
掘	_	÷	規柱	_		-1			
1	i	를 기	·W2	≥4		-1			
埤	i	į,	:W1	≥4		-1			
_		1≦	W <	:4		-1			
戻	i	ţ,t	W1	<1	0.	4			
		小	規模	Ķ.		1			
- 1	垄		- :	±	₩<2.5	1	2.5~4	4 < W	
	路		1	*		-	-	-	·
路床						-1	-	-	·
その他		٠l	敷	外	土羽土	1	補強土	購入土	表 土
				-		-	-	-	-
	切人力					1			
m	±	ŧ		械	20.	6			
	盛	,	Ļ.	カ		1			_
	±	_	Ŗ.	械		-			
法面	_	_	_	吹付	t=8cm	4	20.6	t=5cm	1.0
Ξ			張			1			
本	表	_	/40	I		-			舗装
線	_			隆工		1		表 層	7.00
舗装	÷			ĔΙ		4		上層	7.00
æ			_	形		-		下層	-
	_		皮石	_	t=5cm	4	2. 1	t=4cm	1 -
_	_	_	皮石			4			_
張		_	_	<u>- </u>	t=5cm	-	-	t=7cm	-
	不	陸	整卫	Ε.	6.	7		1	1

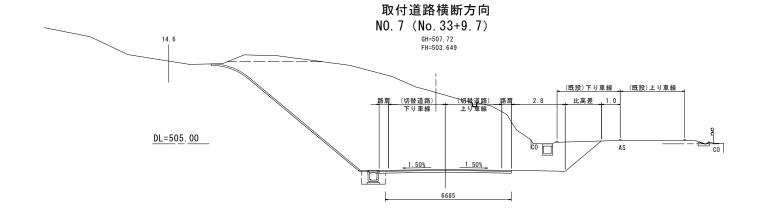


# 下層路盤エ - 上層									
数 オープン 57.2	N	0.8	3						
展 標準 * *** *** *** *** *** *** *** *** **	មា	,	† ţ	刀掘削		1.1			
単地に新工2	取	,	† -	- ブン		57. 2			
照 小規模	床	標	*	• W≥2		-			
		平	均	1≦W<	2	0.8			
理 無大計会4	掘		小	規模		-			
# 1.5 # C4 0.4 1.5 # C4 0.4 1.5 # C4 0.4 1.5 # C4 0.4 1.5 # C4 0.5 #		III	刨	\W2≧4		-			
展 無大割(1) 0.4 小規模	埋	100	ţ	:W1≧4		-			
## # # # # # # # # # # # # # # # # # #			1≦	W<4		-			
療 土 W(2.5 2.5 ~4 4 < W 路 休 -	戻	Me.	ţţ	W1 < 1		0.4			
勝 体			小	規模		-			
路 底 一 一		盛		±		₩<2.5	2.5~4	4 < W	
をの他 数 外 上羽主 補強主 購入主 表 法 切 人 力 。 。 。 。		路		体		-	-	-	
その他		路		床		-	-	-	
法 10 人 カー コート 1 日本 11	_	ω #		敷生	۴	土羽土	補強土	購入土	表土
無 性 続 相 11.9		07 16	5		-	-	-	-	
製 機 株	法		,	しカ		-			
形 上 機 域 1.5cm 11.9 t=5cm 12.2 元 張立 - 取 付 域 上形路型 - 取 付 域 計 所形盤工 - 上 服 が		±	ŧ	畏 核		11.9			
一個 様 11.9 tr5cm 11.9 tr			,	しカ		-			
図		±	ŧ	畏 核		-			
正 人工構定 - 取付額 - 取付額 - 取付額 - 取付額 - 取付額 - 表層 - 表層 - 上層 - 上層 - 下層 As 破砂 t-5cs - t-4cs - ての破砕 - t-7cs - t-7cs					Ħ	t=8cm	11.9	t=5cm	1.
### 上層路盤工 - 表層 : 講下層路盤工 - 上層 : 語 床 整 形 - 下層 : A s 破 砕 t=5cm - t=4cm : C o 破 砕 - 張コンクリート t=5cm - t=7cm		,	Ę	張芝		-			
編 下層路盤エ - 上層 :	本					-		取付	
終 路床整形 - 下層 As破砕 t=5cm - t=4cm Co破砕 - - t=7cm		Ł	層	路盤日	_	-		表 層	7.0
所味 整 #		下	層	路盤日	_	-			7.0
Co破砕 - 張コンクリート t=5cm - t=7cm	农	路	Ħ	整用	ś	-		下層	
張コンクリート t=5cm - t=7cm		A s	i i	皮砕		t=5cm	-	t=4cm	_
						-			
	張		_		`		-	t=7cm	
不陸整正 6.7		不	陸	整正		6. 7			

		J	誰	児	島	県	道	路	公	社	
н	Ħ	Ē.	名	指宿	有料	道路(Ⅱ期)	線形改	女良工	事 (R7-	3工区)
河路	J #		名		主要	地方道	1 指行	官鹿児	島イ	ンター	線
н	事	箇	所			鹿児!	島市喜	入中	名町地	!内	
図	面	種	類		ŧ	没階加	ĒΙΖ	2)	横断	図 5	
縮			尺				S = 1	: 10	0 0		
図	面	番	号	全		52	葉	第		49	号

取付道路 段階施工図② (6/6) -取付道路横断-

S=1:100

計画本線 ———切替道路 ———

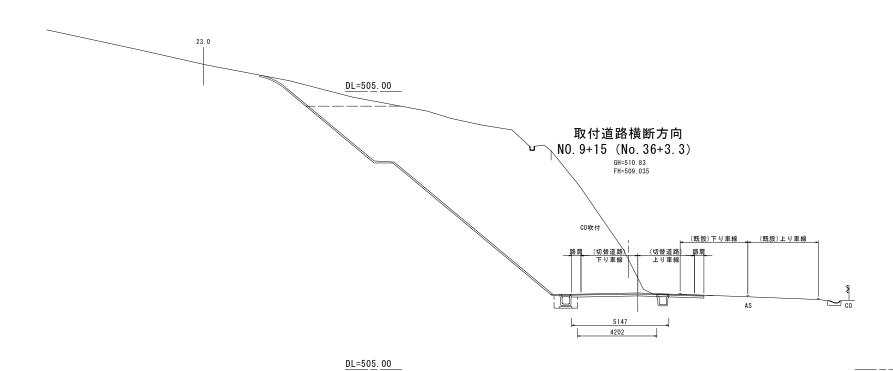

N	0. !	9+	15	. 0				
ধ্য	-	+ 5	9 挺	All	3.7			
取	7	† -	- ブ	ン	76.3			
庆	標	準	- W	≥2	-			
	平	均	1≦	W<2	0.8			
掘		小	規札	Ų.	-			
П	ž	孙	W2	≥4	-			
埋	ž	ŧχ	W1	≥4				
		1≦	W <	:4	-			
戻	ž	ł,	W1	<1	0.4			
		小	規札	Ŗ.	-			
-	盛		-	±	₩<2.5	2.5~4	4 < W	
路体					-	-	-	
路床					0.3	-	-	
その他一般			敷	外	土羽土	補強土	購入土	表土
_	その他			-	-	-	-	-
	切	,	(カ	-			
Det	±	ŧ	Ŗ	械	18.4			
	盛	,	(カ	-			
_	±		Ř	械	-			
法面			_	吹付	t=8cm	18.4	t=5cm	0.5
Ξ			張		-			
*			W		-			舗装
線		_		ĔΙ	-		表層	5. 15
舗装	_			ĔΙ	-		上層	5. 15
200	路床整形			形	-		下層	-
	As破砕				t=5cm	-	t=4cm	-
		_	支型		-			
張				− ト	t=5cm	-	t=7cm	-
	不	陸	隆正		4. 2			l

26.4
取付道路横断方向 NO. 9(No. 35+13. 4) ^{GH=510.52} FH=507.842
RR (切替道路)

N	0.	9						
切		片ち	Лį	医削	4. 6			
取	- :	オ-	-:	ブン	110.1			
床	標	準	٠	W≧2	-			
	平	均	1≦	€W<2	0.8			
掘		小	規	模	-			
	ź	長小	AF.	2≧4	-			
坦	ź	長大	ÇW.	1≧4	-			
П	Г	1≦	€ W	< 4	-			
戻	i	長大	W,	1<1	0.4			
		小	規	模				
	盛			±	W<2.5	2.5~4	4 < W	
	路			体	-	-	-	
	路			床	-	-	-	
_			ş	9 外	土羽土	補強土	購入土	表:
ŧ	oπ†	8	Г	-	-	-	-	
法	ŧη		Į,	'n	-			
面		ŧ	Ą	械	24. 1			
整	悠	7	Į,	Э	-			
形	ΞĮ	ŧ	発	械	-			
法	Ŧ.	ルタ	7	レ吹付	t=8cm	24. 1	t=5cm	1.
面工	,	LΙ	3	泛	-			
<u></u>	表	_	層	I	-		取付	舗装
報	Ŀ	層	路	盤工	-		表層	7. 0
舖		層	路	盤工	-		上層	7.0
装	28	床		整形	-		下層	
	A	s fi	疲	砕	t=5cm	2. 4	t=4cm	
	С	o fi	Ŕ	辞	-			
38				I — F	t=5cm	-	t=7cm	
_	7	隐	200	m.	6.7			

	J	疌	児	島	県	道	路	公	社	
I	事	名	指宿	百有料	道路([Ⅱ期]	線形	收良工	事 (R7-	3工区)
1.,	排線	名		主要均	也方道	1 指行	官鹿児	島イ	ンター	線
工事	箇	所			鹿児	島市喜	入中:	名町地	内	
図面	i 種	類	段階施工図②横断図6							
縮		尺				S = 1	: 10	0 0		
図面	i 番	号	全		52	葉	第		50	号


取付道路 施エステップ図 施エフロー ①下り車線の切替 施エイメージ No. 4+10. 8付近~No. 10+13. 6付近 __ <u>(想定線)</u> 山側にもう一車線(下り車線)を施工する。 NO. 8 起点~No. 4+10. 8付近左側 計画切土工+計画排水工 DL=510.00 切替道路(下り車線)の施工 (既設)下り車線 (既設)上り車線 起点~終点 切替道路(下り車線)の舗装…一車線(下り車線)完成 ②切下げ No. 2+5. 0付近~No. 9+15. 0付近(計画高と現道高の摺りつく位置) 既設道路の下り車線の切下げ(切替道路上り車線) ③摺り付け _(想定線) No. 2+5. 0付近(計画高と現道高の摺りつく位置)~起点 NO. 8 GH=510.41 FH=506.057 切替道路を現道へ摺り付け No. 9+15. 0付近(計画高と現道高の摺りつく位置)~終点 <u>DL=510</u>. 00 切替道路を現道へ摺り付け (既設)上り車線 起点~終点 切替道路2車線完成 □ **↑** (切替道路)下り車線 ④既設L型撤去+補強土壁工 既設L型擁壁撤去 補強土壁施工 (想定線) 計画高への切下げ…完了 NO. 8 実施設計図 DL=510.00 鹿児島県道路公社 主要地方道 指宿鹿児島インター線 工事箇所 鹿児島市喜入中名町地内 施エステップ図 図面種類


S=1:100 52 葉 第 51

(切替道路)下り車線 (切替道路)上り車線

仮設防護柵工(切土)参考図



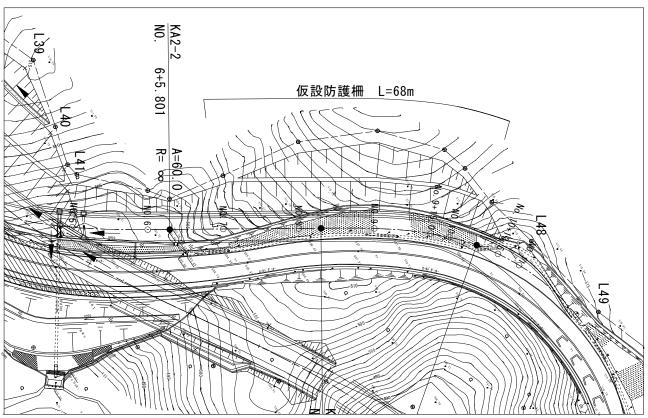

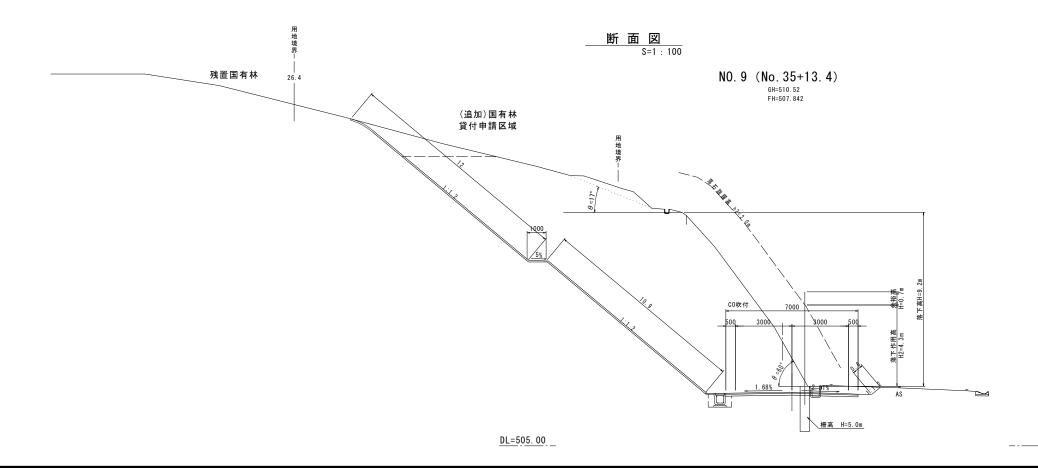

実 施 設 計 図

<u>大 ル</u>	以 미 집
鹿	児 島 県 道 路 公 社
工事名	指宿有料道路(Ⅱ期)線形改良工事(R7-3工区)
河 川 路 線 名	主要地方道 指宿鹿児島インター線
工事箇所	鹿児島市喜入中名町地内
図面種類	(参考) 仮 設 防 護 柵
縮 尺	S = 図 示
図面番号	全 52 葉 第 52 号